

а.г.п.

Общество с ограниченной ответственностью  
“Алтайгражданпроект”  
656015, г.Барнаул, ул.Деповская, 7  
тел. (3852) 36-83-43  
E-mail: mail@oooagp22.ru

**Многоквартирный дом с помещениями общественного назначения и подземной автостоянкой  
по адресу г. Новосибирск, ул. Дачная, 42а**

**Проектная документация**

**Раздел 3 «Архитектурные решения»**

**11674 — АР**

**Том 3**

Заместитель генерального директора  
по производству

Главный инженер проекта



/Т.И.Павленко/

/Д.И.Ударцев/

2017

## Содержание

Обозначение	Наименование	Примечание (стр.)
11674-АР-С	Содержание	2
11674- СП	Состав проекта	3
11674-АР. ТЧ	Текстовая часть л.1-4	4
	Графическая часть:	
11674-АР	АР л.1-40	8

Иzm.	Кол.	Лист	№ док.	Подп.	Дата
ГИП		Ударцев		07.07	

11674

Содержание тома 3

Стадия	Лист	Листов
П	1	1
ООО «Алтайгражданпроект» г. Барнаул		

### Раздел 3. «АРХИТЕКТУРНЫЕ РЕШЕНИЯ»

Проект многоквартирного дома с помещениями общественного назначения и подземной автостоянкой по адресу: г.Новосибирск, ул.Дачная, 42а разработан на основании задания на проектирование.

Проектная документация выполнена с учетом требований государственных норм, правил и стандартов:

- СП 42.13330.2011 " СНиП 2.07.01-89\* "Градостроительство. Планировка и застройка городских и сельских поселений".
- СП 59.13330.2016 "СНиП 35-01-2001 "Доступность зданий и сооружений для маломобильных групп населения",
- №123-ФЗ "Федеральный закон. Технический регламент о требованиях пожарной безопасности" (2008г.),
- СП 54.13330.2011 "Здания жилые многоквартирные" СНиП 31-01-2003 "Здания жилые многоквартирные",
- СП 113.13330.2012 «СНиП 21-02-99\* «Стоянки автомобилей»,
- СП 1.13130.2009 "Система противопожарной защиты. Эвакуационные пути и выходы",
- СП 2. 13130.2012 « Системы противопожарной защиты. Обеспечение огнестойкости объектов защиты,
- СП 4.13130.2013 "Ограничение распространения пожара на объектах защиты. Требования к объемно-планировочным и конструктивным решениям".

а) описание и обоснование внешнего и внутреннего вида объекта капитального строительства, его пространственной, планировочной и функциональной организации

Проектом предусматривается строительство 2-хсекционного 26-ти этажного жилого дома с объектами общественного назначения и подземной двухуровневой встроенно-пристроенной автостоянкой.

Каждая блок-секция имеет теплый технический этаж для размещения венткамер высотой 1,8-4,47 м «в свету».

Высота 1 этажа -3,3м, высота 2-12 этажей -3,0м, высота 13-24 этажей — 3,15 м, высота 25 этажа — 3,3 м.

Высота этажа автостоянки на отм. -3,4 —переменная, от 2,2 м до 3,05 м «в свету». Высота этажа автостоянки на отм. -6,25 — 2,5 м «в свету».

За условную отм. 0.000 принят уровень чистого пола первого этажа жилого дома, что соответствует абсолютной отметке на местности 137,35. Общая протяженность в осях дома с автостоянкой — 66,94 x 70,9м.

На первом этаже жилого дома расположены офисные помещения с индивидуальными входами. В блок-секции №2 на первом этаже запроектирована кладовая уборочного инвентаря для обслуживания жилого дома и помещение для размещения пожарной автоматики.

Изм	Кол	Лист	№ док	Подп	Дата
Разраб.	Жаворонкова	<i>мк</i>			05.17
Проверил:	Жаворонкова	<i>мк</i>			05.17
ГИП	Ударцев	<i>мк</i>			05.17
Нач.АСО	Бушаева	<i>мк</i>			05.17
Н.контроль	Жаворонкова	<i>мк</i>			05.17

11674 - АР

Раздел 3  
"Архитектурные решения"

Стадия	Лист	Листов
П	1	4
ООО «Алтайгражданпроект» г. Барнаул		

На отм. -3,4 автостоянки под жилым домом расположен индивидуальный тепловой пункт, водомерный узел с насосной, электрощитовая, венткамеры.

Вертикальная связь между этажами в блок-секциях осуществляется с помощью лестнично-лифтового узла, состоящего из:

- одного лифта грузоподъемностью 400 кг и двух лифтов грузоподъемностью 630 кг.

- незадымляемой лестничной клетки типа Н1.

Крыша - совмещенная с наплавляемым рулонным покрытием из Техноэласта ТУ 5774-003-00287852-99. Кровля — плоская, с организованным внутренним водостоком.

Крыльца, пандусы- бетонные монолитные с металлическим ограждением.

На крыльцах входов предусмотрены пандусы и аппарели для провоза ручной клади, детских колясок и инвалидов-колясочников.

Описание материалов наружных, внутренних стен, перегородок см. ПЗ КС.

Автостоянка предназначена для жильцов дома по ул. Дачная, 42а.

Подземная автостоянка - двухэтажная, встроенно-пристроенная, соединяется поэтажно через два тамбур-шлюза с лифтовым холлом каждой секции жилого дома.

Кровля автостоянки -эксплуатируемая, является дворовой частью отведенного земельного участка.

Автостоянка на каждом этаже делится противопожарными стенами на 2 отсека, каждый из которых имеет не менее двух рассредоточенных выходов наружу: по лестничным клеткам, выходящим на эксплуатируемую кровлю, и по закрытым рампам через дверные проемы (калитки въездных ворот) в наружных стенах.

На каждый уровень автостоянки обеспечен отдельный въезд через закрытую рампу. Въезд и выезд из автостоянки жильцами дома осуществляется при помощи индивидуальных ключей от автоматических секционных подъемно-поворотных ворот.

Габариты машино-мест приняты(с учетом минимальных зазоров безопасности) - 5,3x2,5 м.

Количество машино-мест на отм. -3,4 - 70, на отм. -6,25 - 82 (общее количество — 152 машино-места).

Уборка автостоянки будет производиться техническим персоналом жилого дома.

Состав и площади помещений приняты по согласованию с заказчиком и в соответствии с действующими нормами.

б) обоснование принятых объемно-пространственных и архитектурно-художественных решений, в том числе в части соблюдения предельных параметров разрешенного строительства объекта капитального строительства.

Каждая блок-секция представляет собой самостоятельный законченный объем здания со всеми видами инженерного оборудования: водопроводом, канализацией, центральным горячим и холодным водоснабжением, отоплением, электроснабжением, слаботочными устройствами.

Изм.	Кол.	Лист	№ док.	Подпись	Дата

в) описание и обоснование использованных композиционных приемов при оформлении фасадов и интерьеров объекта капитального строительства.

Архитектурный объем дома решен в стилизованных под классическую архитектуру формах. На фасаде применены мелкомасштабные декоративные элементы: руст, пилястры в виде прямоугольных полуколонн, филенка между оконными проемами, карнизы.

Стены жилого дома до отм. +9.000, стены въезда в автостоянку, стены лестничной клетки из автостоянки, стены входа в водомерный узел облицевать плитами керамогранит по навесной фасадной системе ZIAS 100.01 ТС №3291-11. Облицовку стен жилого дома керамогранитом выполнить с рустом. Наружная отделка стен жилого дома выше отм. +9.000 -лицевой керамический кирпич "Ликолор" теплых оттенков. Оконные блоки, витражи выполнить из ПВХ профиля (ГОСТ 30674-99) с покраской.

Ступени и площадки крылец облицевать тротуарной бетонной плиткой с нескользящей поверхностью (тип рисунка "Сетка") 300x300x24 ТУ 5746-003-11317183-2000.

Остальные указания по наружной отделке фасадов см. паспорт цветового решения фасадов.

г) описание решений по отделке помещений основного, вспомогательного, обслуживающего и технического назначения

Внутренняя отделка выполнена с соблюдением санитарных и пожарных норм.

Стены технических помещений — простая штукатурка по кирпичу, затирка бетонных стен и колонн. Стены тамбуров, лифтовых холлов, коридоров — улучшенная штукатурка, сапожок из керамической плитки h=200мм, улучшенная окраска водоэмulsionционной краской. Стены жилых комнат, кухонь, офисных помещений — улучшенная штукатурка по кирпичу, затирка пазогребневых перегородок и бетонных стен, колонн. Стены ванных комнат, санузлов, кладовых уборочного инвентаря — улучшенная штукатурка с добавлением «Акватрона».

Стены жилого дома в автостоянке — по утеплителю бетонный кирпич с расшивкой швов, зашивка гипсоволокнистыми листами.

Потолки в квартирах и офисах — затирка, в тамбурах, лифтовых холлах, коридорах — затирка, улучшенная окраска водоэмulsionционной краской; в технических помещениях — затирка, простая окраска водоэмulsionционной краской.

Полы в тамбурах, лифтовых холлах, коридорах — крупноразмерные керамические плитки ГОСТ 6787-2001 на kleю. Полы в жилых комнатах, кухнях, офисных помещениях — стяжка из цементно-песчаного раствора М150 с армированием металлической сеткой (для прокладки труб отопления). Полы в ванных, санузлах, кладовых уборочного инвентаря — стяжка из цементно-песчаного раствора М150 с армированием полипропиленовой сеткой СТРЭН-С6 с гидроизоляцией — гидроизол ГОСТ 7415-86. В технических помещениях, помещениях вспомогательного назначения офисов — бетонные полы. В машинных помещениях лифтов, венткамерах в техэтаже — плавающий пол со звукоизоляцией Шумостоп С-2 (ТУ 5763-004-58196723-2003). Полы на лоджиях — цементно-песчаная стяжка. Полы в автостоянке —

Изм.	Кол.	Лист	№ док.	Подпись	Дата	Лист
						3

бетонное покрытие из бетона класса В20 F100 W4 с безыскровыми известковыми компонентами, с армированием оцинкованной сеткой.

Оконные блоки в наружных стенах, оконные блоки в стенах, примыкающих к лоджиям, балконные двери выполнить из поливинилхлоридных профилей в морозостойком исполнении, с поворотно-откидным открыванием створок. Конструкции стеклопакетов принять со значением приведенного сопротивления теплопередаче не менее 0,64 м<sup>2</sup>\*С°/Вт.

Окна в наружных стенах выполнить со всеми открывающимися створками, обеспечивающими безопасную эксплуатацию.

Устройства для открывания окон в лестничных клетках на всех этажах предусмотрены на высоте не более 1,7м. Оконные блоки и балконные двери выполнить с воздухопроницаемостью в притворах не ниже класса Б согласно классификации воздухопроницаемости по ГОСТ 26602.2-99.

Витражи лоджий - из поливинилхлоридных (ПВХ) профилей по ГОСТ 30674-99.

Швы монтажных узлов примыкания оконных и витражных блоков к стеновым проемам выполнить по ГОСТ 30971-2012.

Наружные дверные блоки входа в жилье, в офисы - из ПВХ- профиля по ГОСТ 30970-2002. Входные дверные блоки в квартиры - металлические по ГОСТ 31173-2003 с уплотнением в притворах по ГОСТ 10174-90.

Противопожарные металлические двери по ТУ 5262-011-51740842-2010, ТУ 5262-012-51740842-2010, ТУ 5262-027-45881400-2008, ТУ 5262-028-45881400-08.

Ворота из закрытой рампы автостоянки наружу — роллетные с автоматическим приводом, с калиткой. Ворота из закрытой рампы в автостоянку — противопожарные с пределом огнестойкости EI30.

Стены и перегородки автостоянки -простая окраска водоэмульсионной краской.

Потолки автостоянки - затирка, простая окраска водоэмульсионной краской.

Полы автостоянки - бетонные В 20 по склону с безыскровыми компонентами.

д) описание архитектурных решений, обеспечивающих естественное освещение помещений с постоянным пребыванием людей

Естественное освещение, освещенность и инсоляция проектируемого здания отвечают санитарно-эпидемиологическим требованиям к жилым помещениям.

е) описание архитектурно-строительных мероприятий, обеспечивающих защиту помещений от шума, вибрации и другого воздействия

При выполнении проекта учтены требования по обеспечению защиты от шума. Все ограждающие конструкции приняты с индексом изоляции воздушного шума в соответствии со СНиП 23-03-2003 "Задача от шума".

з) описание решений по декоративно-художественной и цветовой отделке интерьеров - для объектов непроизводственного назначения

Все применяемые материалы должны быть сертифицированы.

В помещениях общего пользования в окраске стен и потолков применять матовую акриловую краску. Следует использовать следующие цвета красок для стен - светлые тона желтого, бежевого, розового, зеленого, голубого.

Иzm.	Кол.	Лист	№ док.	Подпись	Дата

11674 -AP

Лист

4

## ВЕДОМОСТЬ ОСНОВНОГО КОМПЛЕКТА ЧЕРТЕЖЕЙ МАРКИ АР

Лист	Наименование	Примечание
AP-1	Общие данные (начало)	
AP-2	Общие данные (окончание)	
AP-3	Компоновочная схема	
AP-4	Паспорт цветового решения фасада 1-8	
AP-5	Паспорт цветового решения фасадов 8-1, Д-Г, Г-Д	
AP-6	План автостоянки на отметке -6,250. Блок 1	
AP-7	План автостоянки на отметке -6,250. Блок 2	
AP-8	План автостоянки на отметке -3,400. Блок 1	
AP-9	План автостоянки на отметке -3,400. Блок 2	
AP-10	План кровли автостоянки. Блок 1	
AP-11	План кровли автостоянки. Блок 2	
AP-12	План 1 этажа (блок-секция №1)	
AP-13	План 1 этажа (блок-секция №2)	
AP-14	План 2 этажа (блок-секция №1)	
AP-15	План 2 этажа (блок-секция №2)	
AP-16	План 3-7 этажей (блок-секция №1)	
AP-17	План 3-7 этажей (блок-секция №2)	
AP-18	План 8 этажа (блок-секция №1)	
AP-19	План 8 этажа (блок-секция №2)	
AP-20	План 9-15 этажей (блок-секция №1)	
AP-21	План 9-15 этажей (блок-секция №2)	
AP-22	План 16-21 этажей (блок-секция №1)	
AP-23	План 16-21 этажей (блок-секция №2)	
AP-24	План 22-23 этажей (блок-секция №1)	
AP-25	План 22-23 этажей (блок-секция №2)	

Проектная документация разработана в соответствии с градостроительным планом земельного участка, заданием на проектирование, градостроительным регламентом, техническими регламентами, в том числе устанавливающими требования по обеспечению безопасной эксплуатации зданий, строений, сооружений и безопасного использования прилегающих к ним территорий, и с соблюдением технических условий.

Главный инженер проекта \_\_\_\_\_ Д.И. Чадарцев

# ВЕДОМОСТЬ ОСНОВНОГО КОМПЛЕКТА ЧЕРТЕЖЕЙ МАРКИ АР

					11674	AP		
					Многоквартирный дом с помещениями общественного назначения и подземной автостоянкой по адресу: г. Новосибирск, ул. Дачная, 42а			
Изм.	Кол.уч	Лист	№ док.	Подпись	Дата			
Разраб.	Моисеева	<i>Моисеева</i>	05.17			Стадия	Лист	Листов
Проб.	Жаворонков	<i>Жаворонков</i>	05.17					
ГИП	Ударцев	<i>Ударцев</i>	05.17			П	1	40
Нач. АСО	Бушаева	<i>Бушаева</i>	05.17					
ГАП	Башкиров	<i>Башкиров</i>	05.17					000
Н. контр.	Жаворонков	<i>Жаворонков</i>	05.17			Общие данные (начало)	"Алтайгражданпроект" г. Барнаул	

## Ведомость ссылочных документов

Основные технико-экономические показатели

9

Обозначение	Наименование	Примечание
ГОСТ 23166-99	Блоки оконные. Общие технические условия.	
ГОСТ 30674-99	Блоки оконные из поливинилхлоридных профилей. Технические условия.	
ГОСТ 30673-2013	Профили поливинилхлоридные для оконных и дверных блоков. Технические условия.	
ГОСТ 24866-2014	Стеклопакеты kleenые строительного назначения. Технические условия.	
ТУ 5262-027-45881400-08	Двери противопожарные металлические	
ТУ 5262-012-45881400-03	Люки противопожарные металлические	
ГОСТ 30970-2002	Блоки дверные из поливинилхлоридных профилей. Технические условия	
ГОСТ 6629-88	Двери деревянные внутренние для жилых и общественных зданий	
Серия 2.144-1/88	Детали полов жилых зданий	
ГОСТ 31173-2003	Блоки дверные стальные. Технические условия	

Наименование	№1	№2	На дом	Примечание
Жилой дом				
Площадь застройки, м <sup>2</sup>	597,81	620,28	1218,09	
Строительный объем, м <sup>3</sup>	48440,69	53707,50	102148,19	
Этажность	26	26		
Количество этажей	28	28		
Количество надземных этажей	26	26		
Количество квартир	144	144	288	
2-комн.	120	72	192	
3-комн.	24	72	96	
Общая площадь квартир	8878,77	9928,29	18807,06	
Площадь квартир	8475,39	9317,81	17793,20	
Площадь жилого здания	12378,8	13862,56	26241,36	
в том числе площадь встраиваемых офисов	332,90	379,29	712,19	
Полезная площадь офисных помещений	321,65	367,39	689,04	
Расчетная площадь офисных помещений	310,10	356,68	666,78	
Общая площадь чердачка	547,82	608,32	1156,14	

Автостоянка	
Площадь застройки, м <sup>2</sup>	249,28
Строительный объем, м <sup>3</sup>	22449,78
Количество машиномест	152
Общая площадь подземной автостоянки	3614,48

\* Площадь жилого здания указана без учета общей площади техподполья и общей площади чердачка

								11674	AP
Многоквартирный дом с помещениями общепринятого назначения и подземной автостоянкой по адресу: г. Новосибирск, ул. Дачная, 42а									
Изм.	Кол.уч.	Лист	№ док.	Подпись	Дата				
Разраб.	Мужев		05.17						
Проф.	Жаворонков		05.17						
ГИП	Ударцев		05.17						
Нач. АСО	Бушаева		05.17						
ГАП	Башкиров		05.17						
Н. контр.	Жаворонков		05.17						
Общие данные (начало)								000	
"Алтайгражданпроект"								г. Барнаул	


Согласовано

Взам. инф. №

Подпись и дата

Инф. № подл.

Инф. подл. Подпись и дата  
Взам. инф. Н

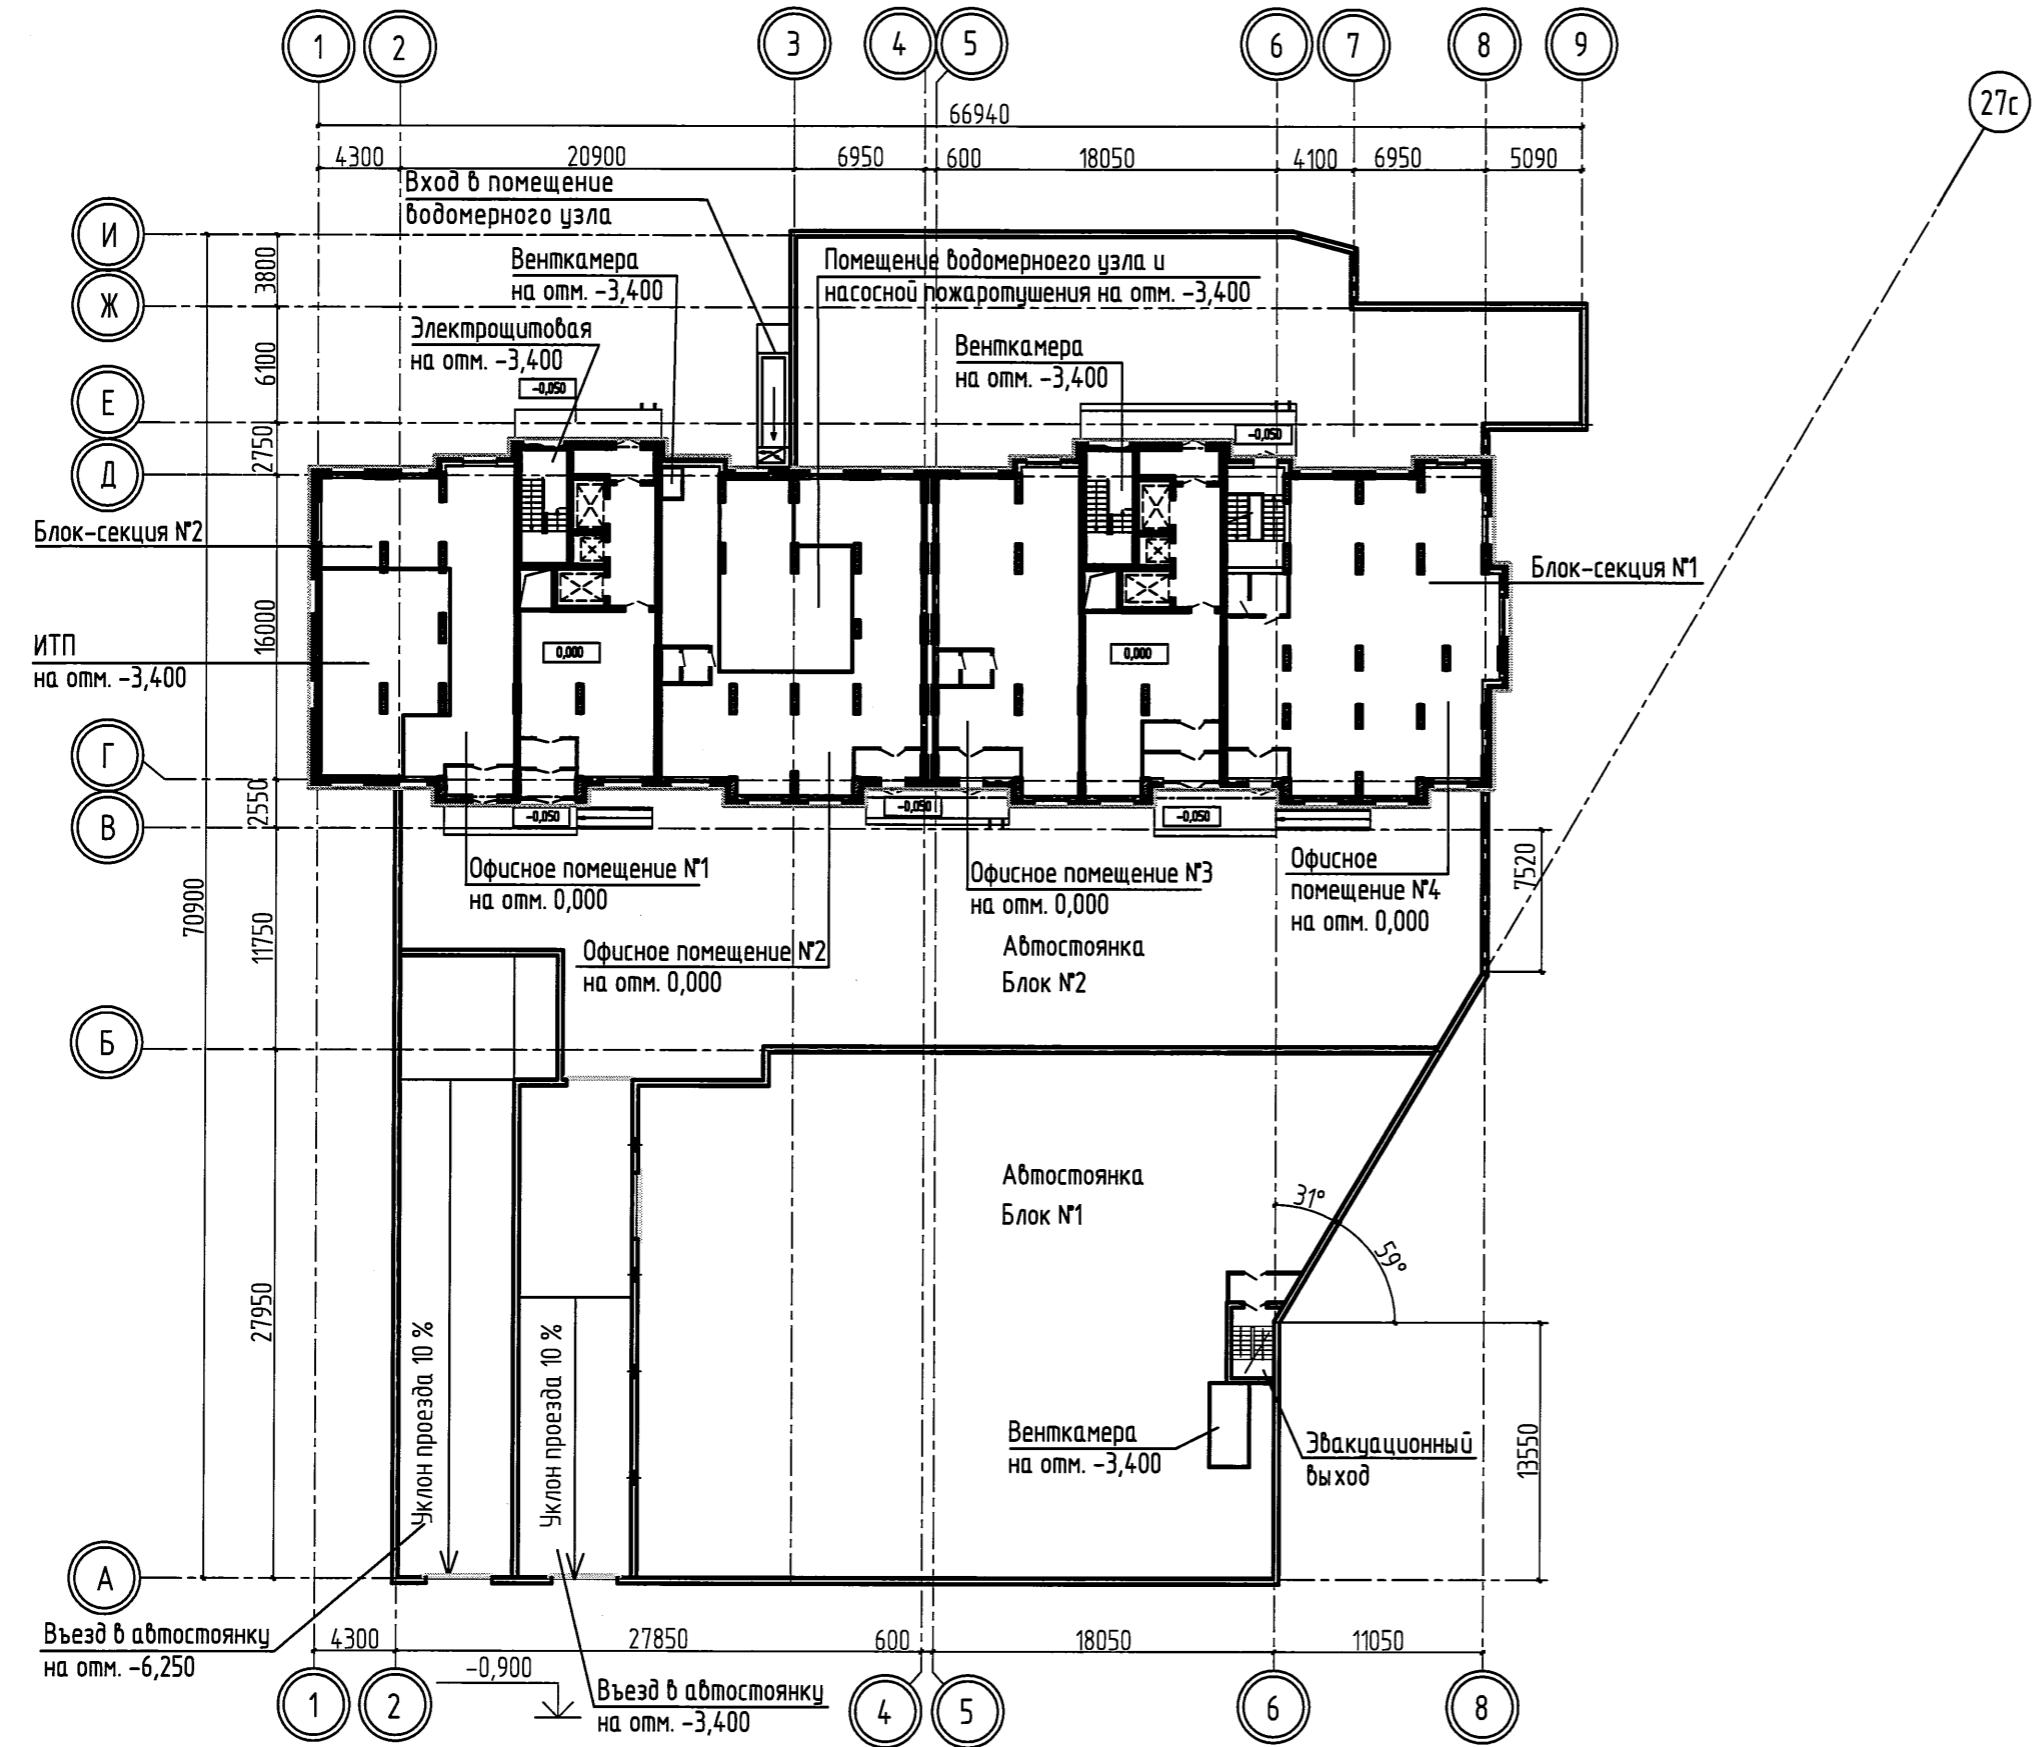

№ блок-секции	№2	№1
Этажность	26	26
Тип блок-секции, элементов блокировки	индивидуальная	индивидуальная
Отм. ±0,000	137,35	137,35

ИЗМ.	КОЛ.Ч	ЛИСТ	Н.ДОК.	ПОДПИСЬ	ДАТА
Разработал	Моисеева	П.			05.17
Проберил	Жаворонкова	Ж			05.17
ГИП	Чадарцев	Ч			05.17
Нач. АСО	Бушаева	Б			05.17
ГАП.	Башкиров	Б			05.17
Н. контроль	Жаворонкова	Ж			05.17

11674 AP

Многоквартирный дом с помещениями общественного назначения и подземной автостоянкой по адресу: г. Новосибирск, ул. Дачная, 42а

Стадия лист листов

П 3

Компоновочная схема 000  
"Алтайгражданпроект"  
г. Барнаул



<b>Колер 1</b>	Облицовочный кирпич "Флеш"/RAL 1028
<b>Колер 2</b>	Облицовочный кирпич "Красный"/RAL 1028
<b>Колер 3</b>	Облицовочный кирпич "Соломенный"/RAL 1028
<b>Колер 4</b>	Керамогранит "Пиастрелла" MC612
<b>Колер 5</b>	RAL 8025
<b>Колер 6</b>	RAL 7047


Пояснения по наружной отделке фасадов:

- Наружная отделка стен жилого дома выше отм. +9.000 – лицевой керамический кирпич "Ликолор" – Колер 1, Колер 2, Колер 3.
- Стены жилого дома до отм. +9.000, стены въезда в автостоянку, стены лестничной клетки из автостоянки, стены входа в водомерный узел облицевывать плитами керамогранит по навесной фасадной системе, Колер 4. Облицовку стен жилого дома керамогранитом выполнить с рустом.
- Торцы плит перекрытий, выходящие на фасад, затереть и окрасить в соответствии с цветом кирпичної кладки, Колер 1, Колер 2, Колер 3.
- Ступени и площадки крылец облицевать тротуарной бетонной плиткой с нескользящей поверхностью (тип рисунка "Сетка") 300x300x24 ТУ 5746-003-11317183-2000, Колер 6.
- Стальные элементы козырьков, стойки и ограждения крылец выполнить с полимерным покрытием, Колер 6.
- Наружные металлические двери и ворота (ГОСТ 31174-2003) выполнить с полимерным покрытием, Колер 6.
- Оконные блоки, битражи выполнить из ПВХ профиля (ГОСТ 30674-99) с покраской, Колер 5.
- Оконные сливы, оконные откосы выполнить из оцинкованной стали с полимерным покрытием, Колер 5.
- Козырьки входов выполнить из профнастила с полимерным покрытием, Колер 6. Декоративные экраны козырьков входов облицевать линеарными панелями МеталлПрофиль "Ригерапель" (ТУ 5285-002-37144780-2012) с полимерным покрытием, Колер 6.
- Низ козырьков входов подшить металлокассандингом, Колер 6.
- Водосточные трубы на козырьках входов выполнить из оцинкованной стали с полимерным покрытием, Колер 6.
- Металлические ограждения на кровле, на лоджиях незадымляемых лестничных клеток, решетки на шахтах окрасить эмалью ПФ-115 ГОСТ 6465-76\* за 2 раза по грунтобке ГФ-021 ГОСТ 25129-82\*, Колер 6.
- Сливы над декоративными карнизами выполнить из оцинкованной стали с полимерным покрытием, Колер 6.

11674						АР		
Многоквартирный дом с помещениями общественного назначения и подземной автостоянкой по адресу: г. Новосибирск, ул. Дачная, 42а						стадия	лист	листов
ИЗМ.	КОЛ.ЧУ	ЛИСТ	Н.ДОК.	ПОДПИСЬ	ДАТА			
Арх.	Моисеева				05.17			
Пробверил:	Жаворонкова				05.17			
ГИП	Ударцев				05.17			
Нач. АСО	Бушаева				05.17			
ГАП.	Башкиров				05.17			
Н.контроль	Жаворонкова				05.17			
Паспорт цветового решения фасада 1-8						000 "Алтайгражданпроект" г. Барнаул		




Фасады лестницы автостоянки

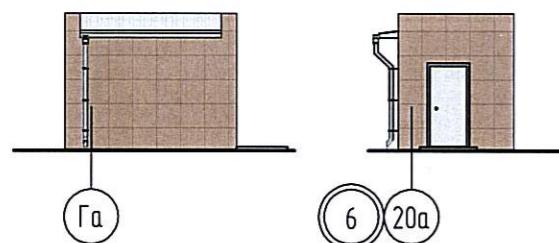

11674					AP
Многоквартирный дом с помещениями общественного назначения и подземной автостоянкой по адресу: г.Новосибирск, ул.Дачная, 42а					
ИЗМ.	КОЛ.УЧ	ЛИСТ	Н.ДОК.	ПОДПИСЬ	ДАТА
Арх.		Моисеева		Генч	05.17
Проверил:		Жаворонкова		ЖС	05.17
ГИП		Ударцев		Р	05.17
Нач. АСО		Бушаева		Б.Б.	05.17
ГАП.		Башкиров		Башкиров	05.17
Н.контроль		Жаворонкова		ЖС	05.17


Паспорт цветового решения фасадов  
8-1, Д-Г, Г-Д"Алтайгражданпроект"  
г. Барнаул


Инф. № подл. Поблить и дата Взам. инф. № Согласовано

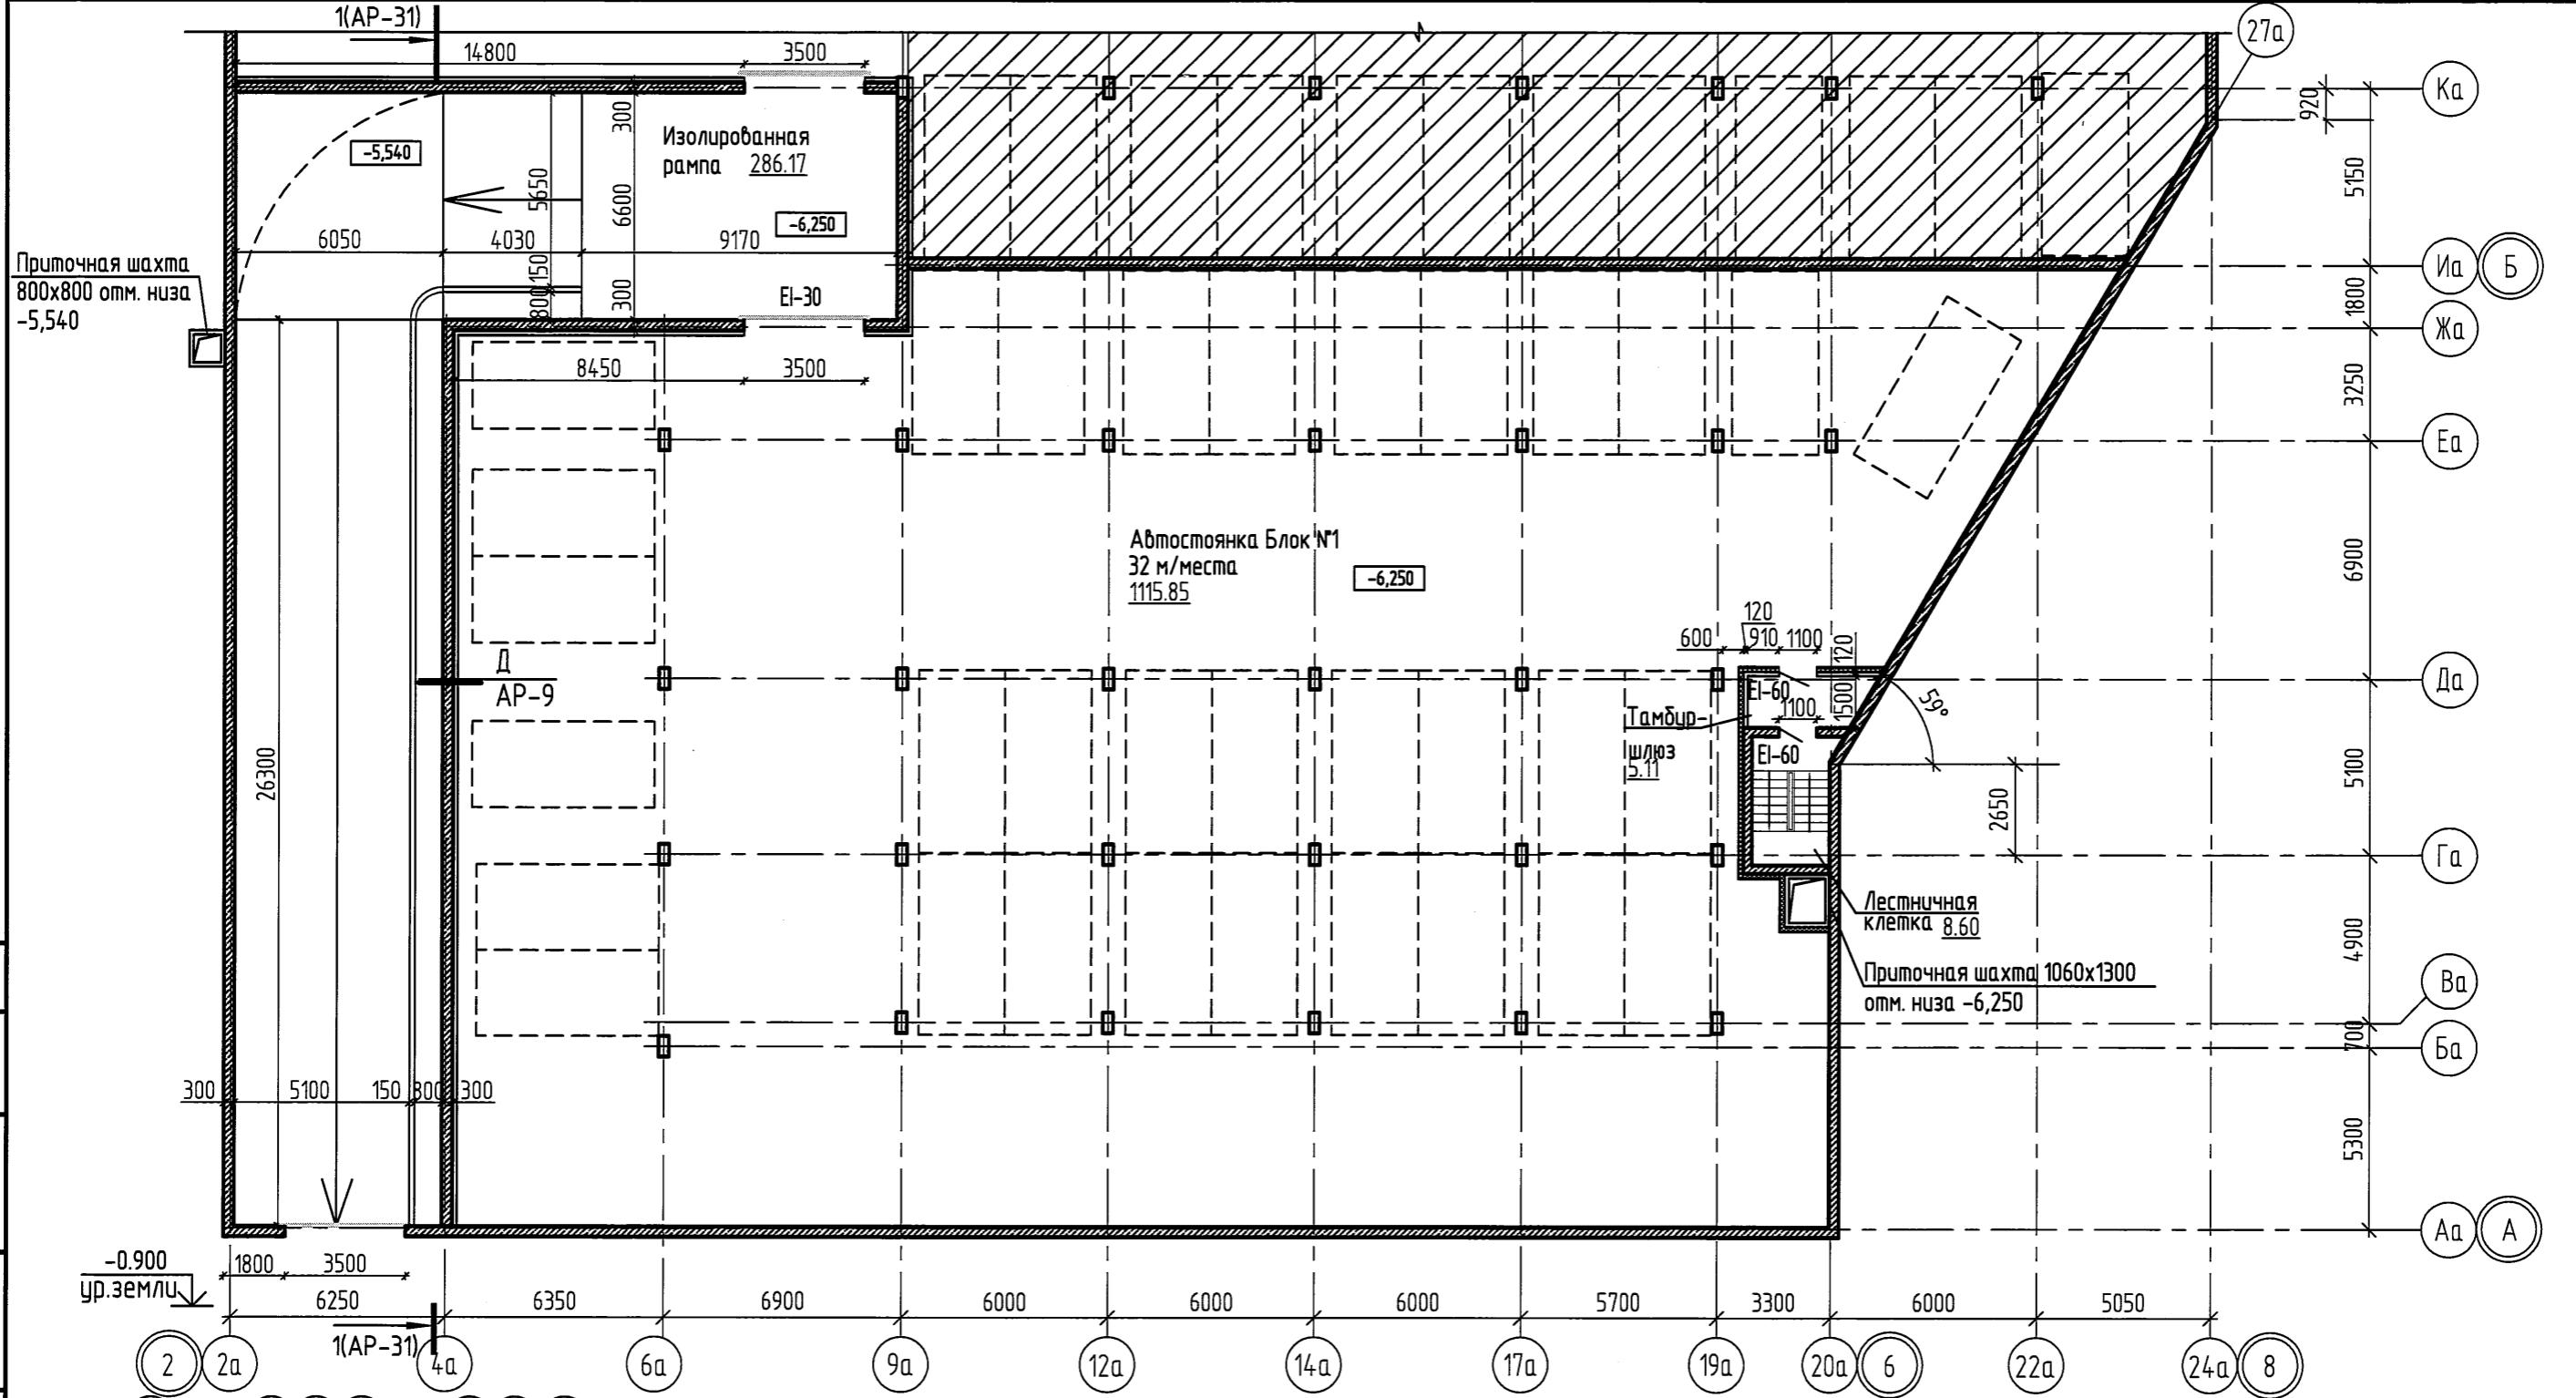


1. Общие примечания, условные обозначения см. АР-7


11674						AP
Изм.	Кол.уч.	Лист	№ док.	Подпись	Дата	
Разраб.	Моисеева				05.17	
Проф.	Жаворонков				05.17	
ГИП	Ударцев				05.17	
Нач. АСО	Бушаева				05.17	
ГАП	Башкиров				05.17	План автостоянки на отметке -6,250. Блок 1
Н. контр.	Жаворонков				05.17	"Алтайгражданпроект" г. Барнаул

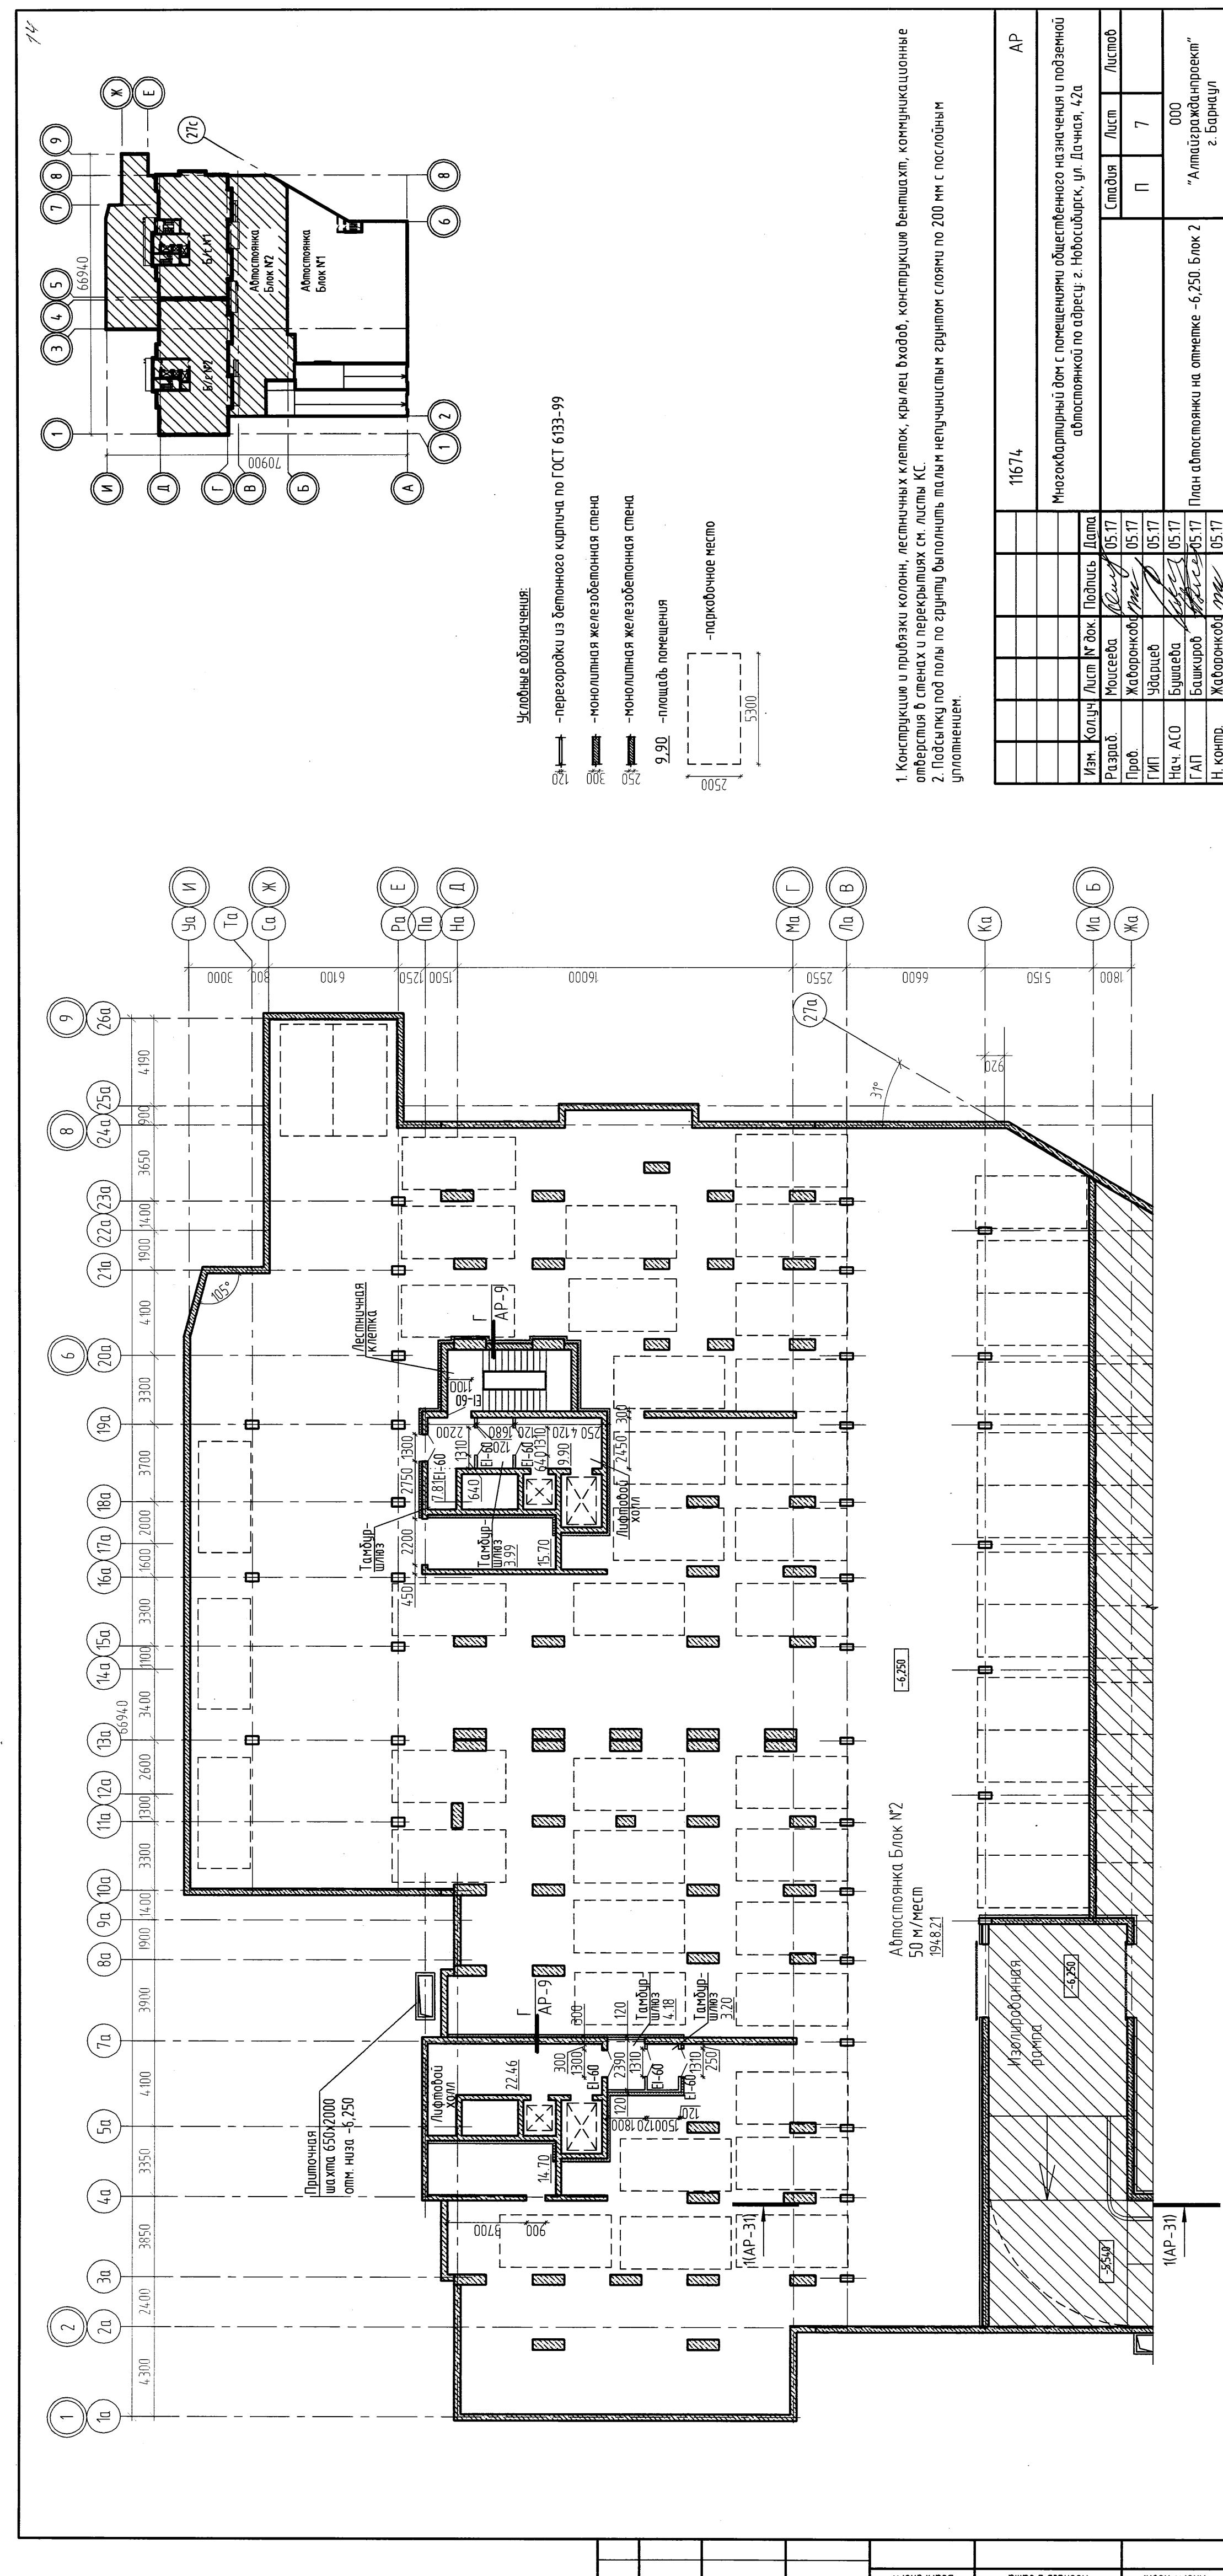

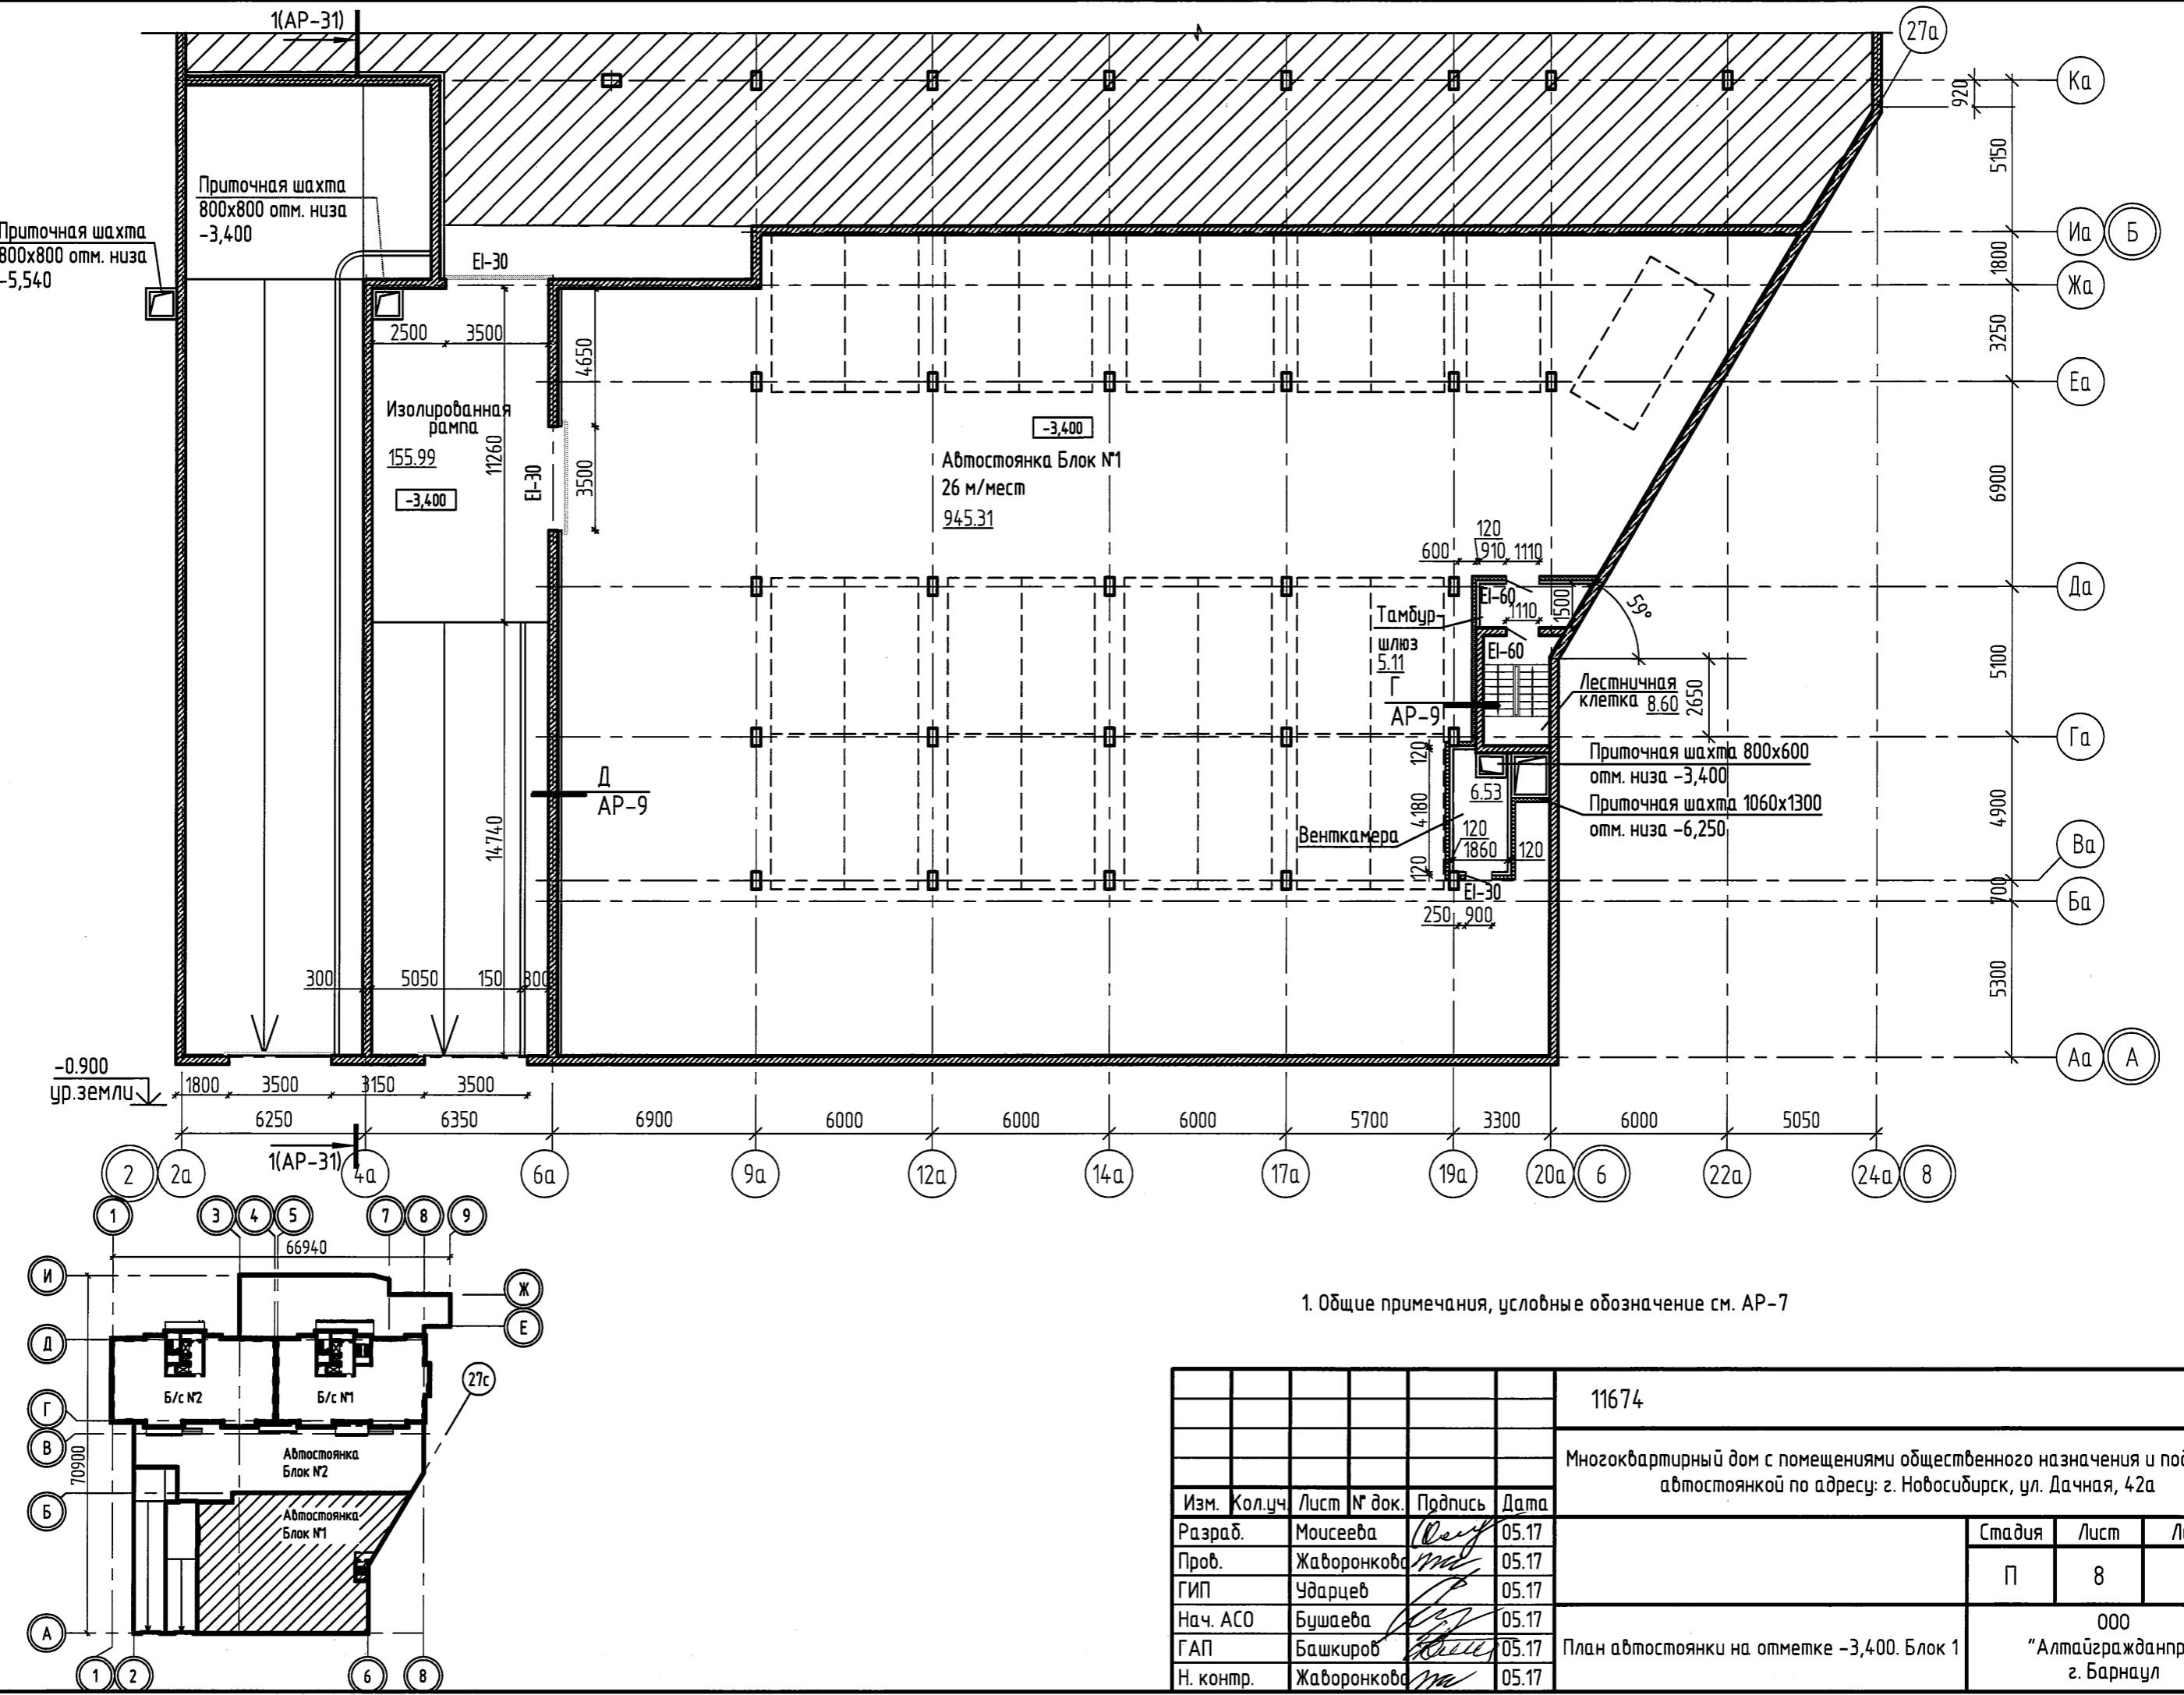

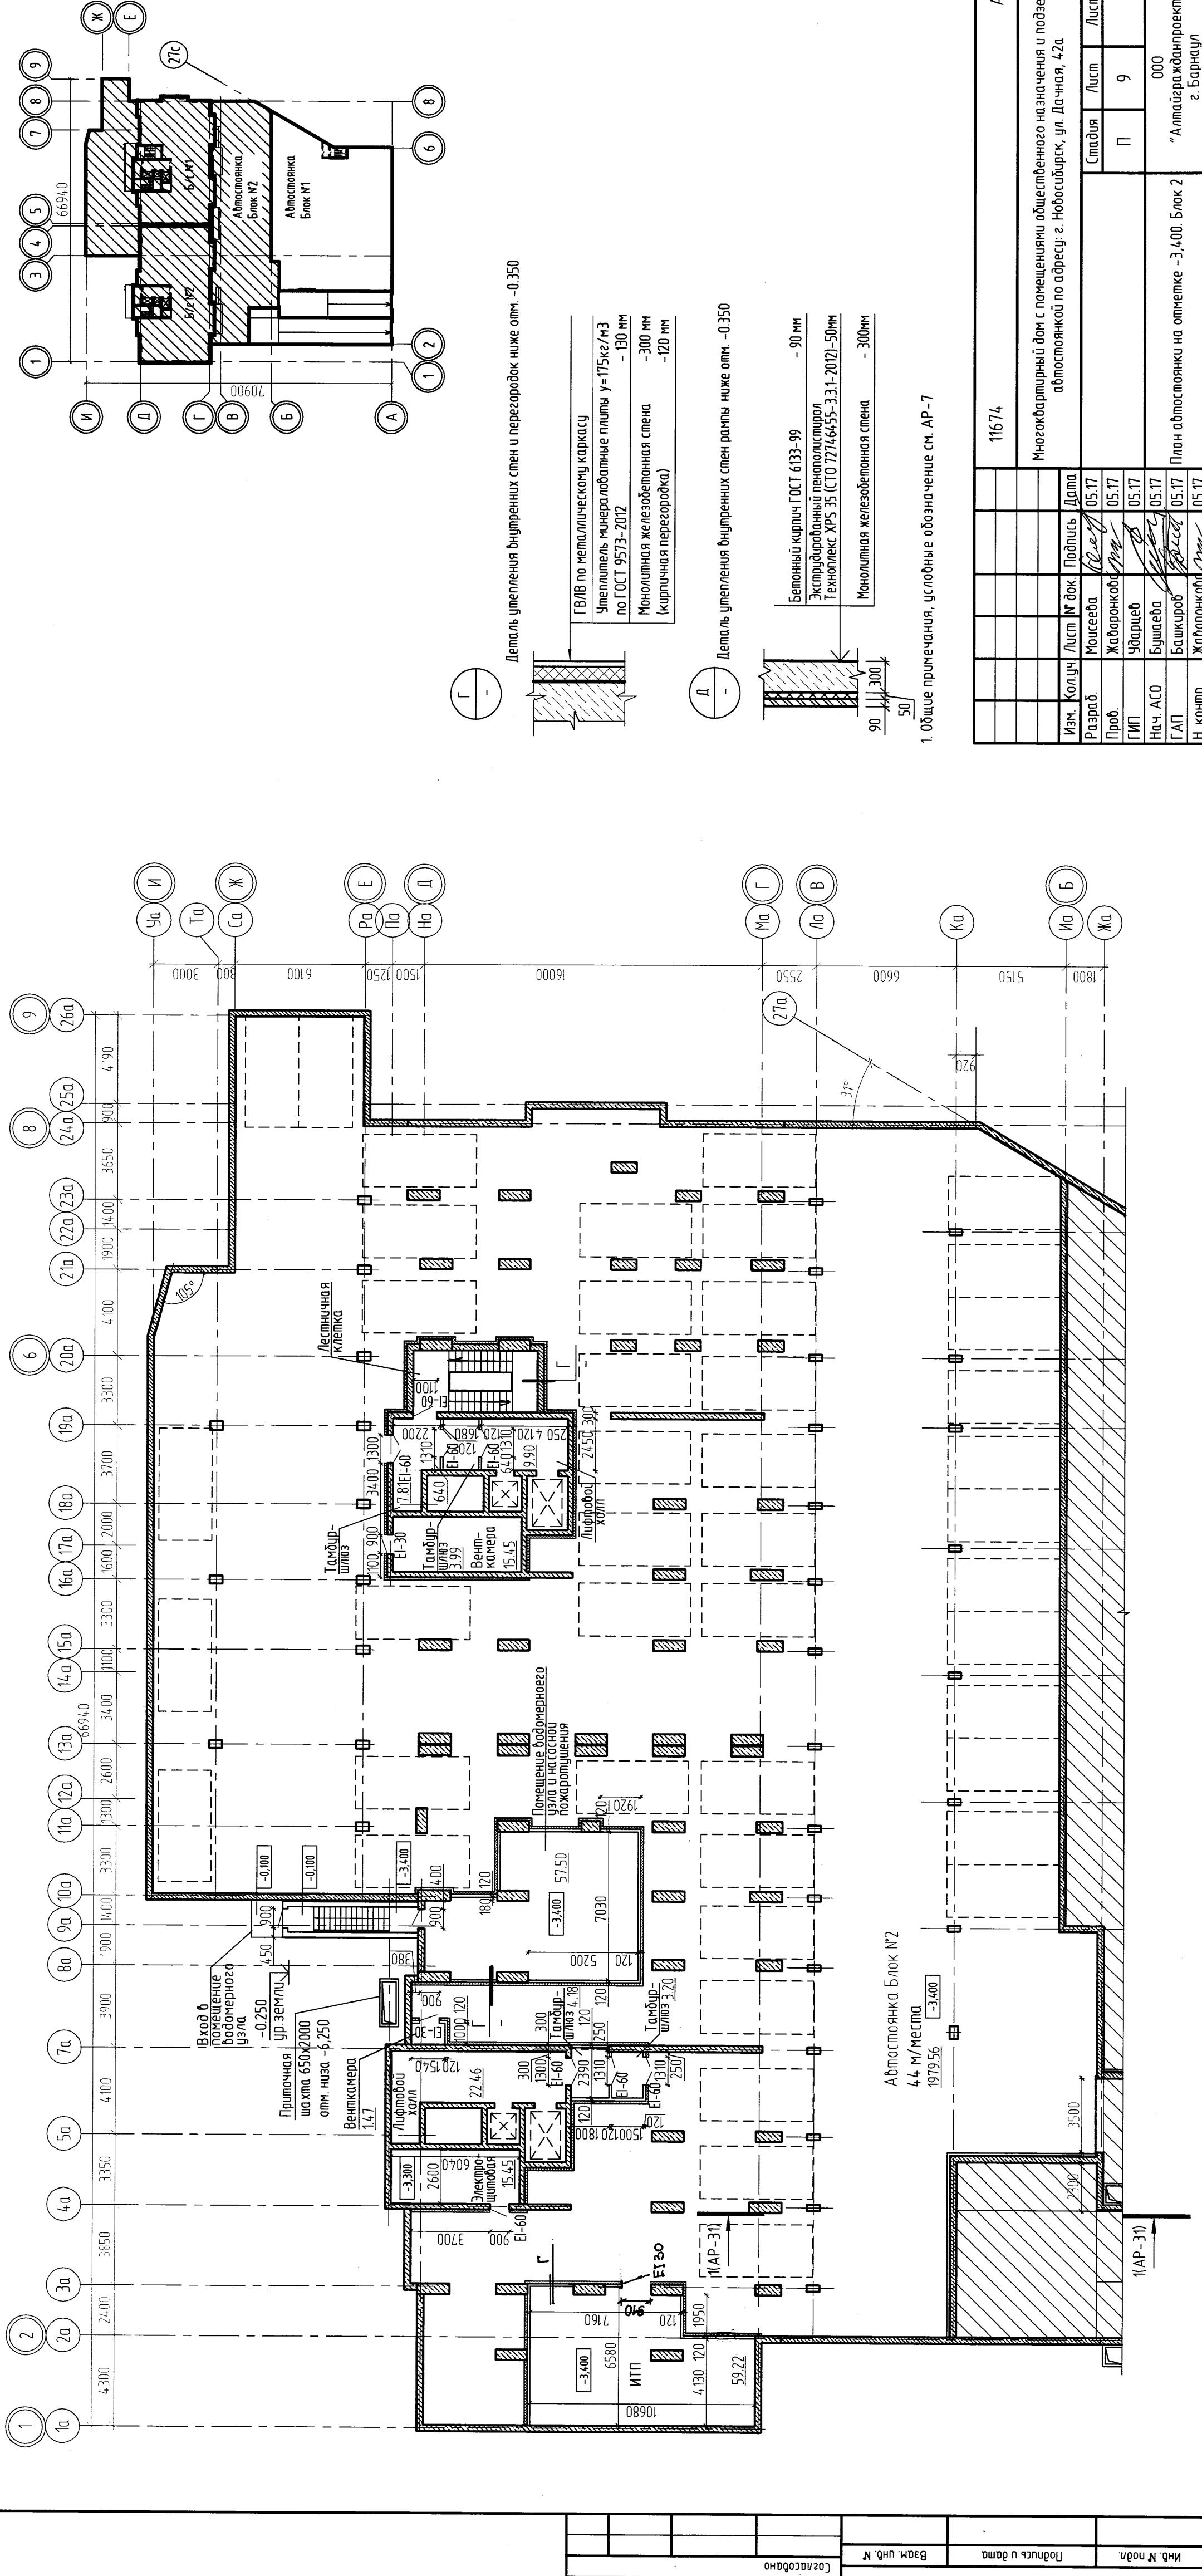

Согласовано  
Взам. инд. №  
Подпись у дипла  
Инд. № подл.

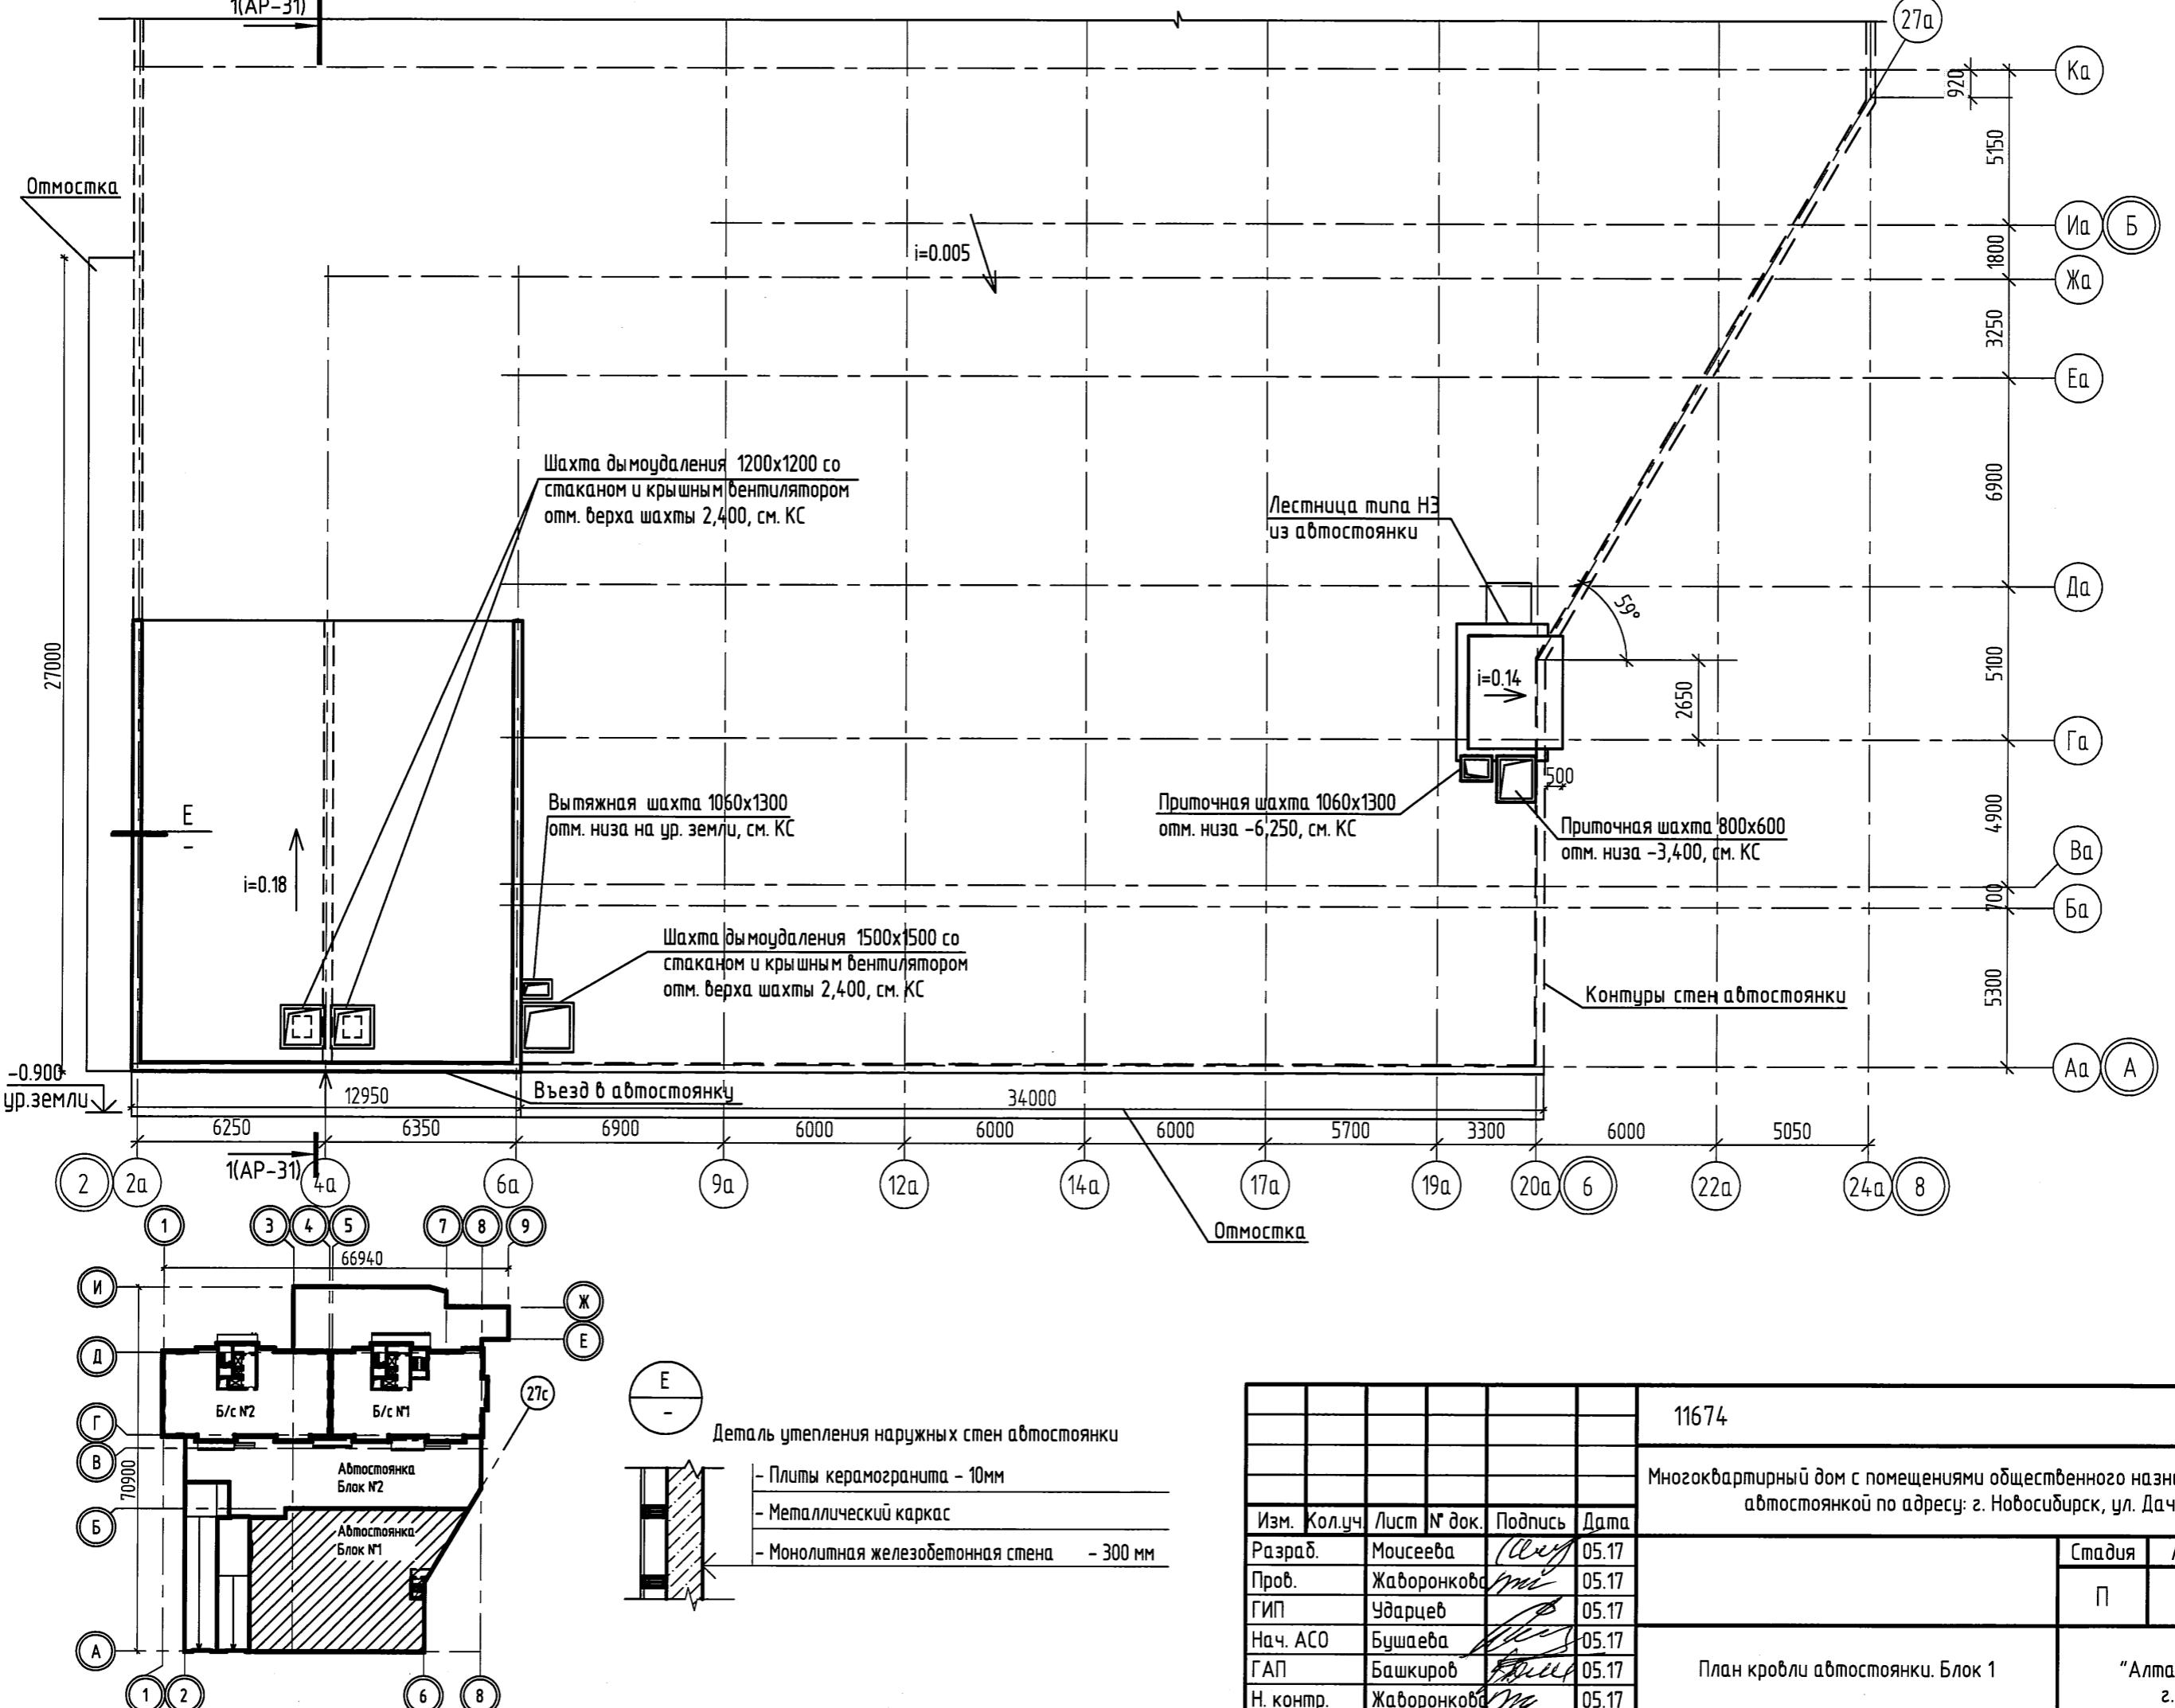

11674 AP


Многоквартирный дом с помещениями общественного назначения и подземной автостоянкой по адресу: г. Новосибирск, ул. Дачная, 42а

Изм.	Кол.уч.	Лист № док.	Подпись	Дата	Стадия	Лист	Листов
Разраб.	Моисеева	(Схем)		05.17			
Пров.	Жаворонков	(Черт)		05.17			
ГИП	Ударцев			05.17			
Нач. АСО	Бушаева			05.17			
ГАП	Башкиров			05.17			
Н. контр.	Жаворонков			05.17			

План кровли автостоянки. Блок 1

000  
"Алтайгражданпроект"  
г. Барнаул

1. Отметки покрытия автомобилей соотвествующим планировочным отмечкам участка (см ГГ)

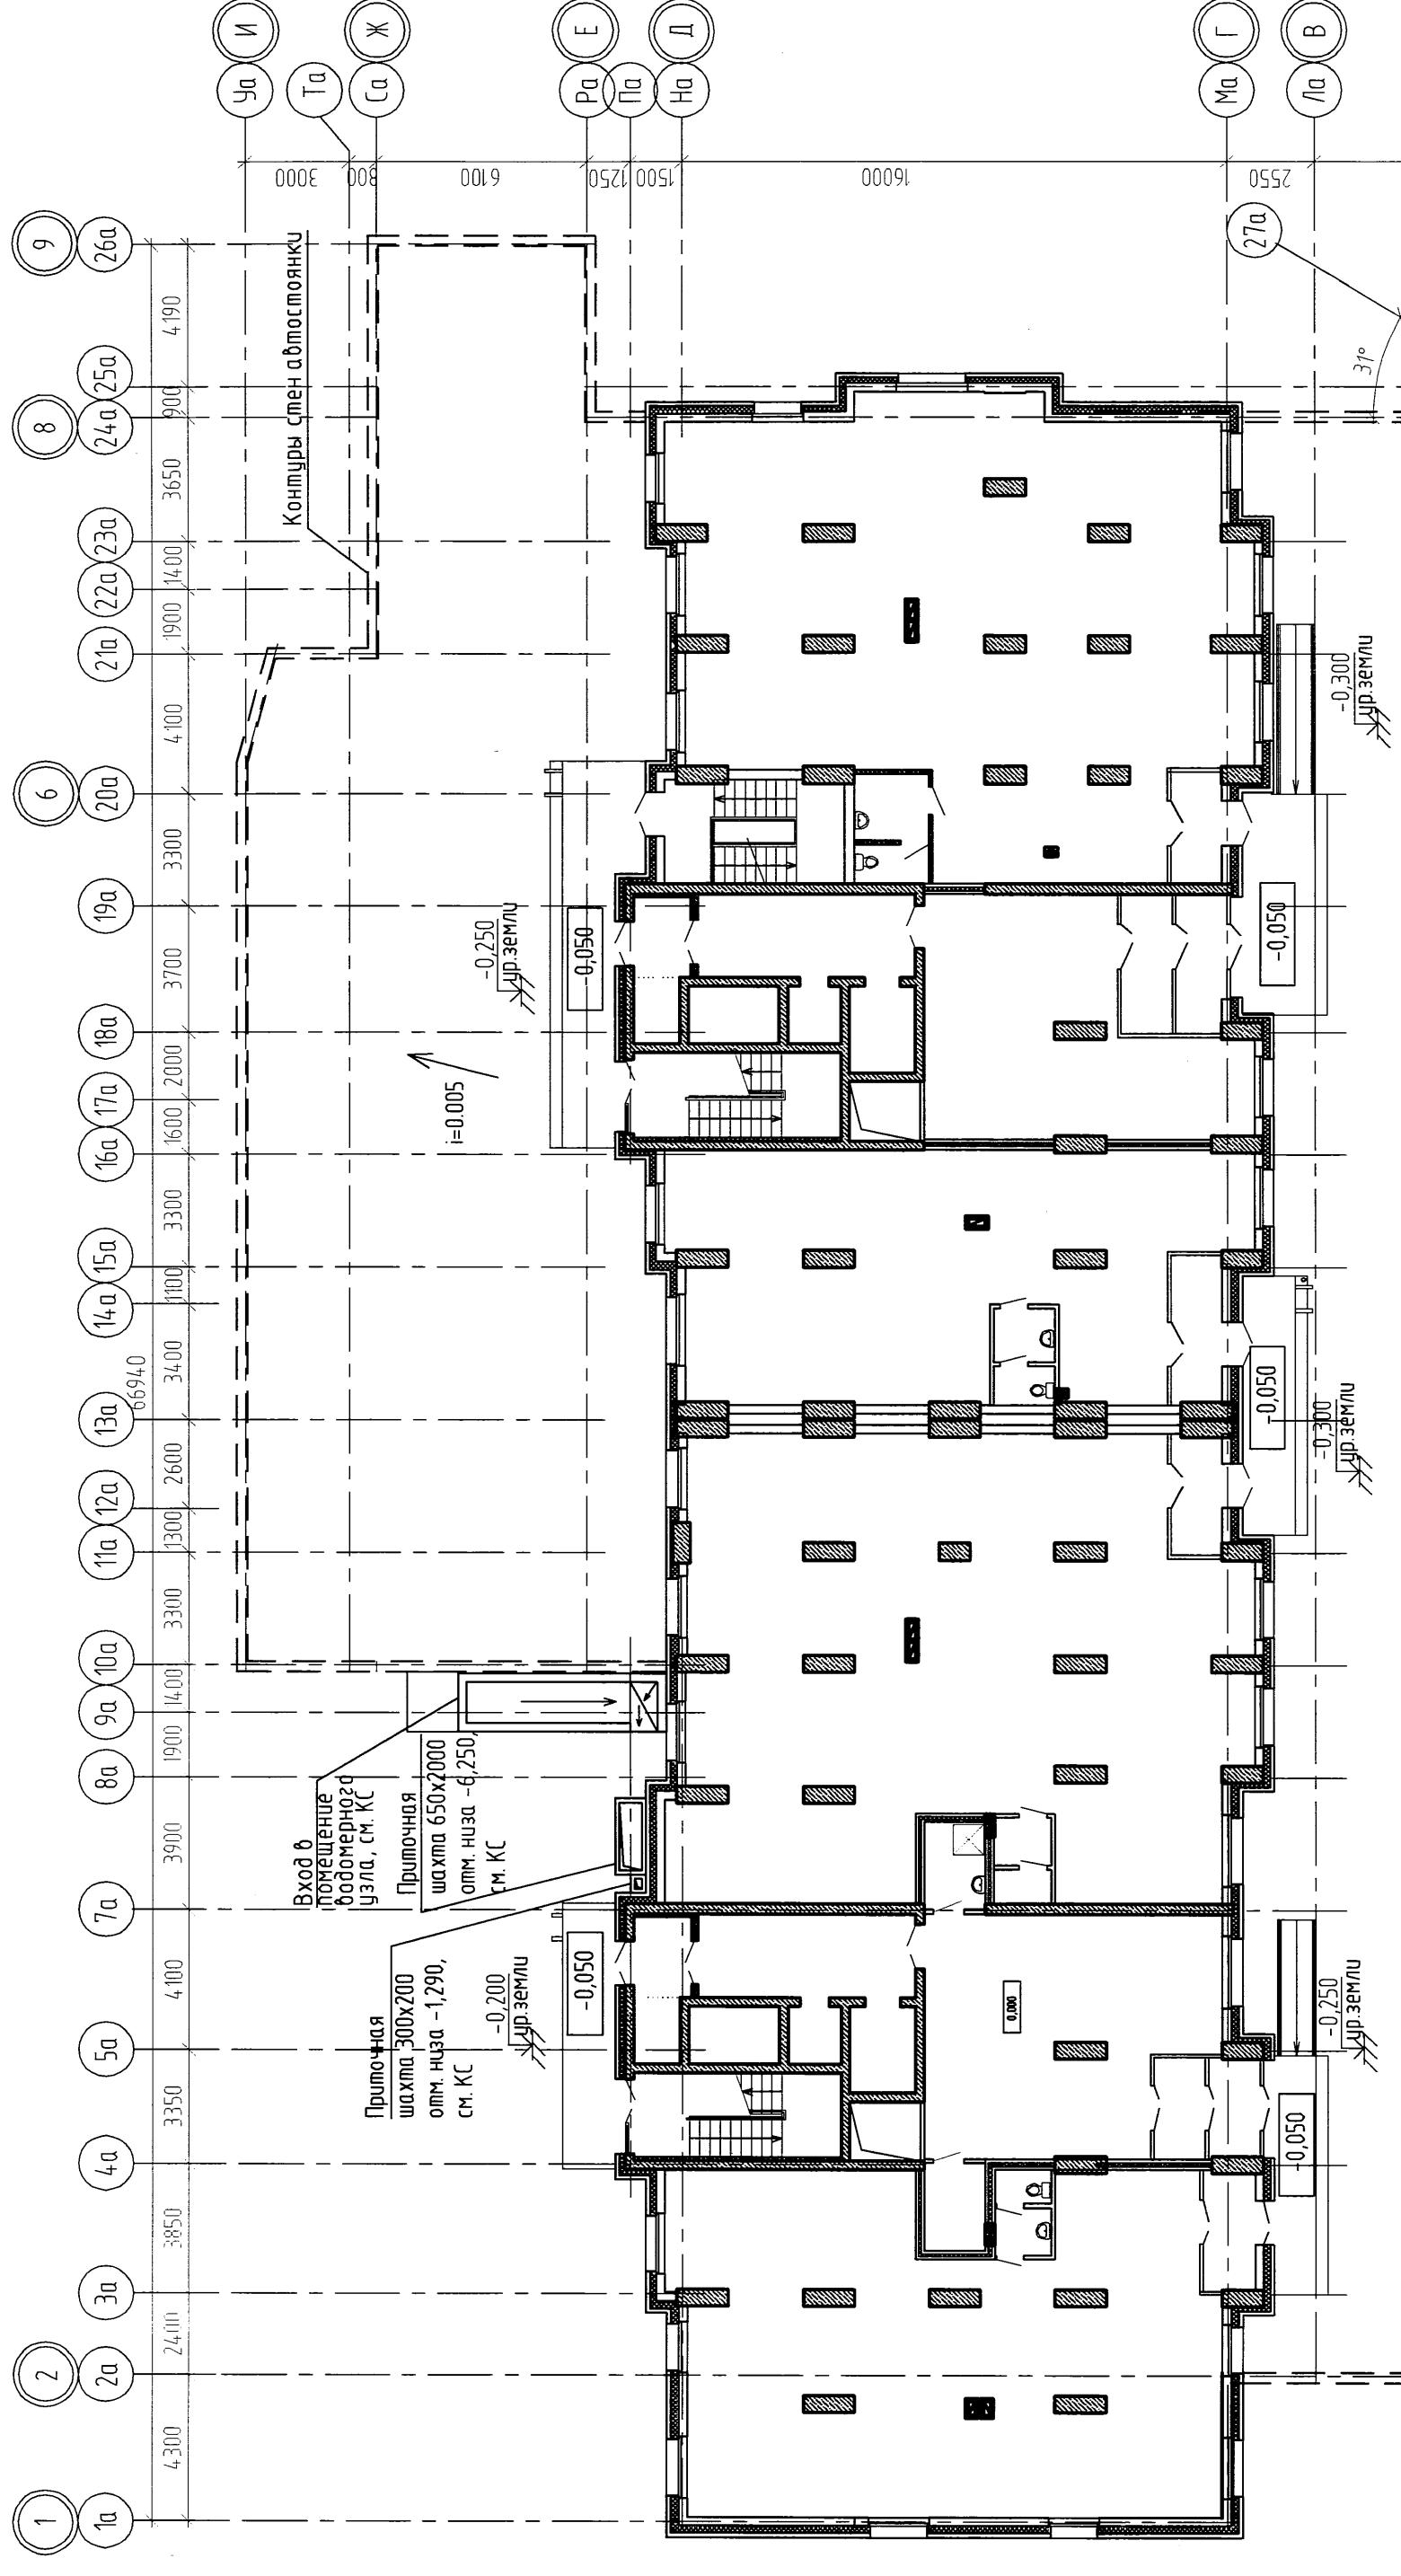

АР		
Многоквартирный дом с коммуникациями отстоящими и подземной автостоянкой по адресу: г. Новосибирск, ул. Дачная, 42а		
Изм.	Кодич.	Лист №
Размд.	Монсева	Дана
Прд.	Жадановский	Серг
ГИП	Чарыев	05.17
Нач. АСО	Бушев	05.17
ГАП	Башкиров	05.17
Н. Кондр.	Жадановский	05.17

План кровли автомобилий. Блок 2

"Аппартаментный проект"


г. Барнаул


000


1(AP-31)


11674


AP

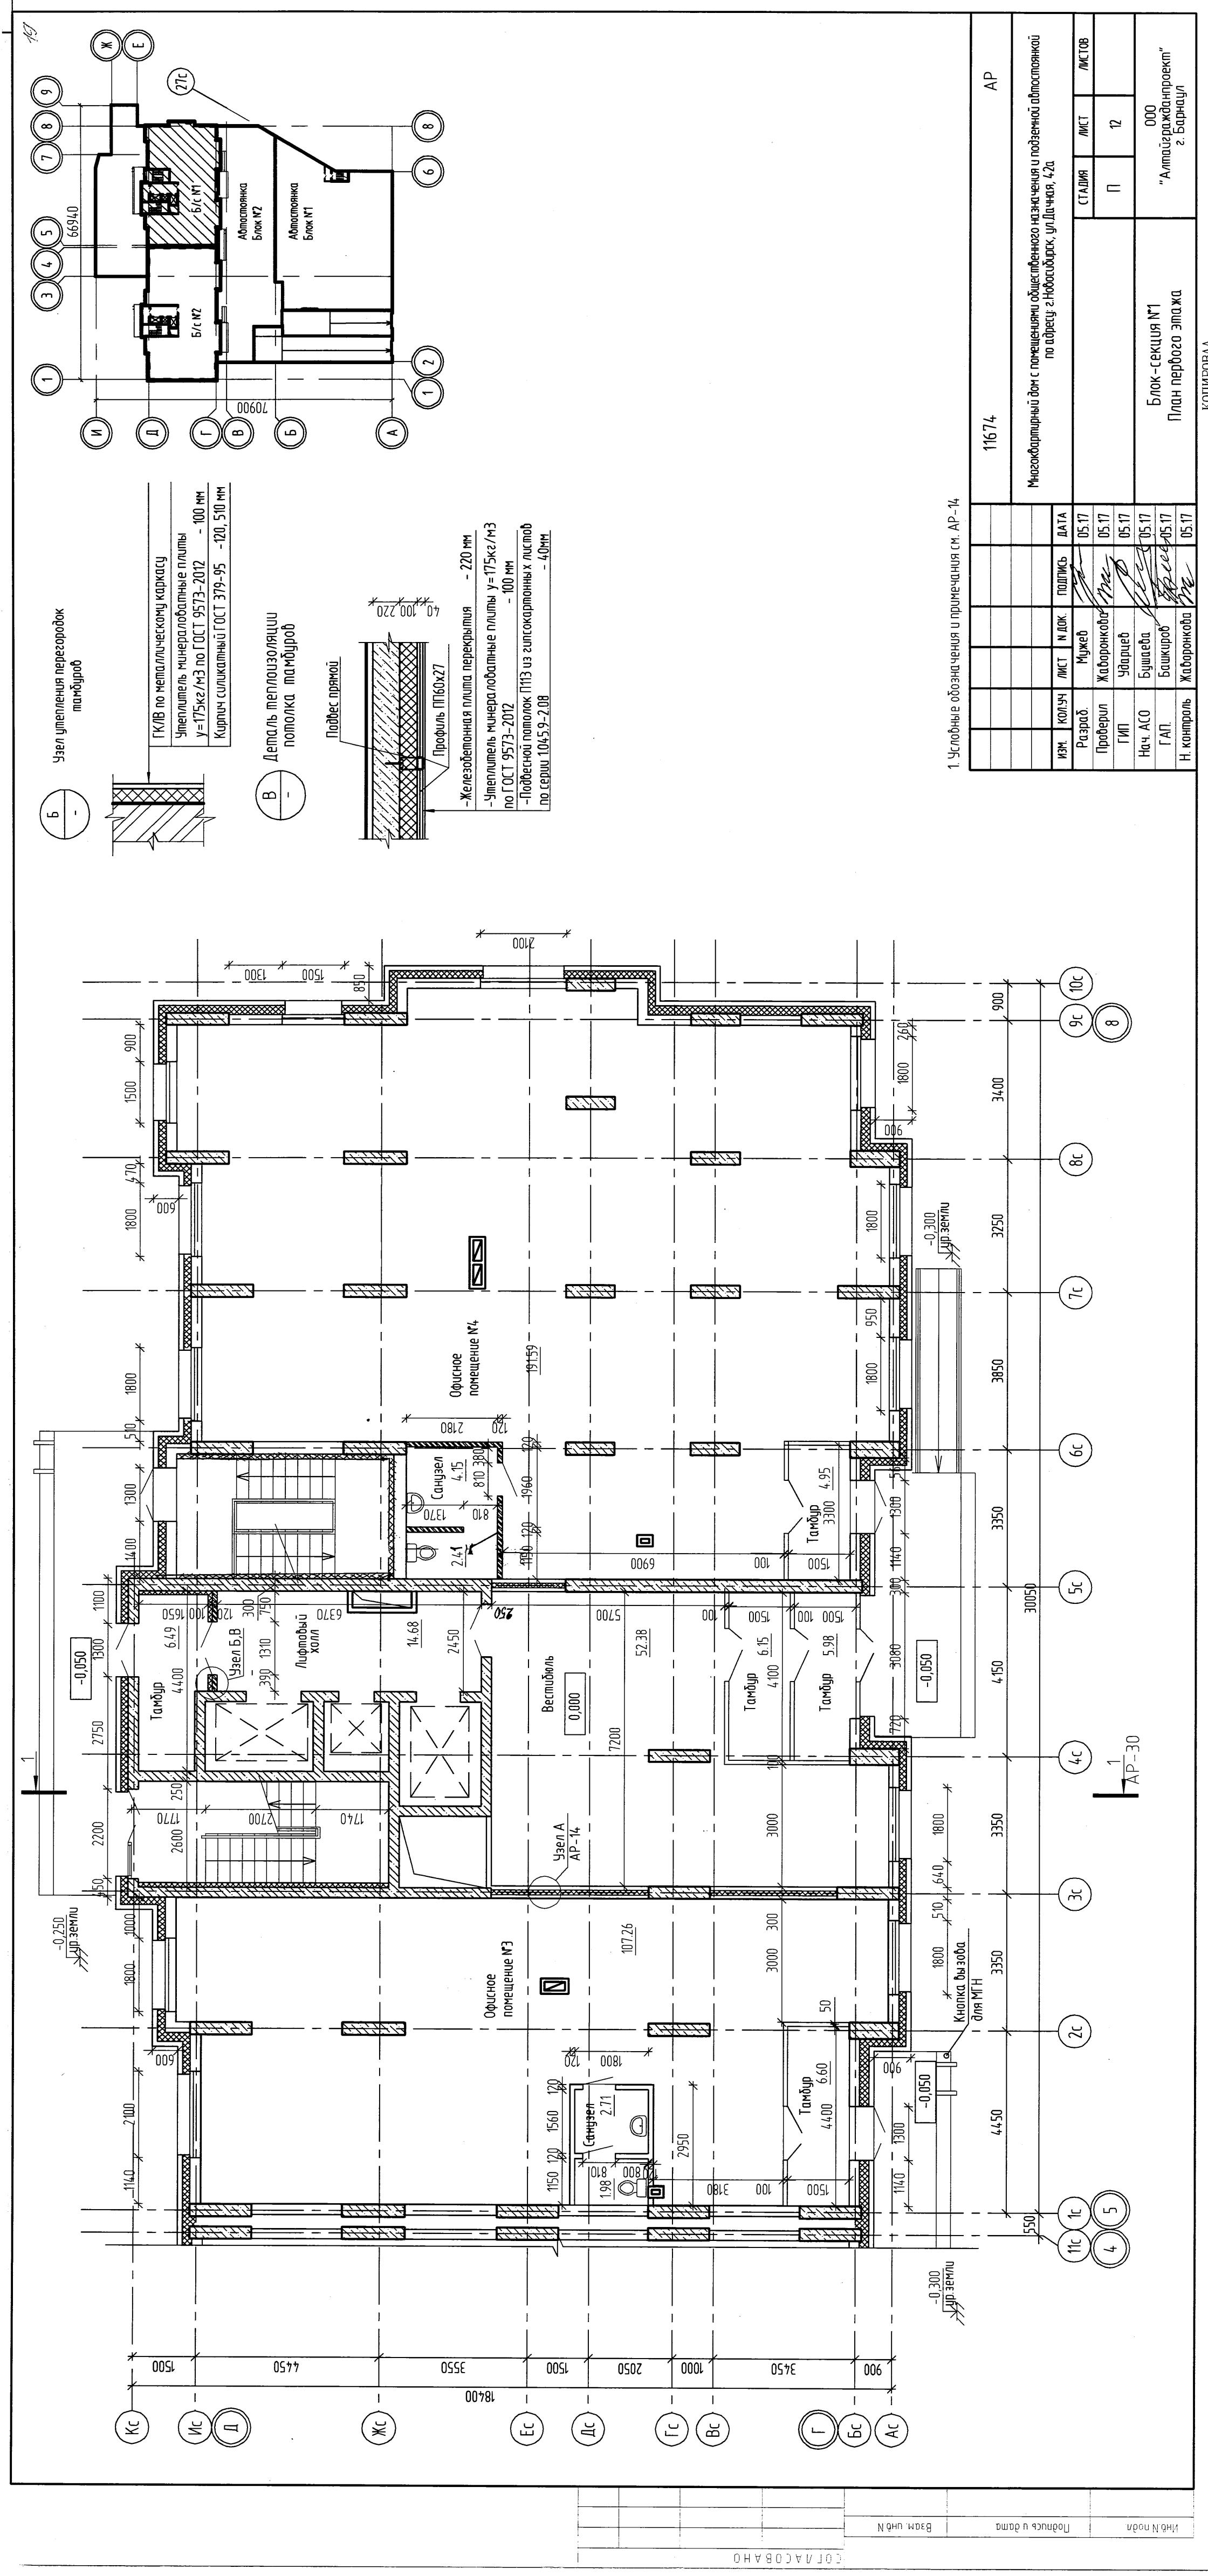


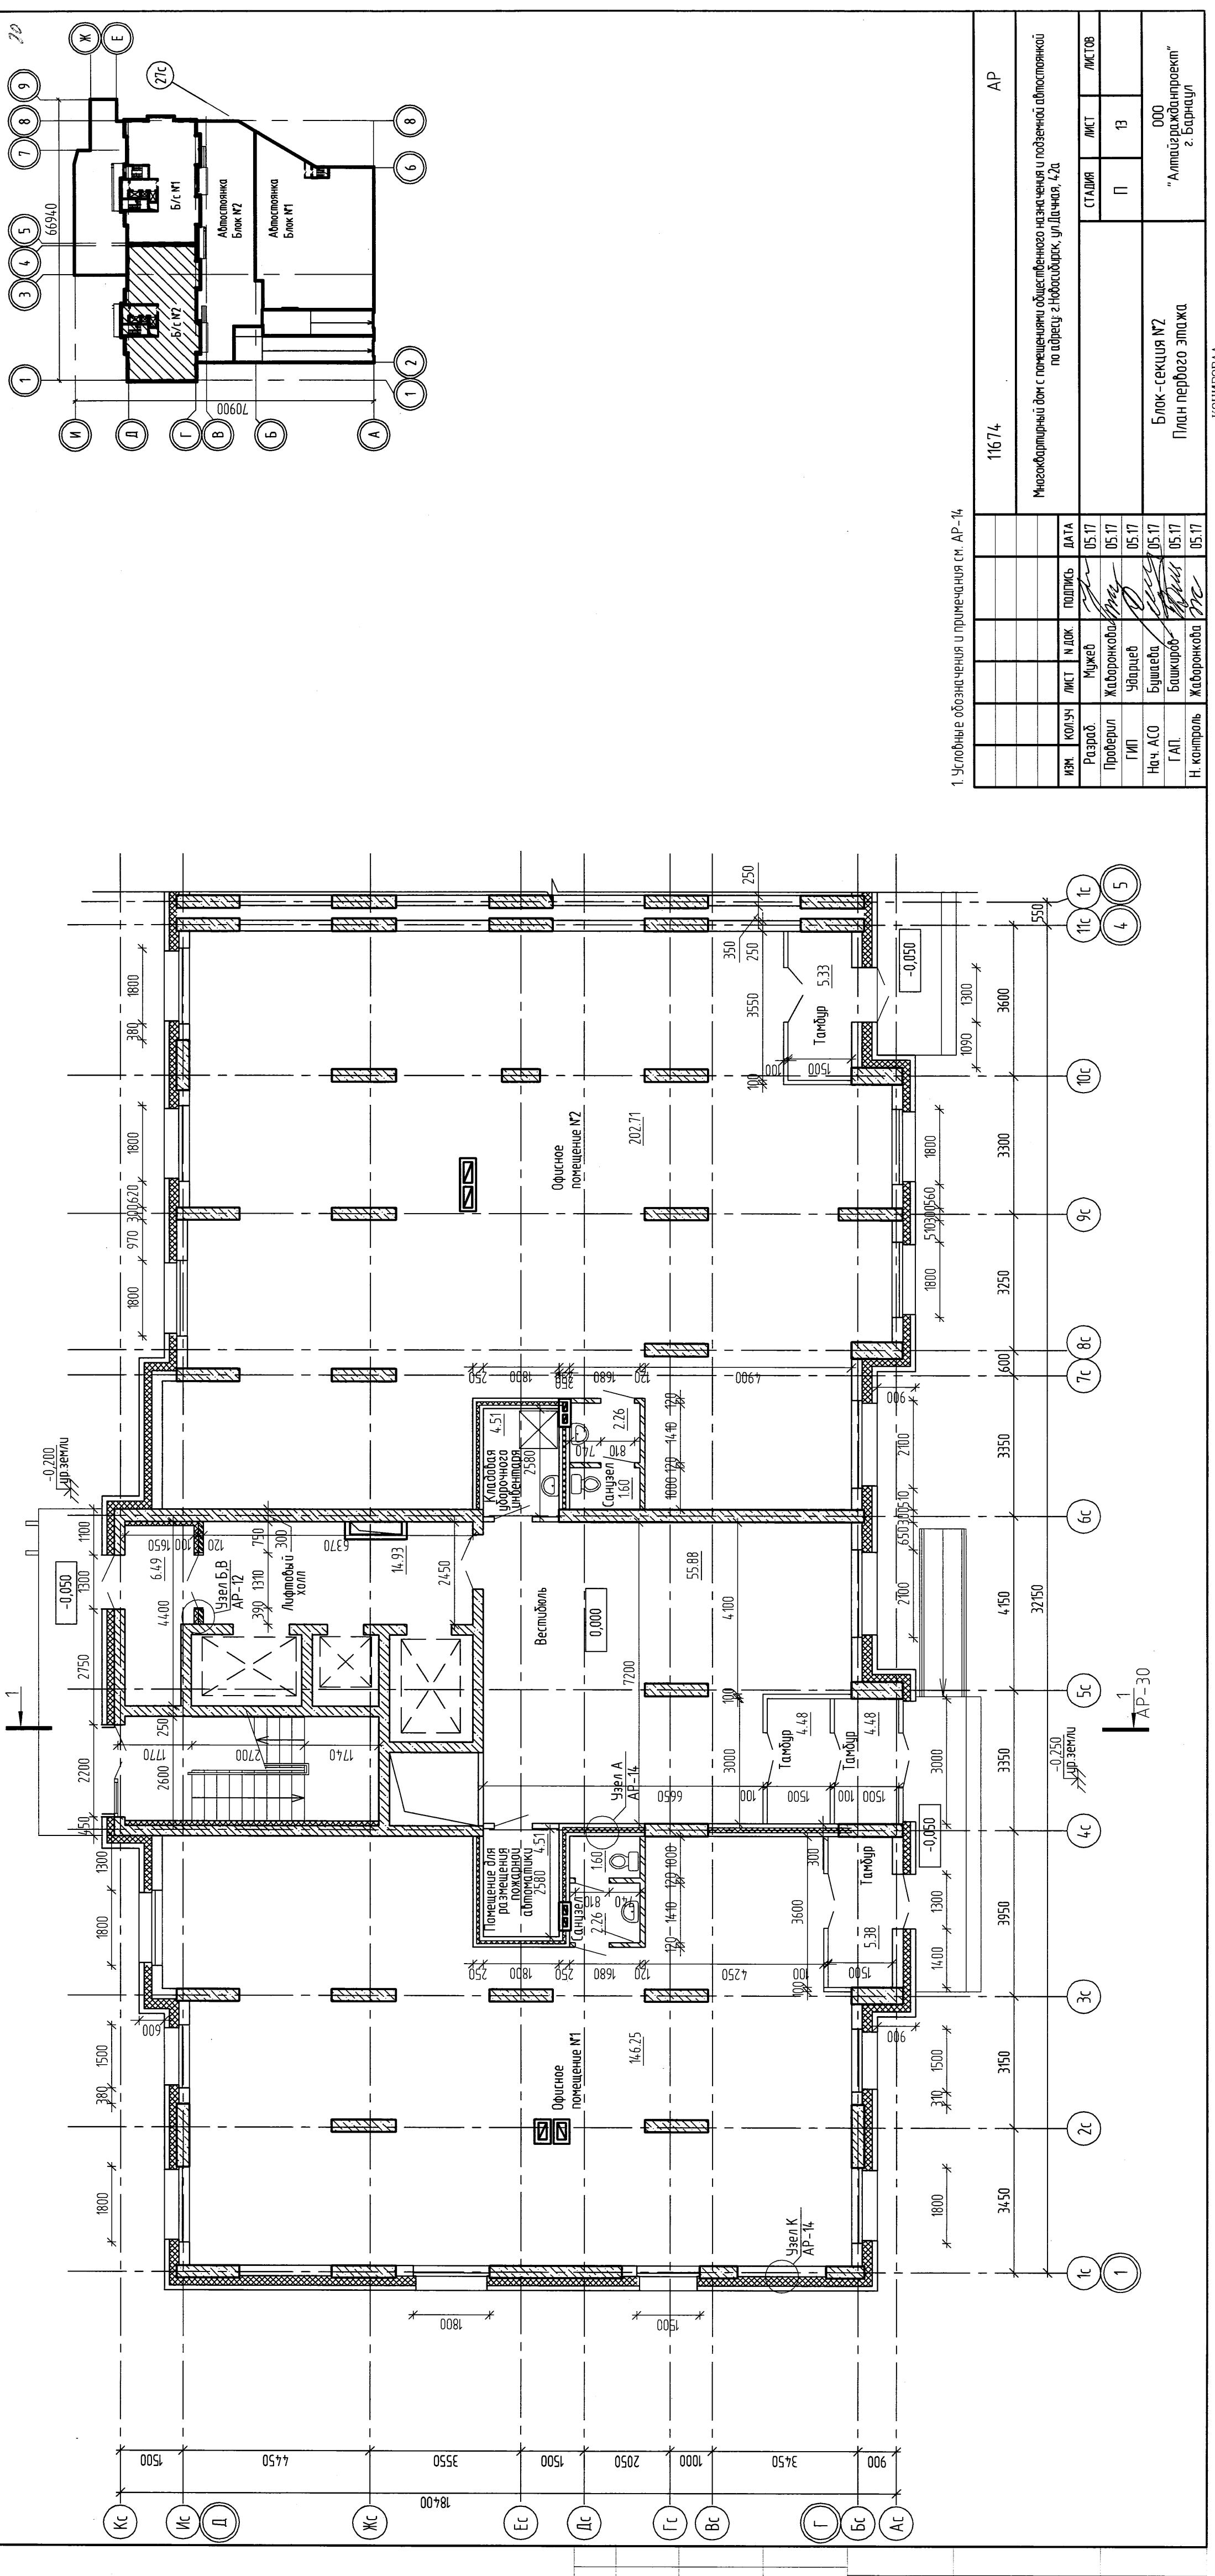


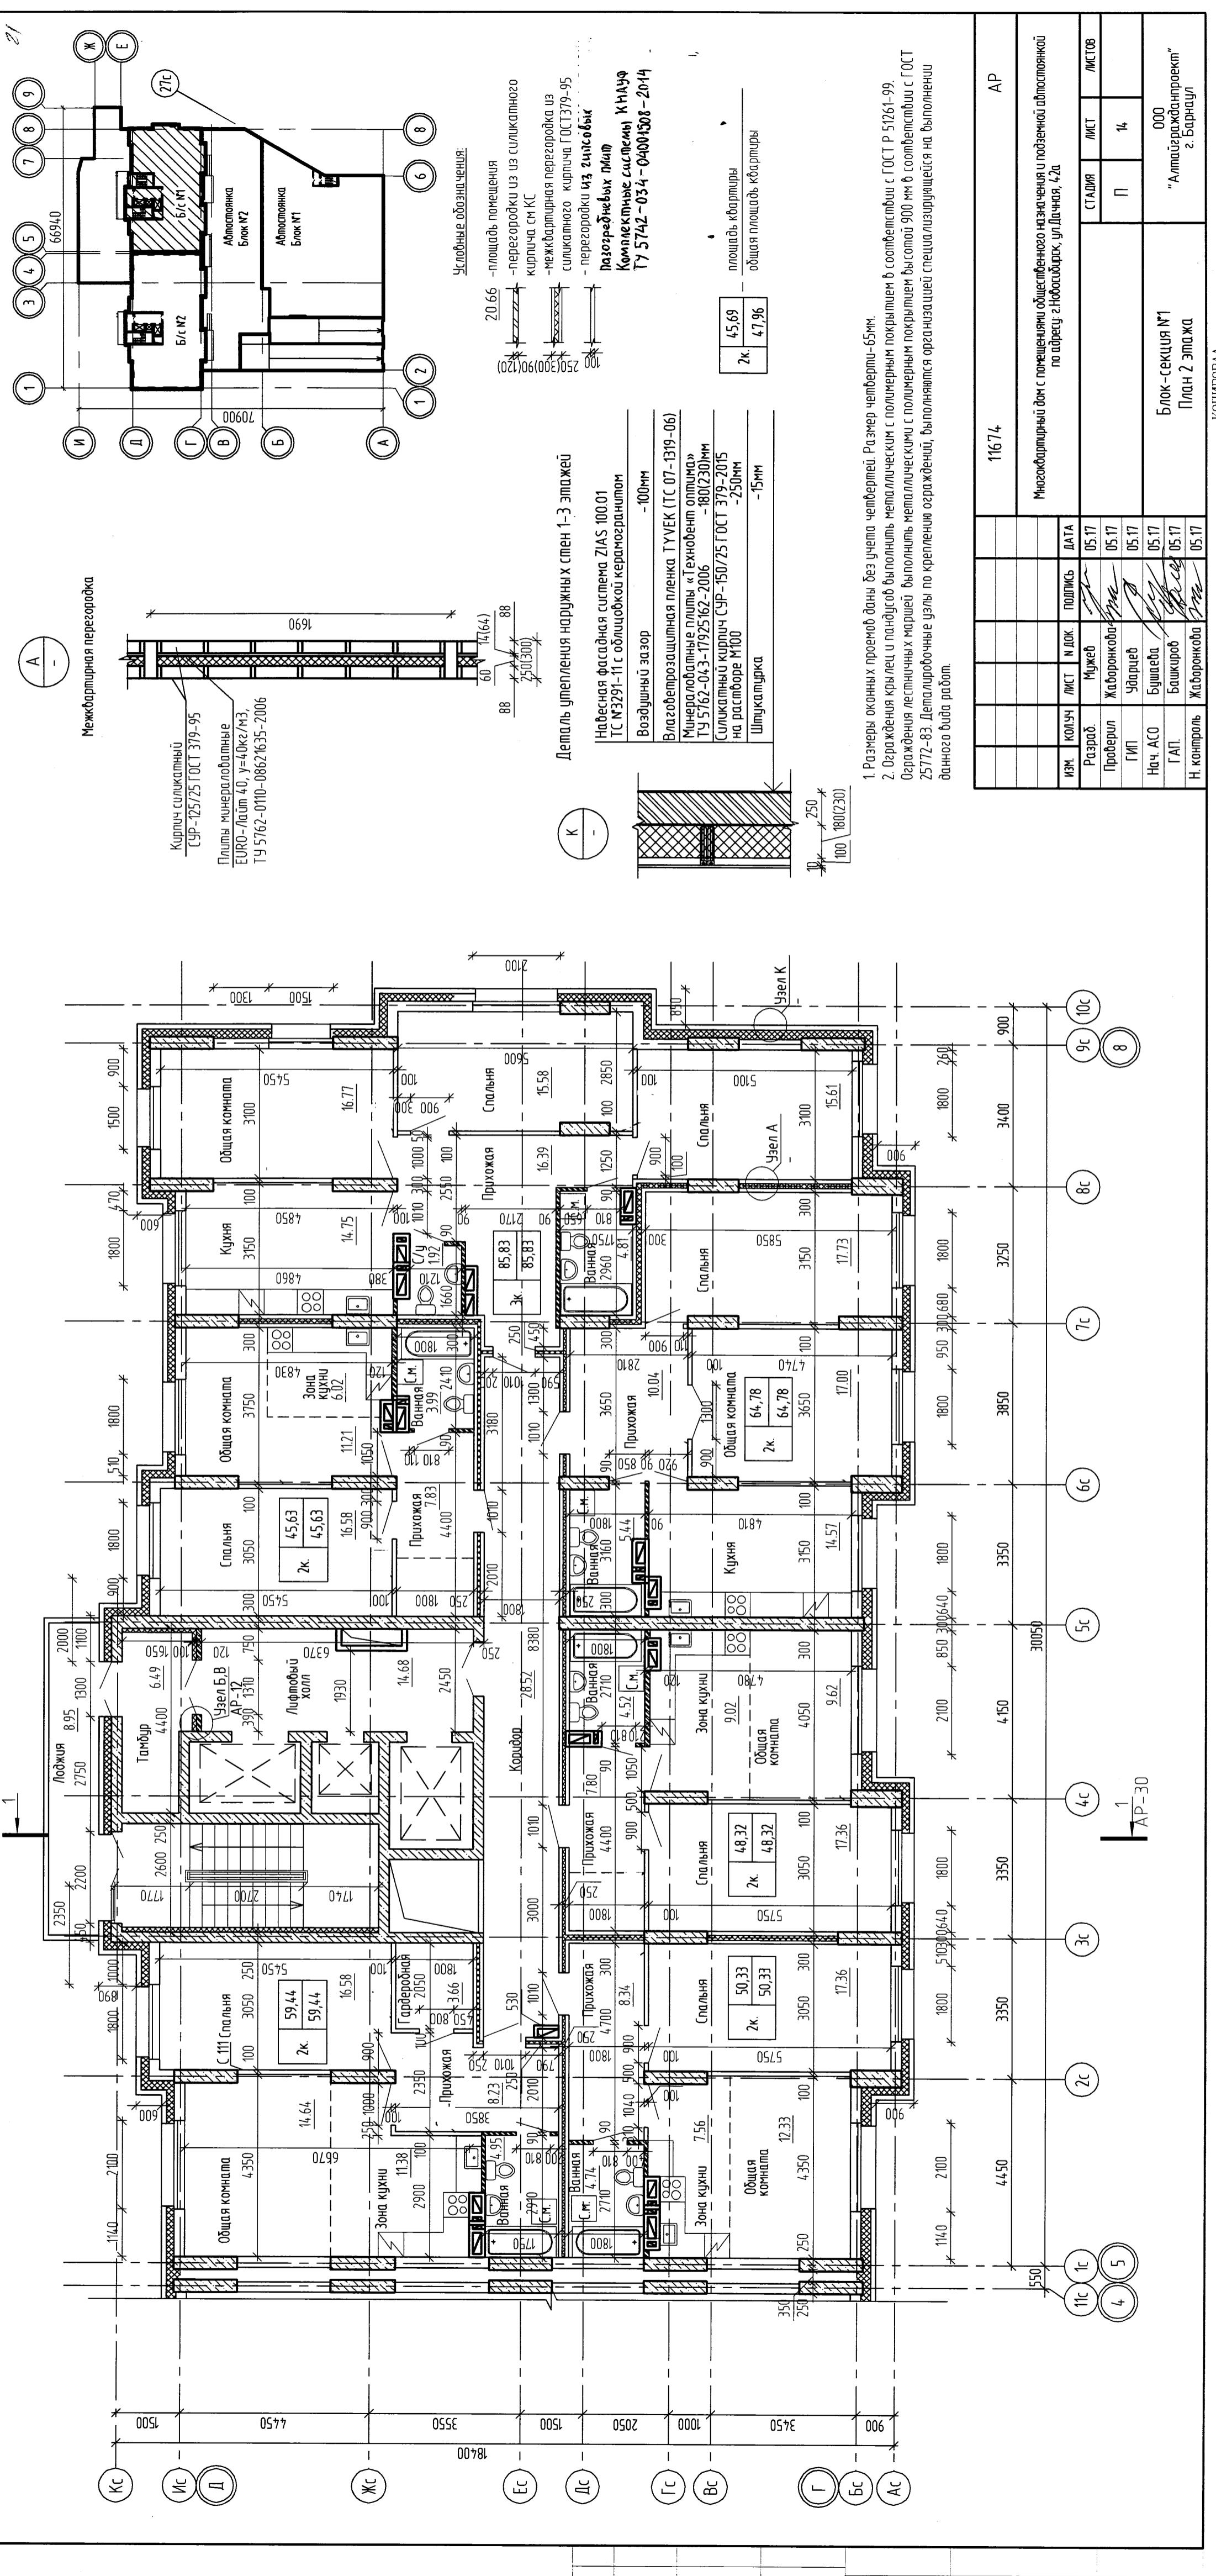

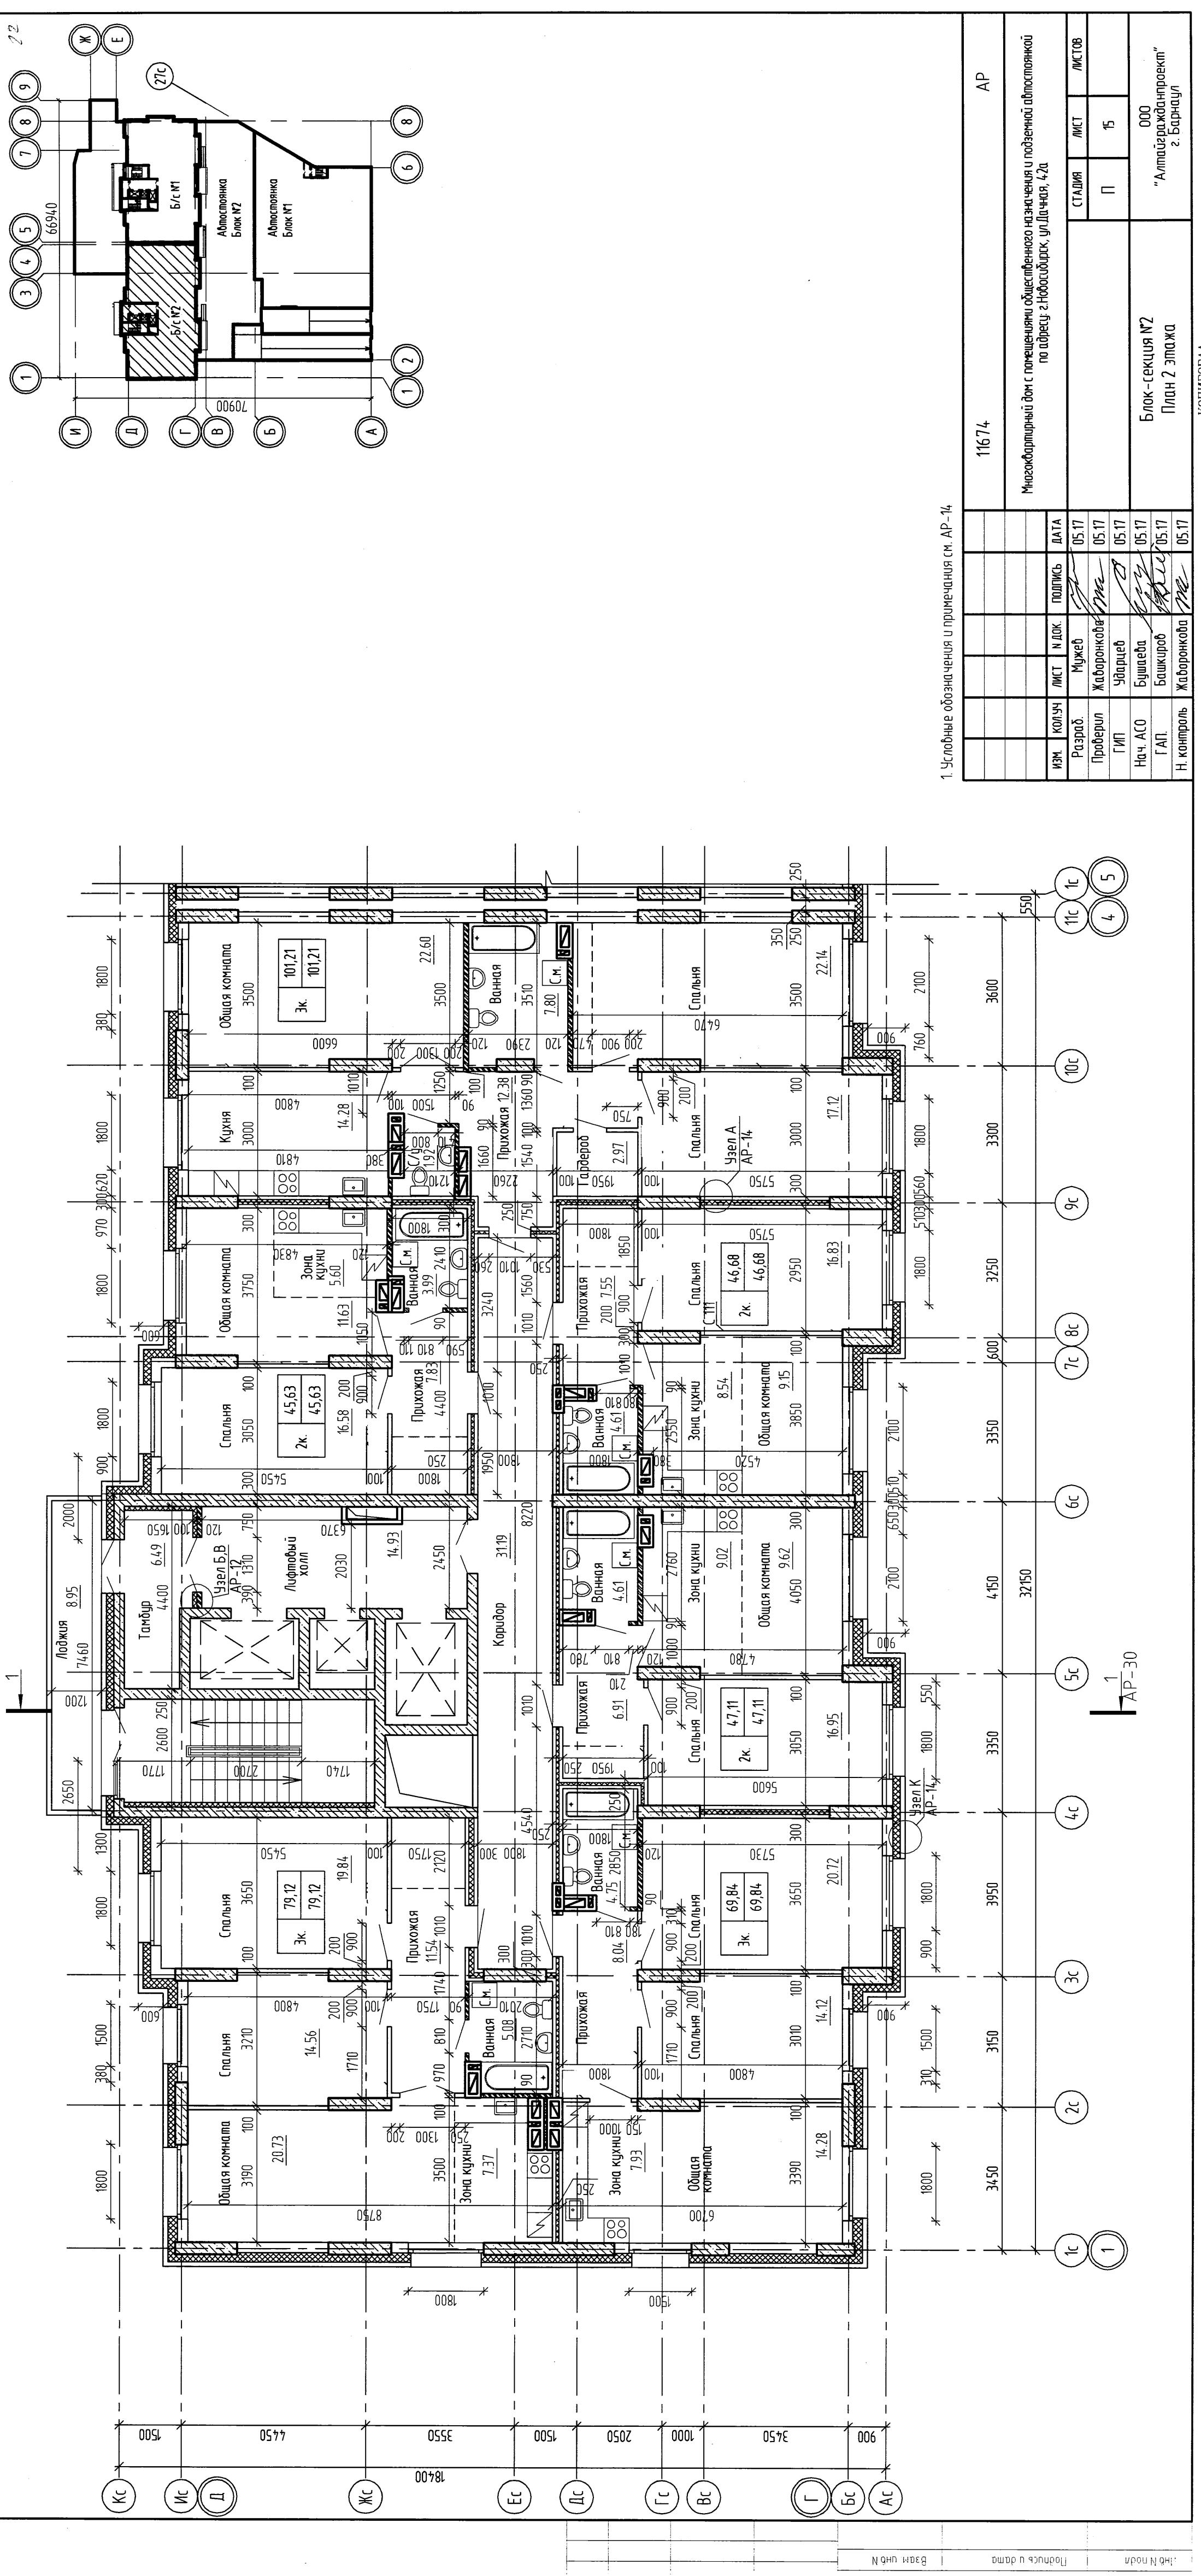

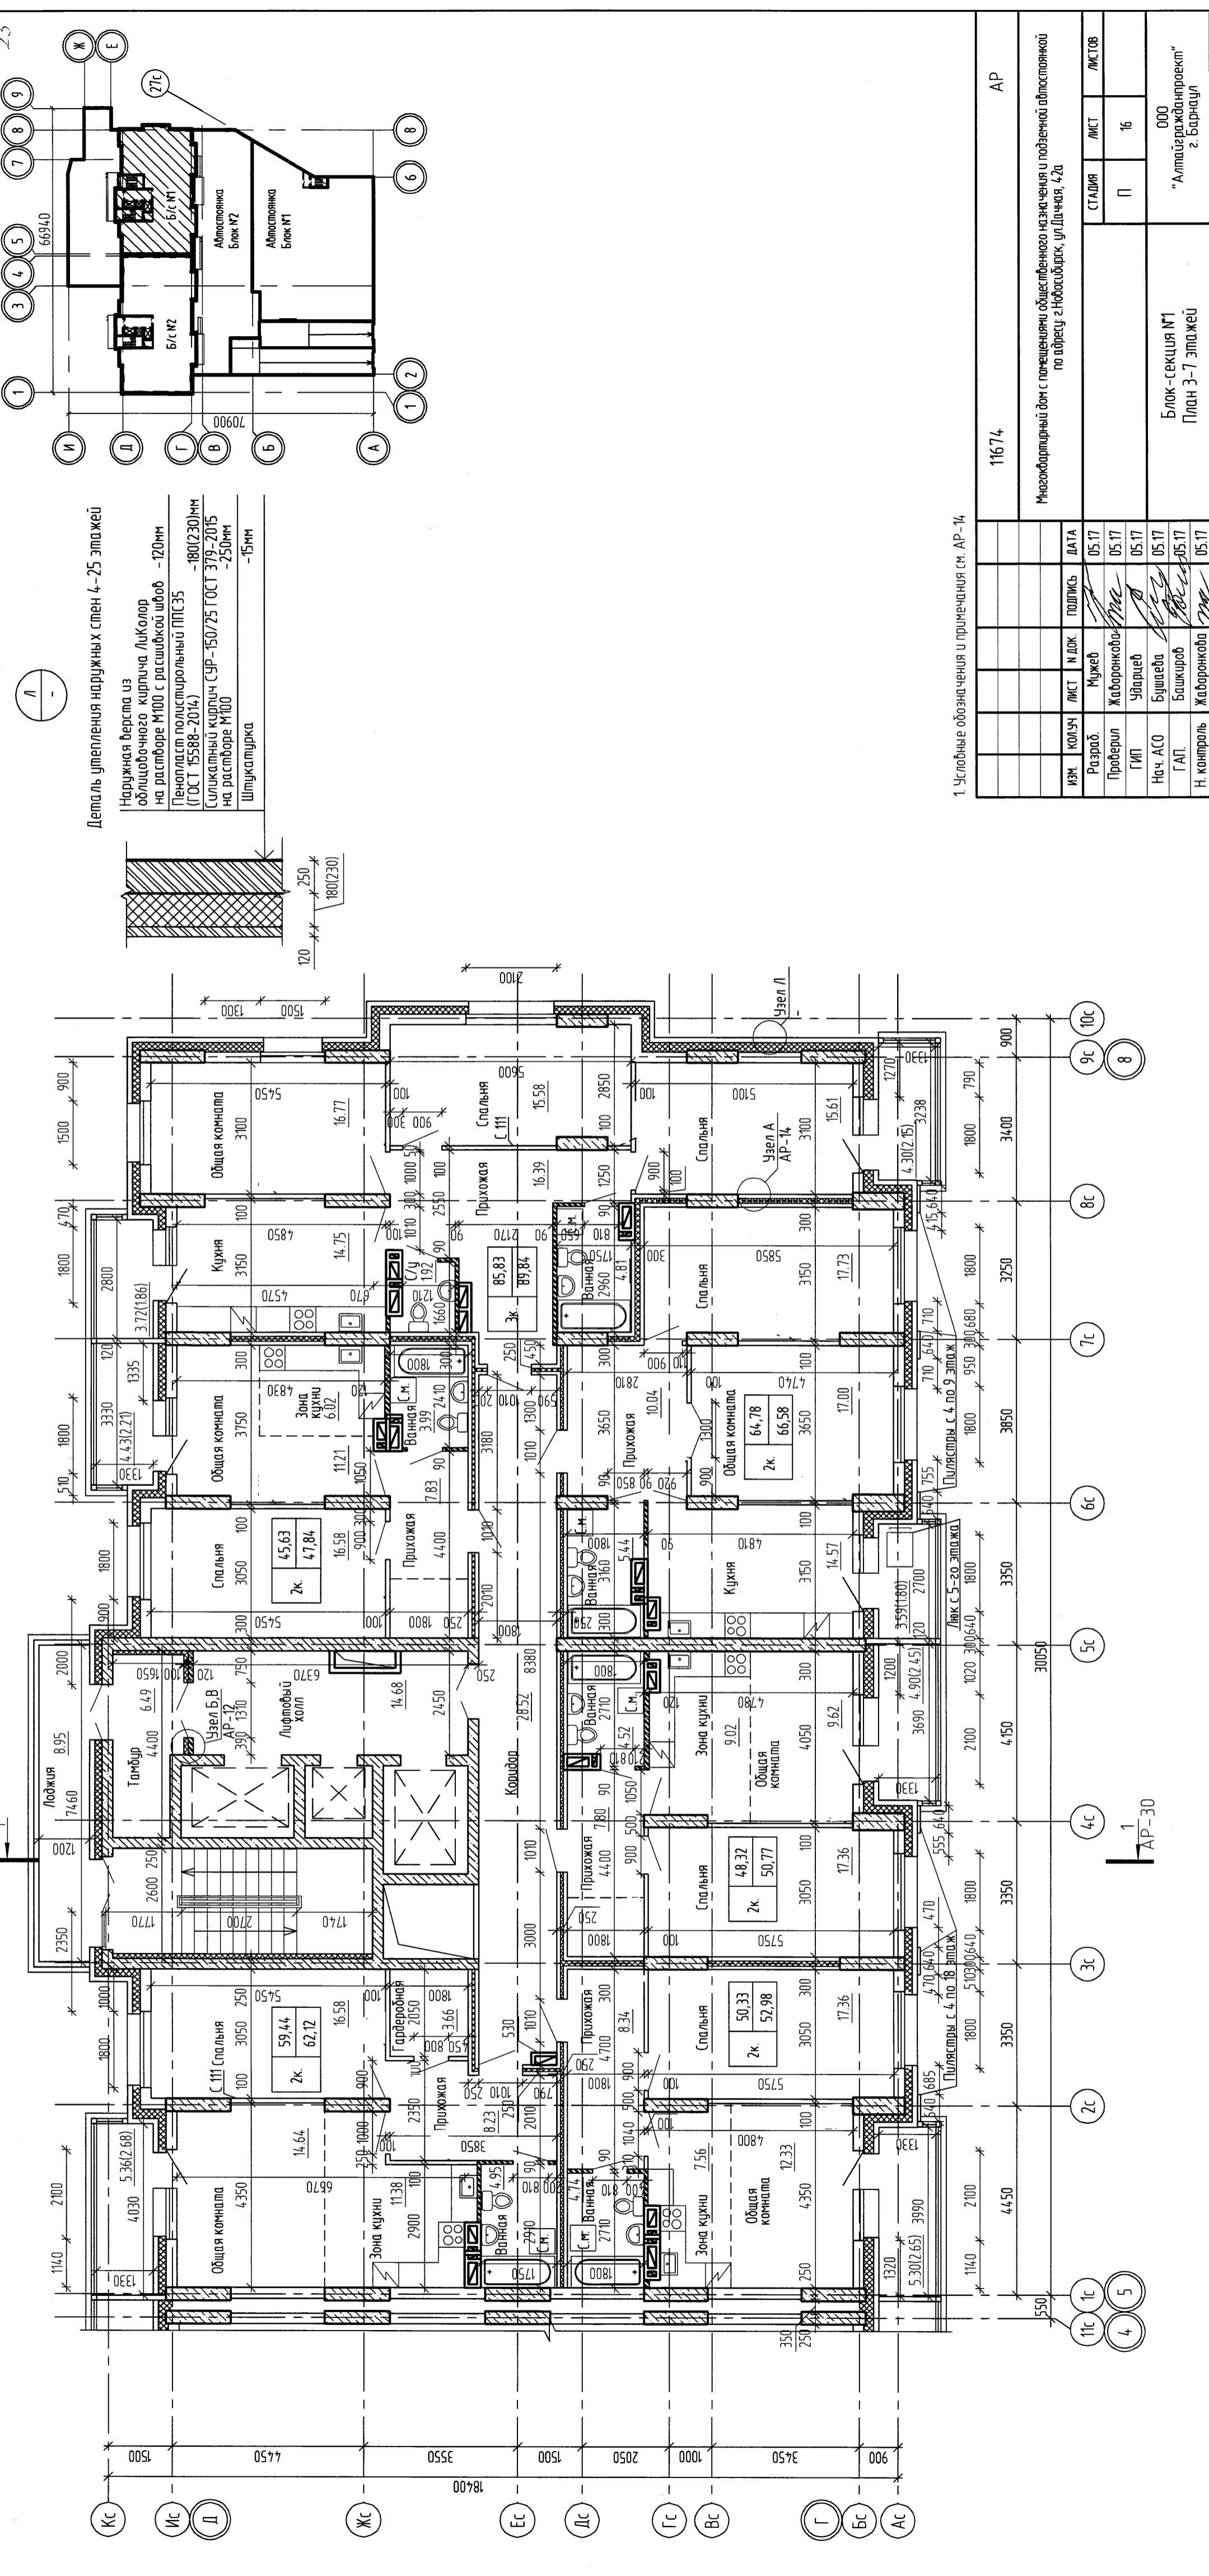

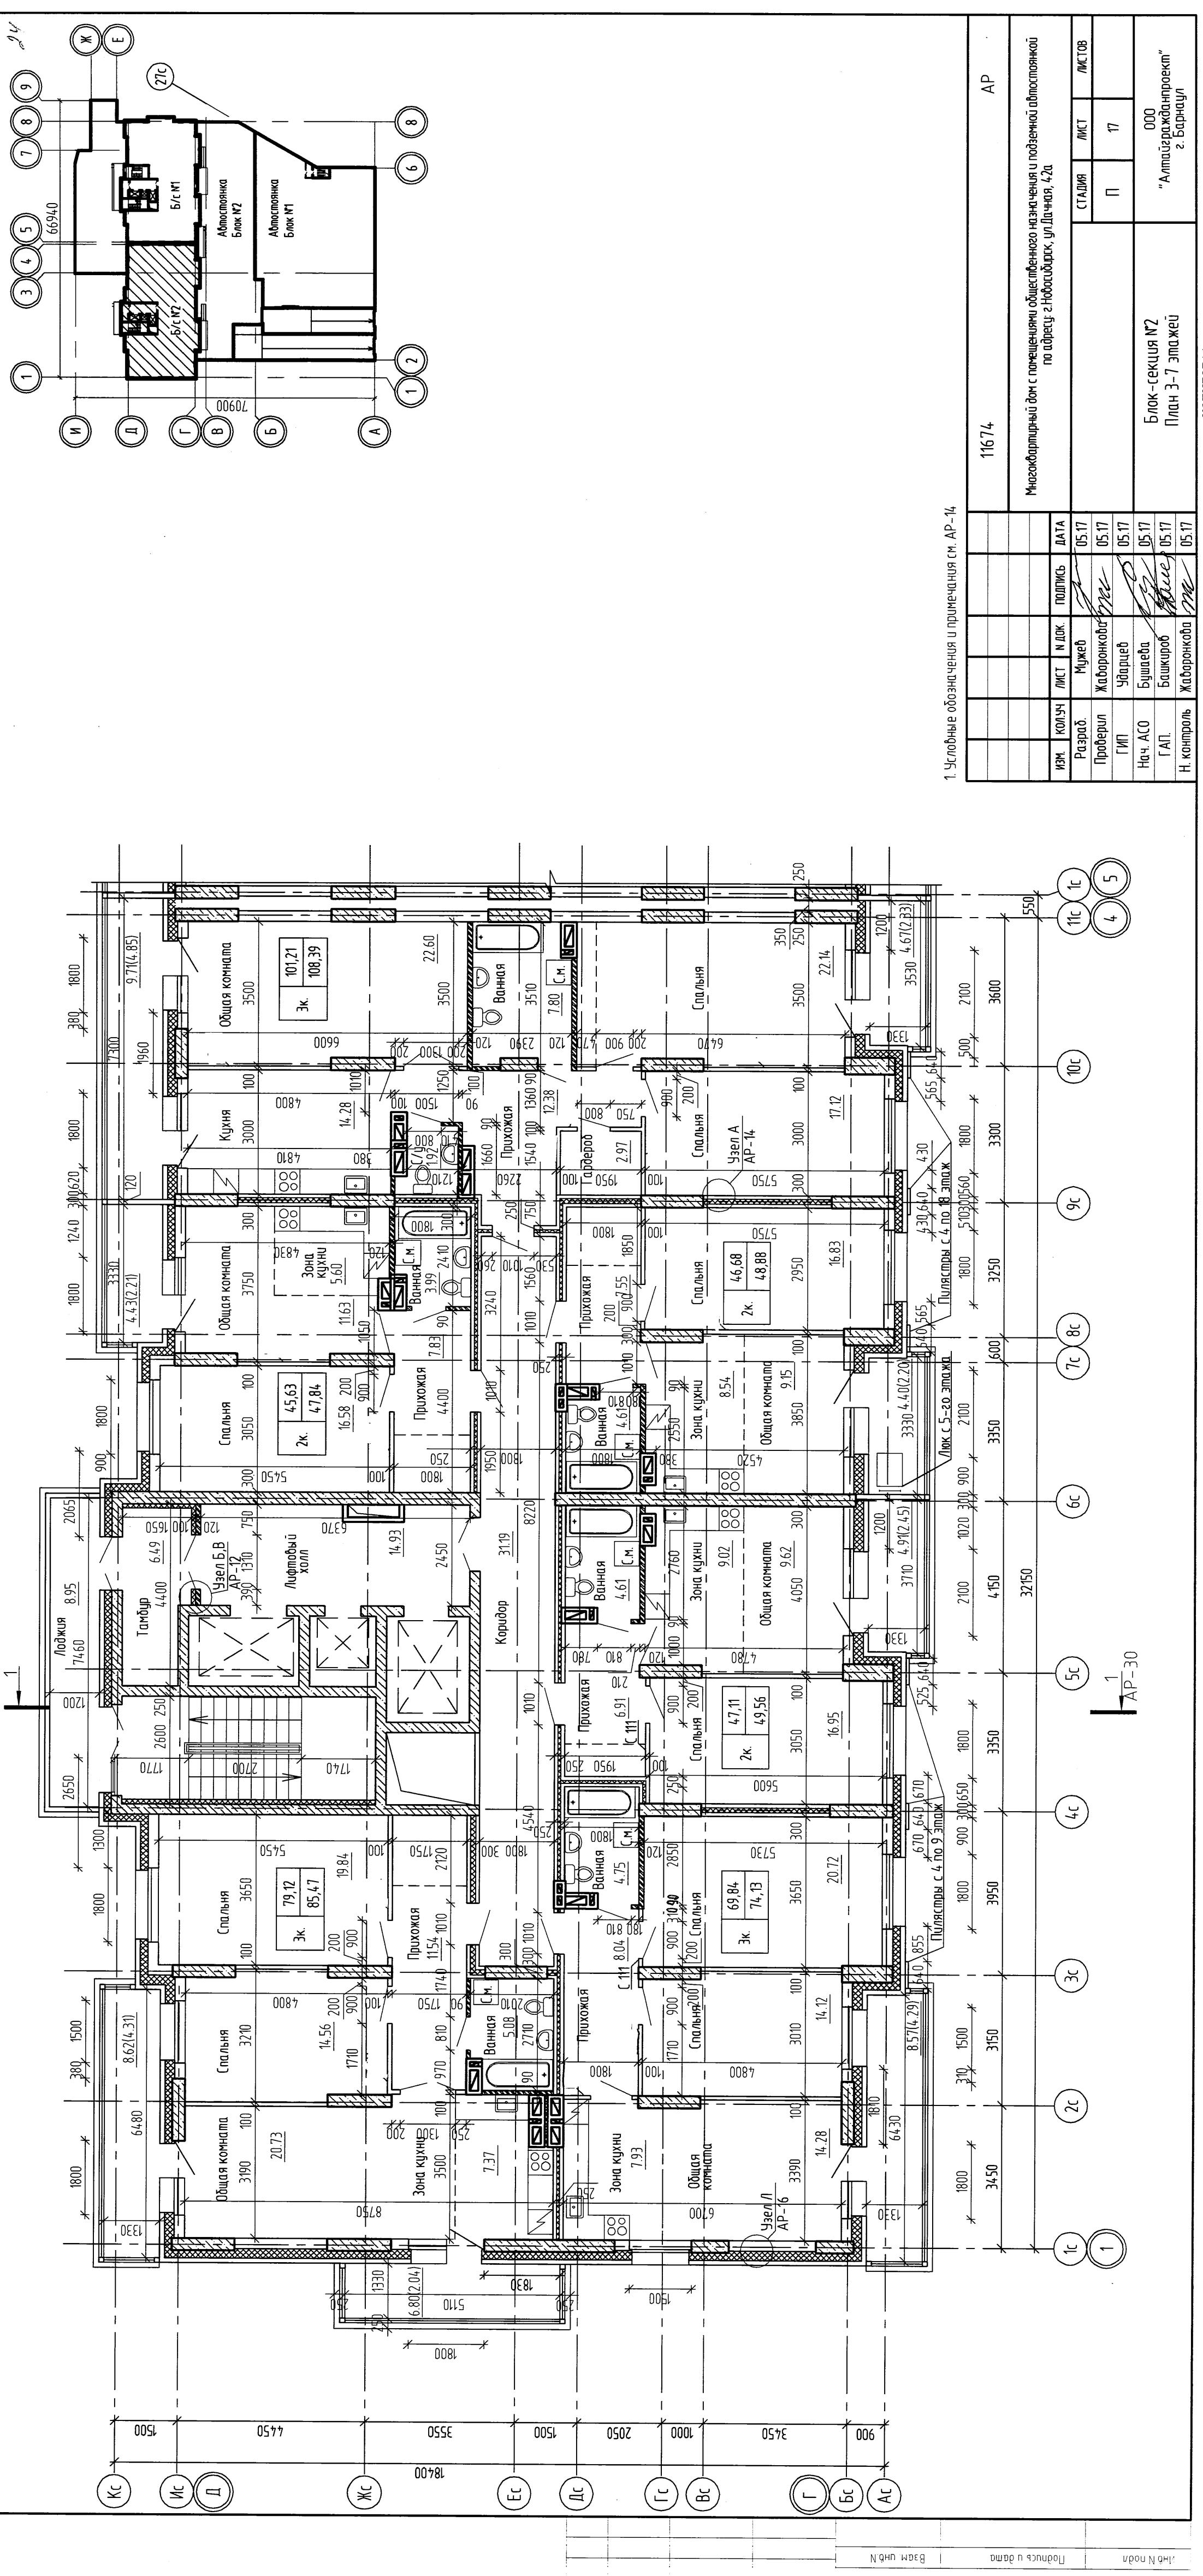

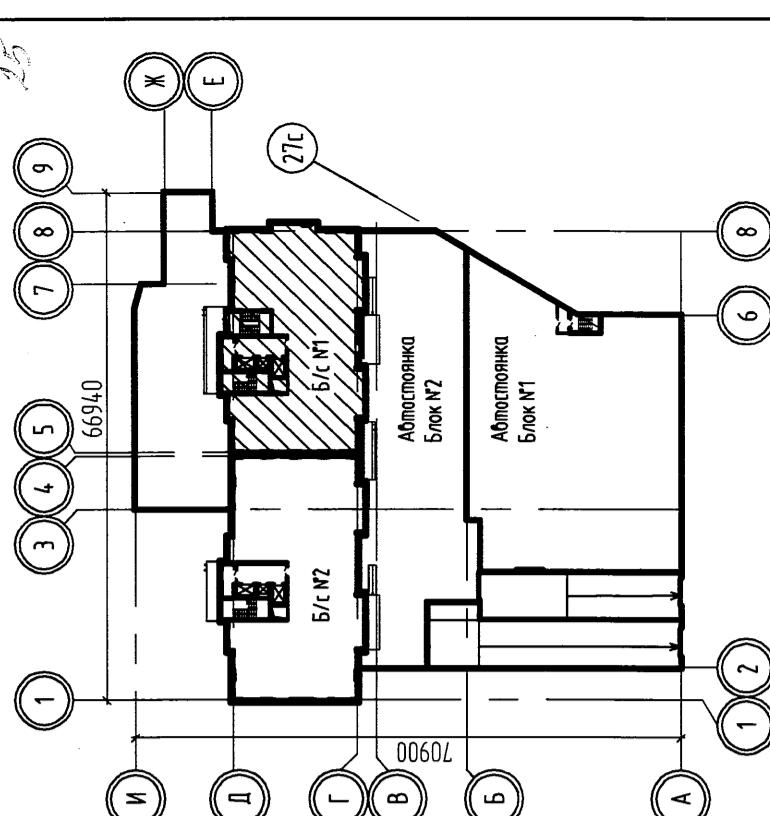

15

Многоквартирный дом с подземным гаражом и подземной парковкой по адресу: г. Новосибирск, ул. Чкалов, 4, 20

Блок-секция №1  
План 8 этажа


000 "АлтоГраджПроект"  
г. Барнаул


П	МСТ	ЛСТ	стадия
			Копировала


1. Условные обозначения и примечания см. АР 14


11674


AP

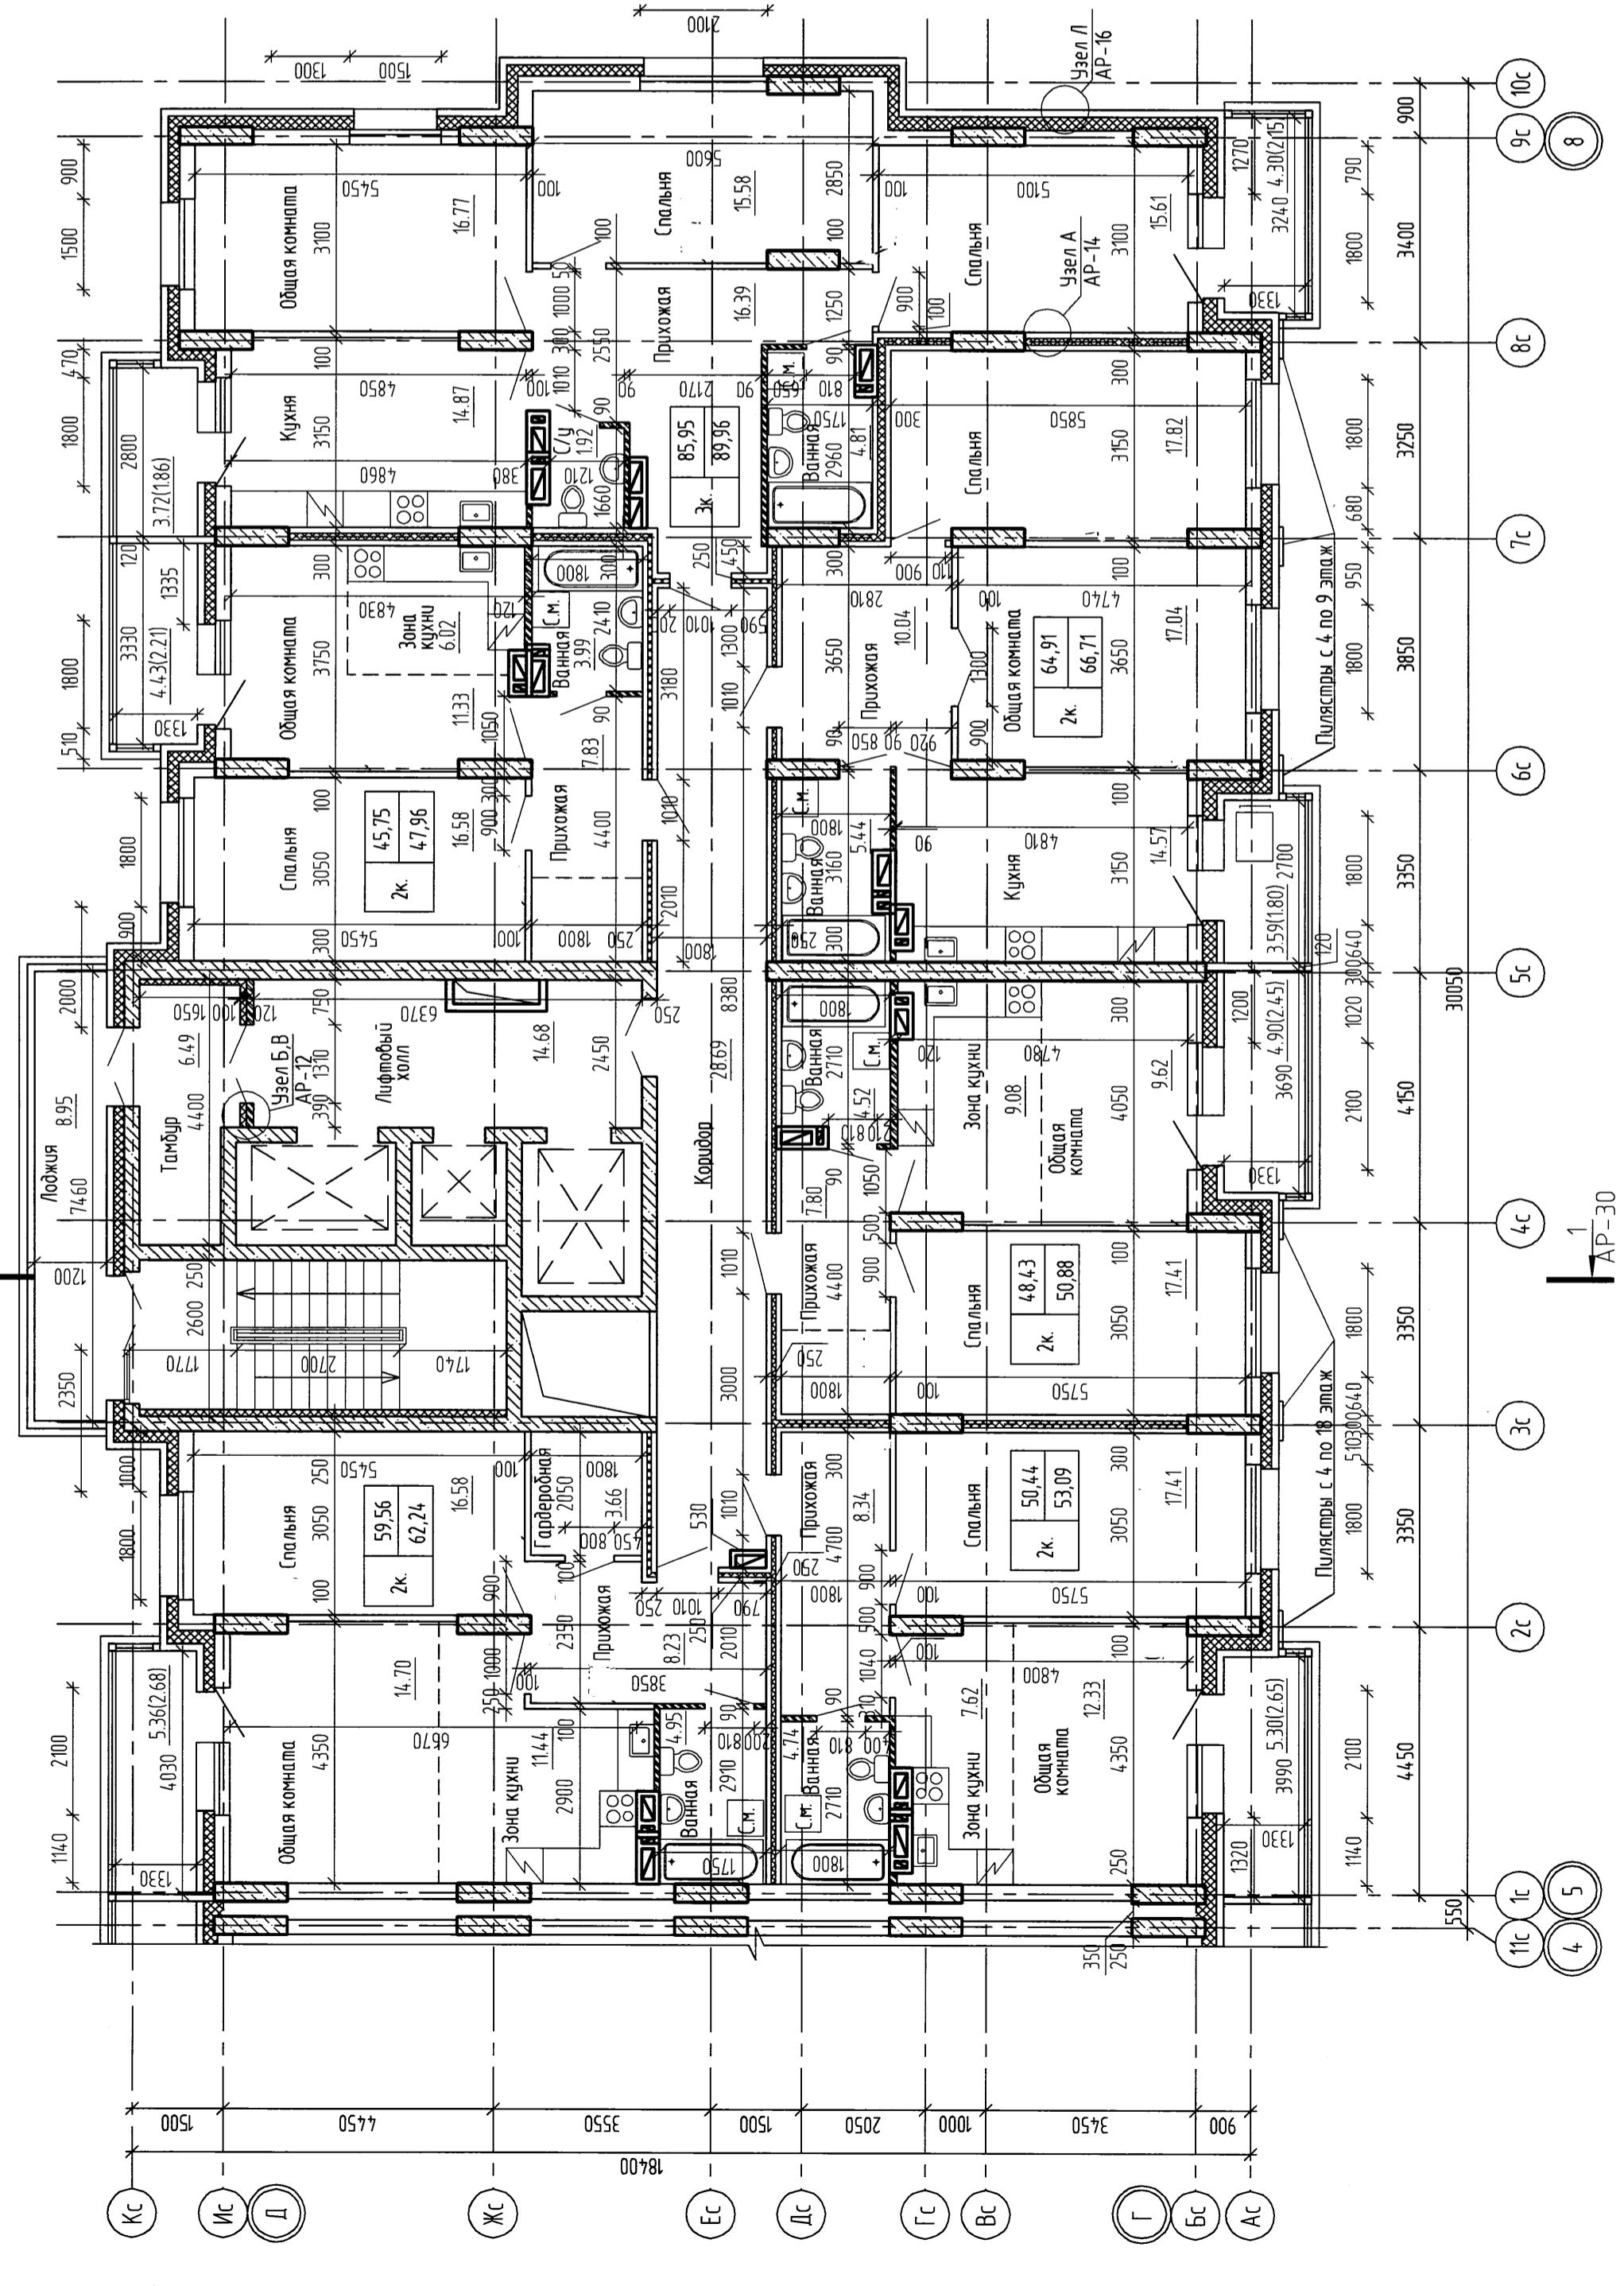

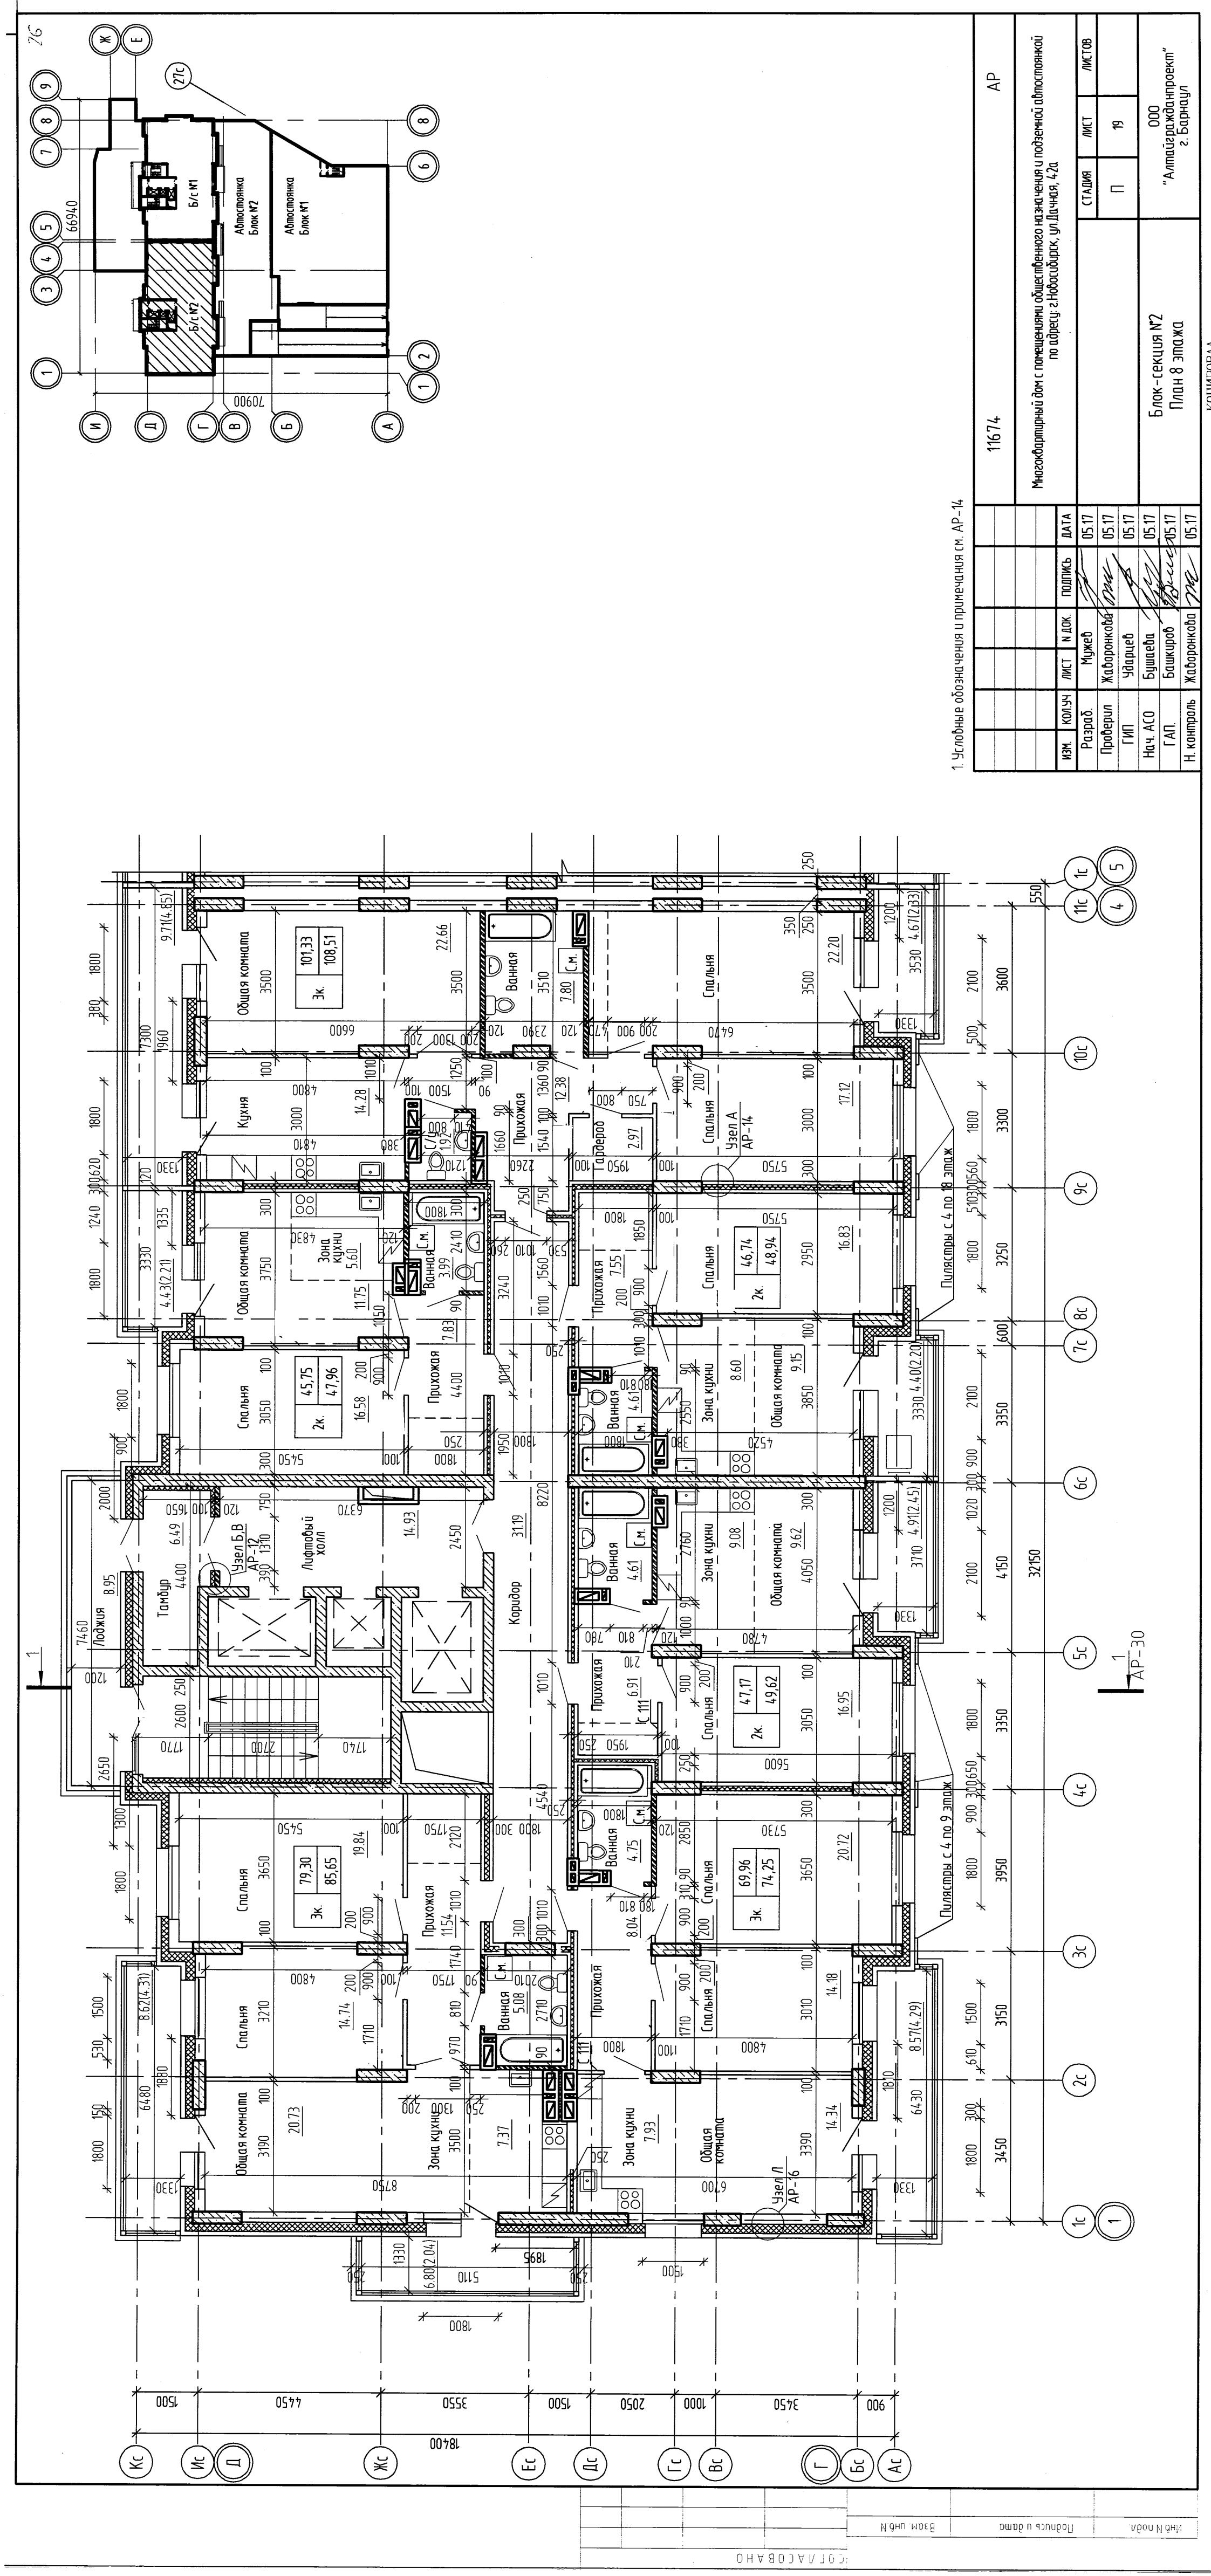

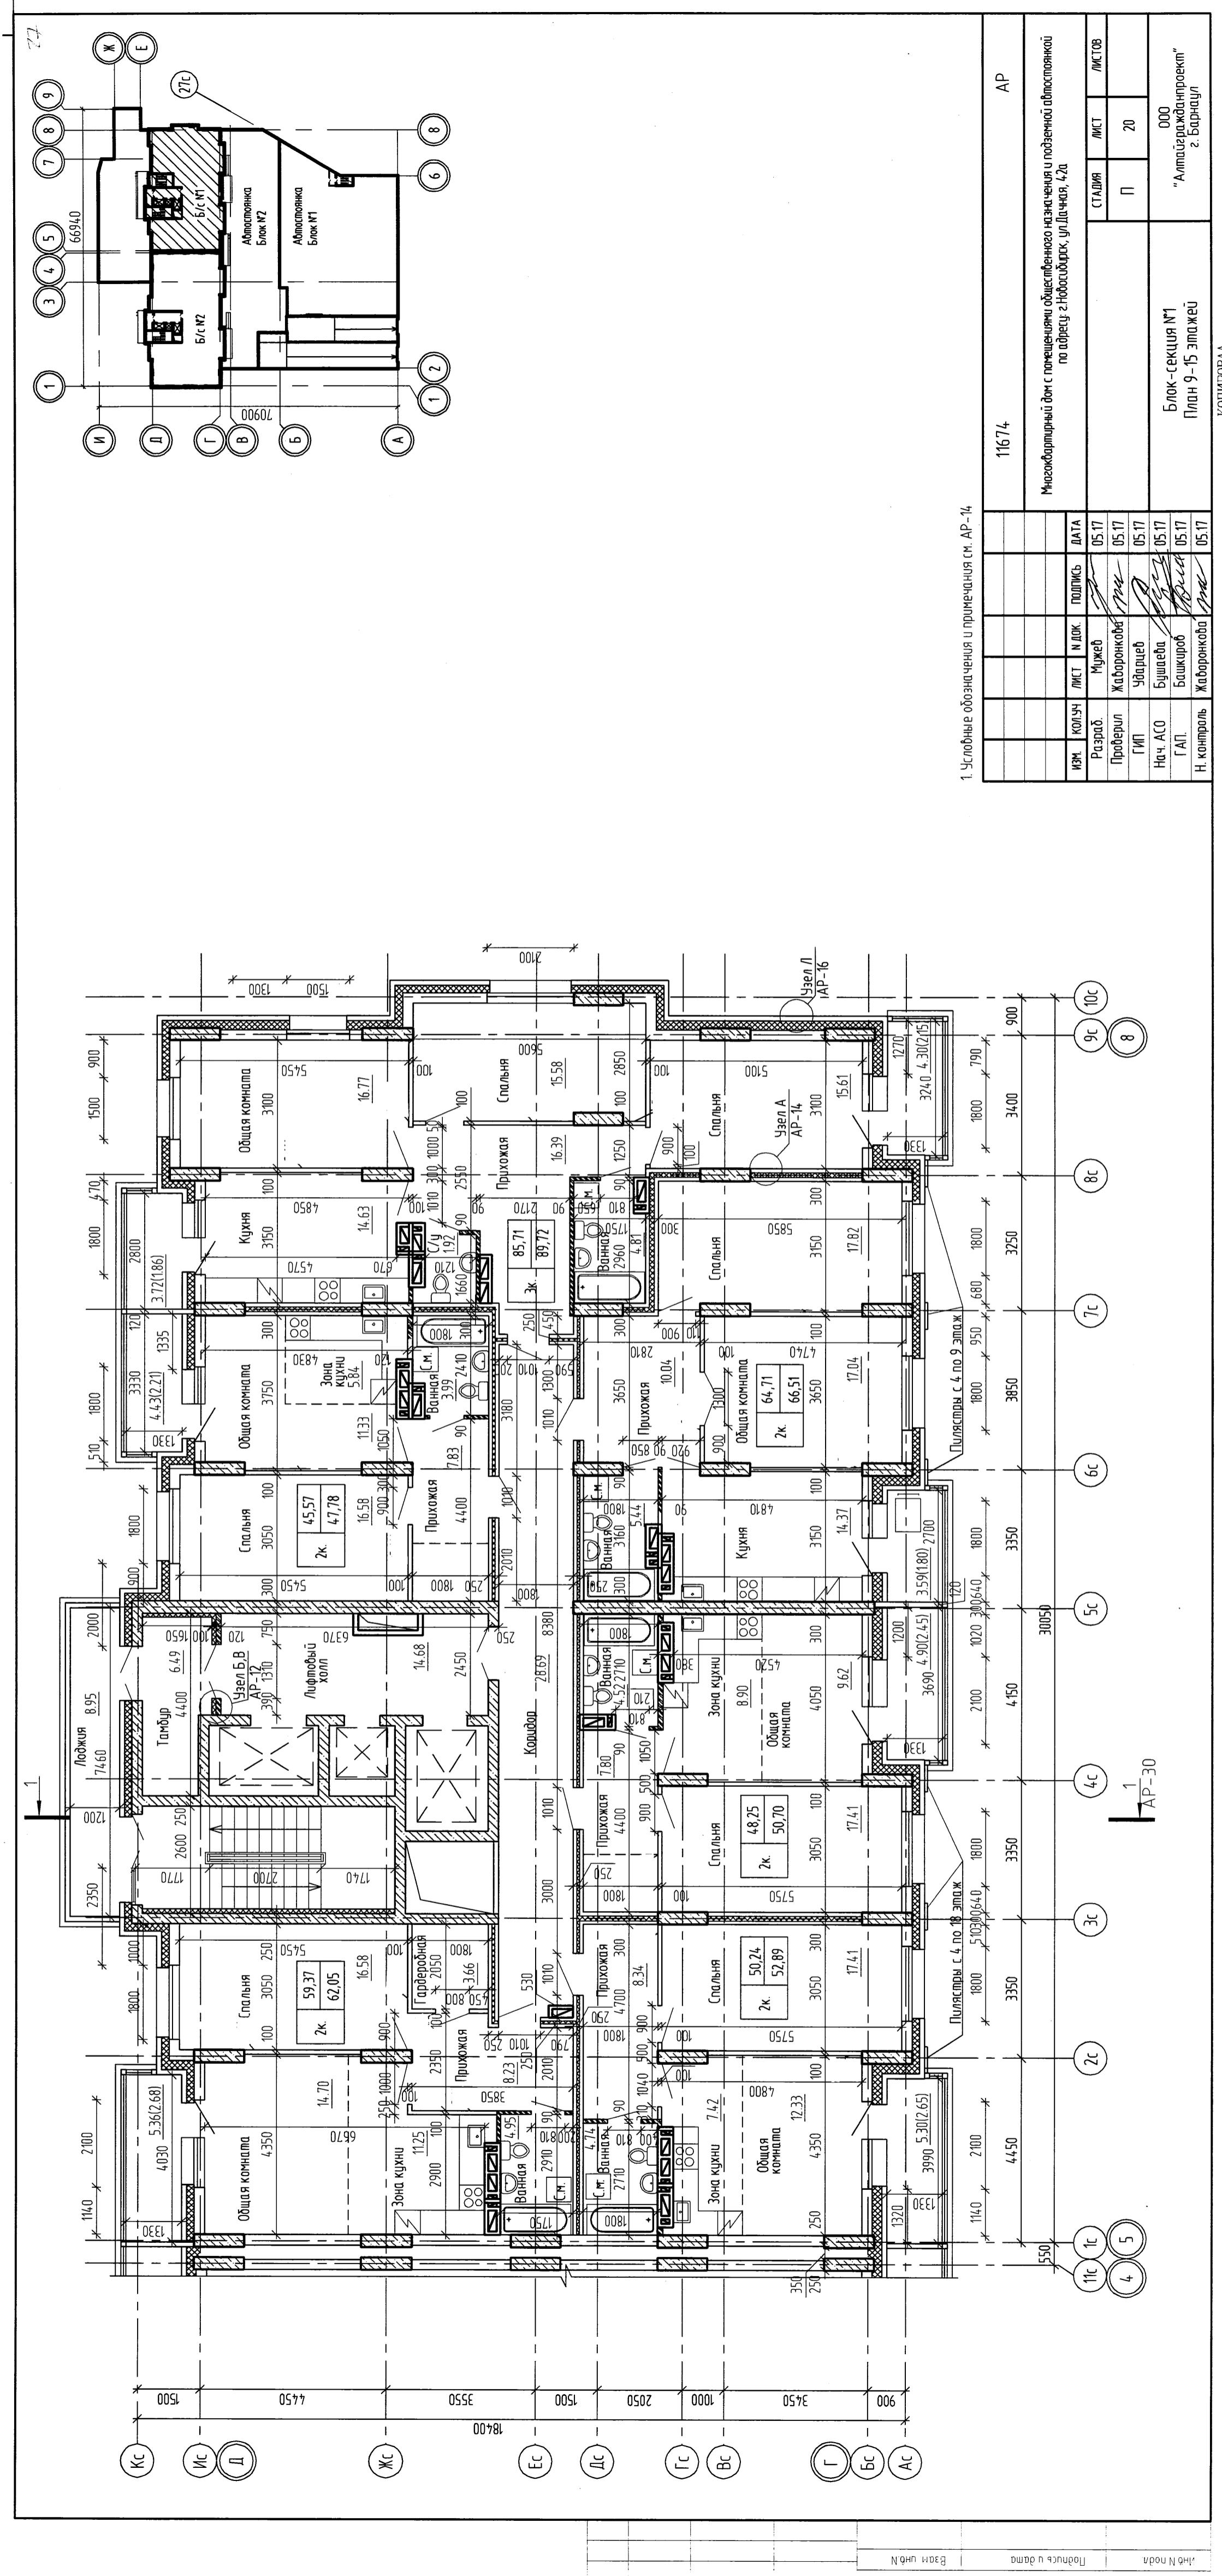

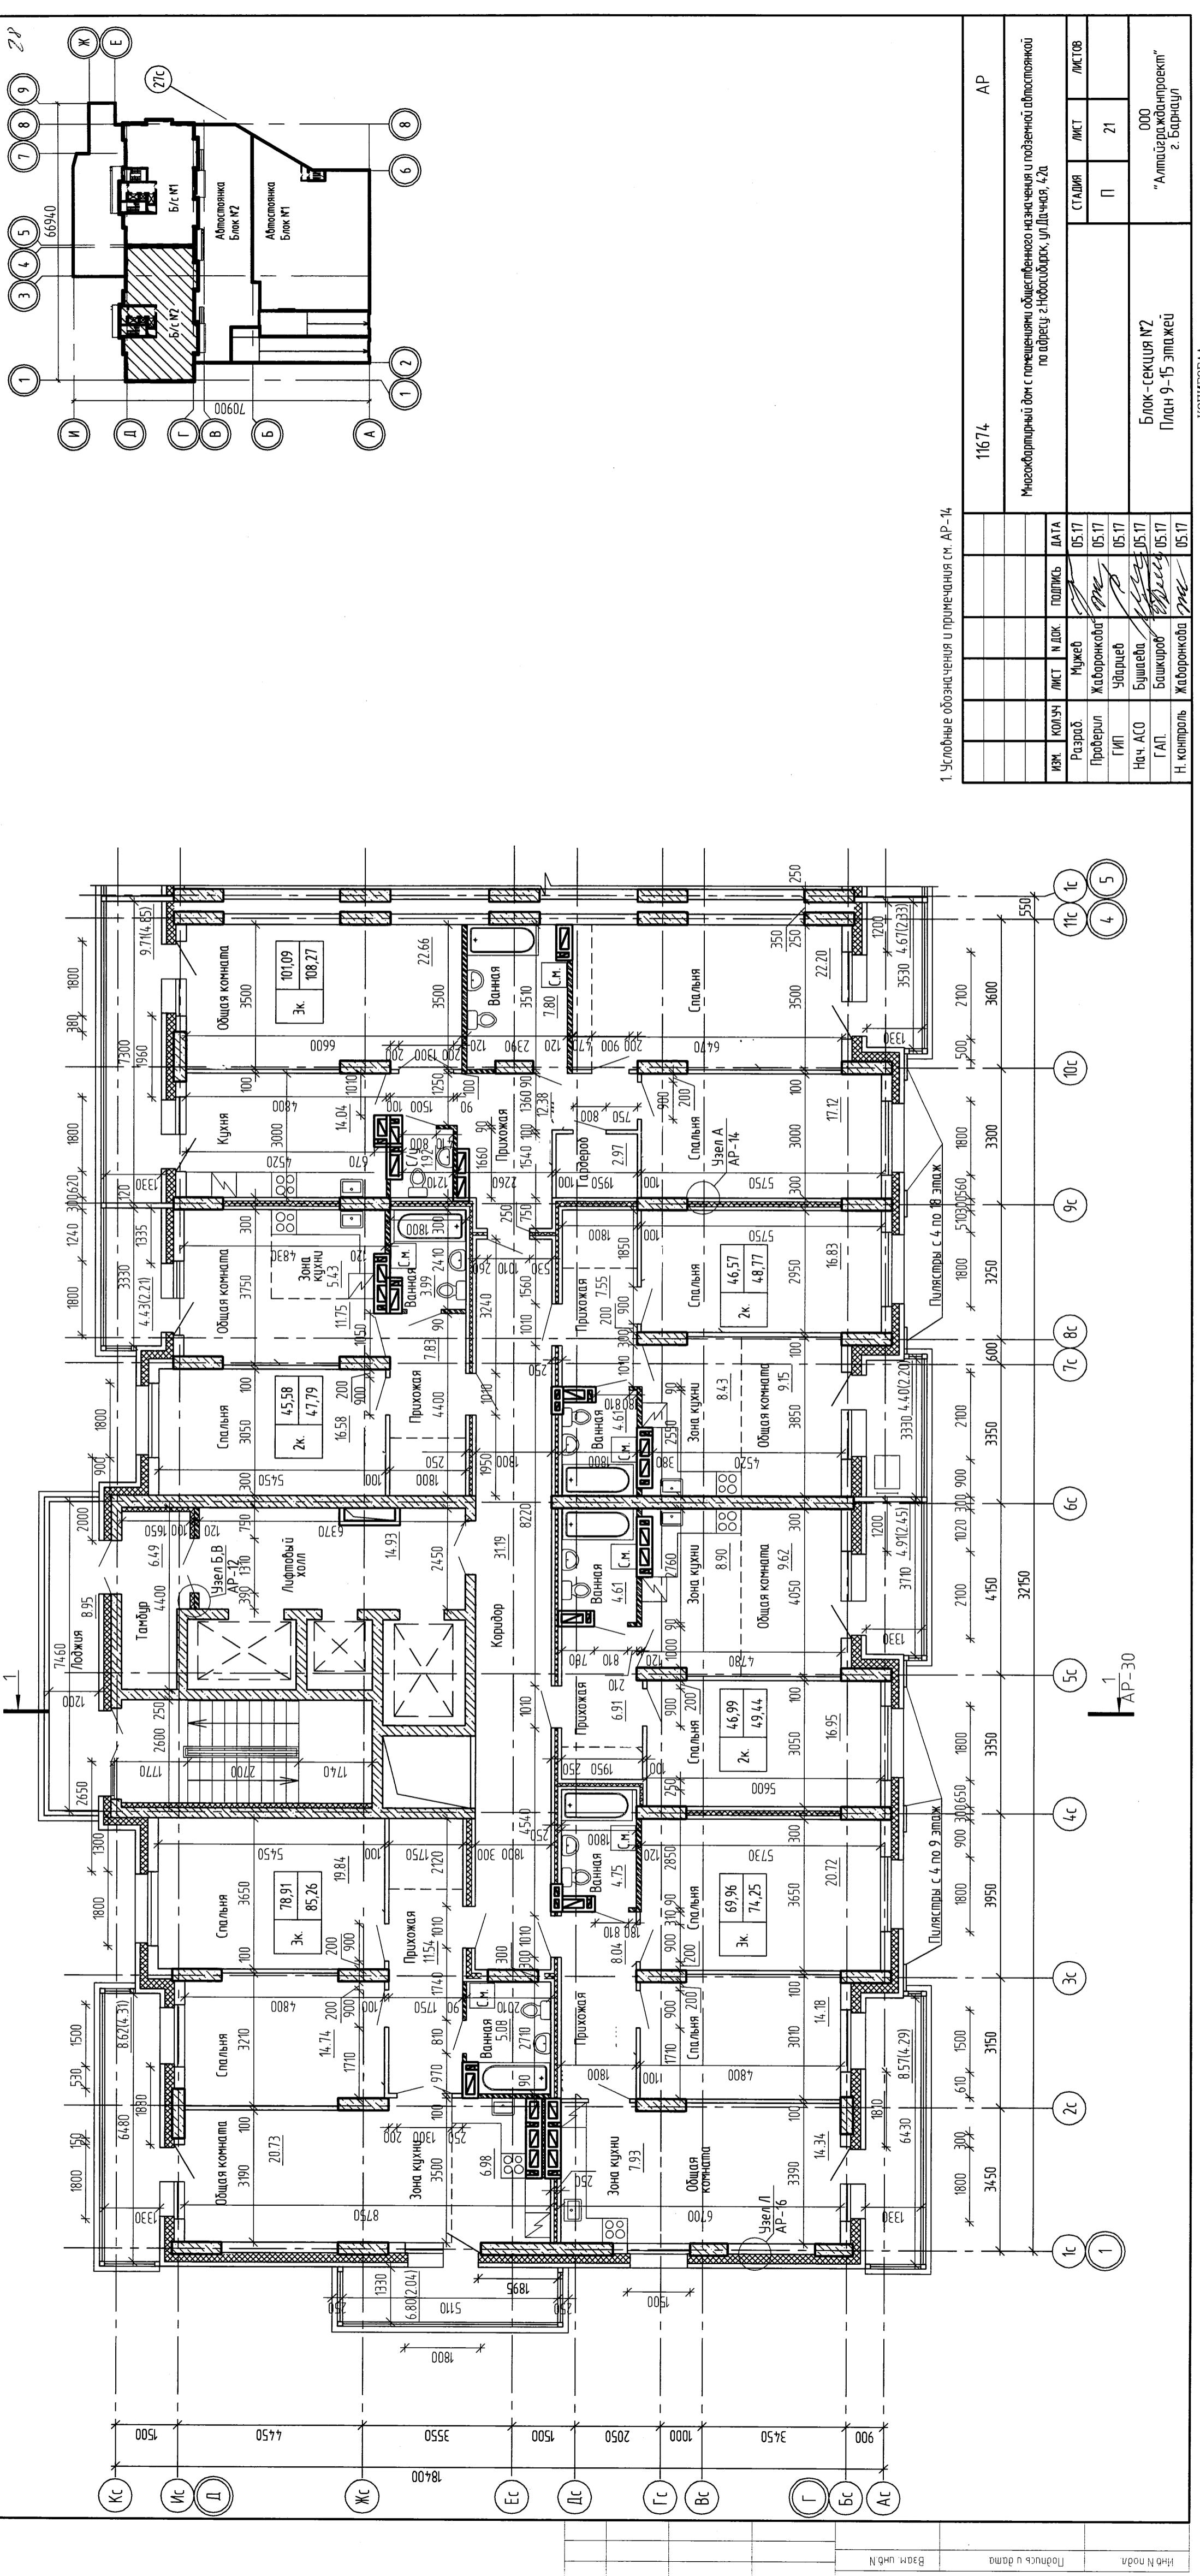

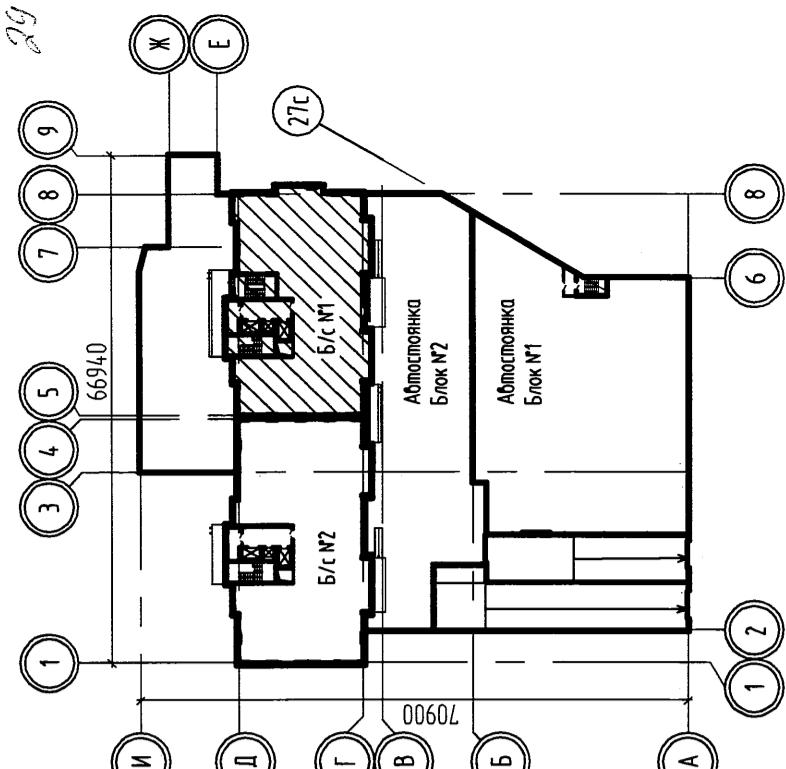


Многоквартирный дом с панельными настенными и подземными фундаментами  
по адресу г. Новороссийск, ул. Дачная, 4,20


ИЗМ.	КОЛЧ	МСТ	Н.ДОК.	ПОДПИСЬ	ДАТА
Разраб				Мужев	05.17
Пробегил				Жаборонкова	05.17
ГИП				Уваров	05.17
Нач. АСО				Бушаева	05.17
ГАП.				Башкиров	05.17
Н. контроль				Жаборонкова	05.17


"Аптека №1  
План 16-21 этажей  
г. Барнаул

1. Условные обозначения и примечания см. АД-14  
11674  
AP

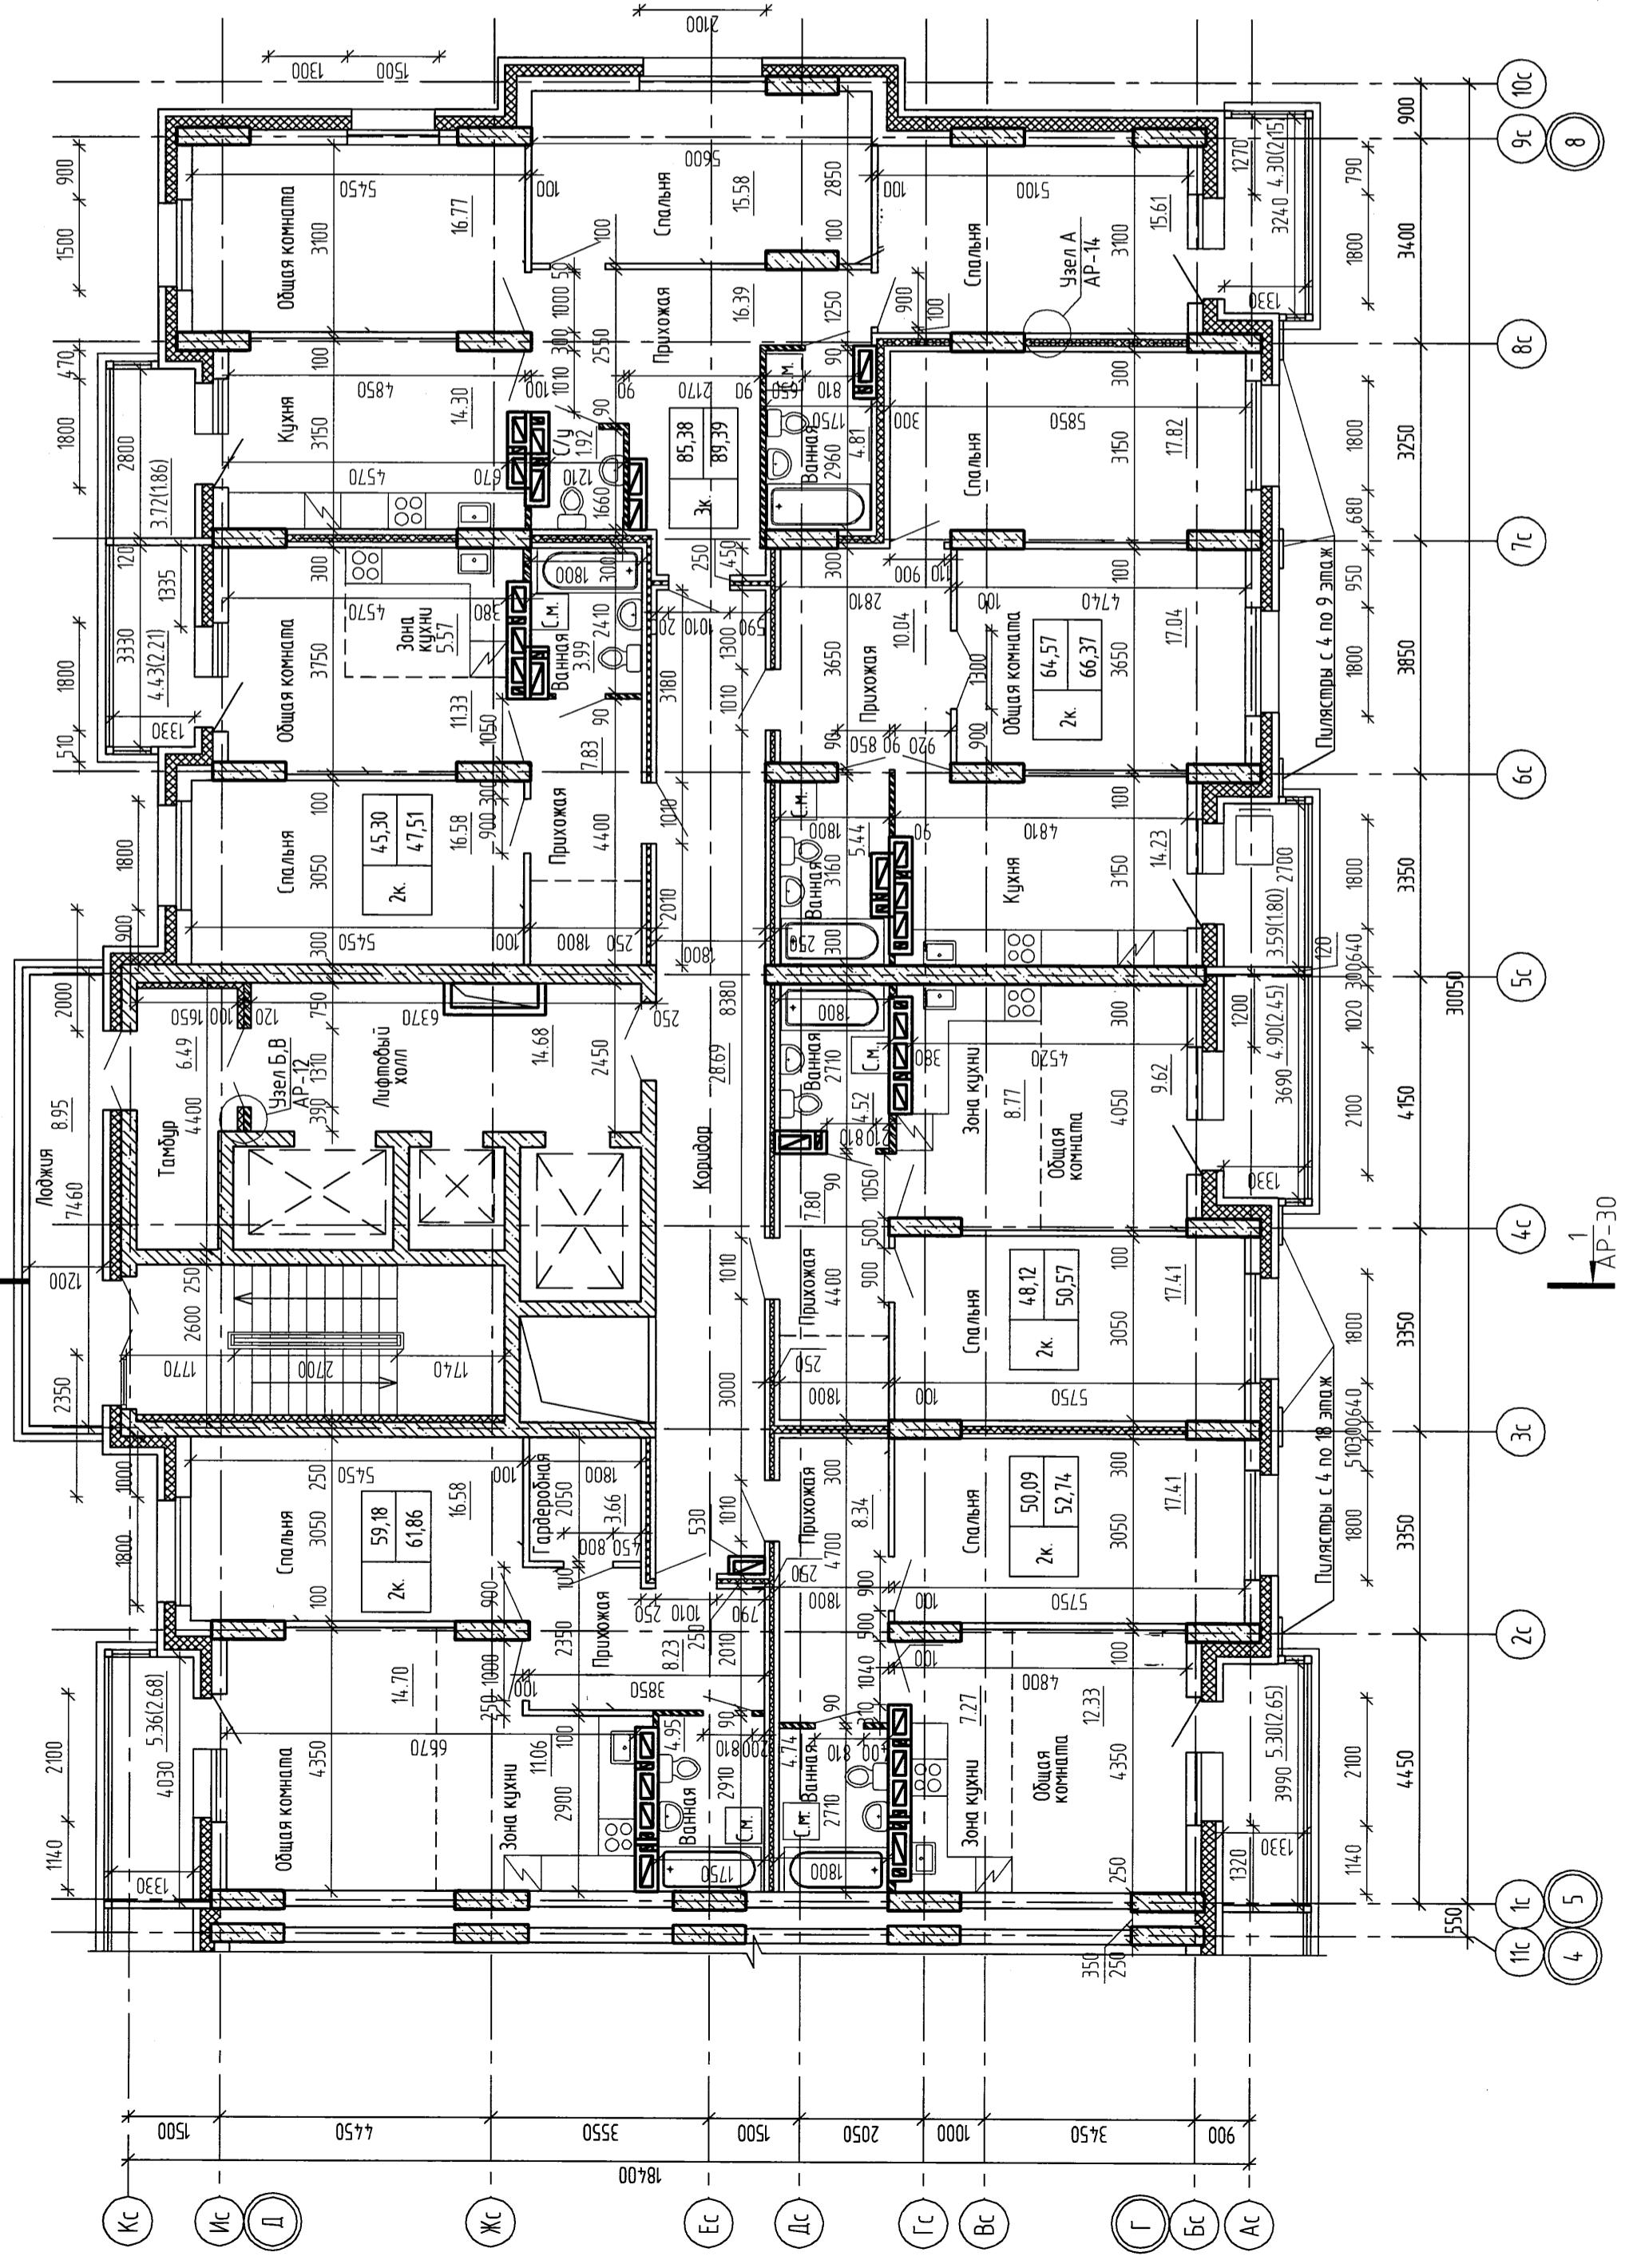

Нач.нода	Лоджия с балконом	Балкон
Соф.нода	Балкон	Балкон
Изм.нода	Балкон	Балкон
Стадия	МСТ	МСТ
Маст	11	22

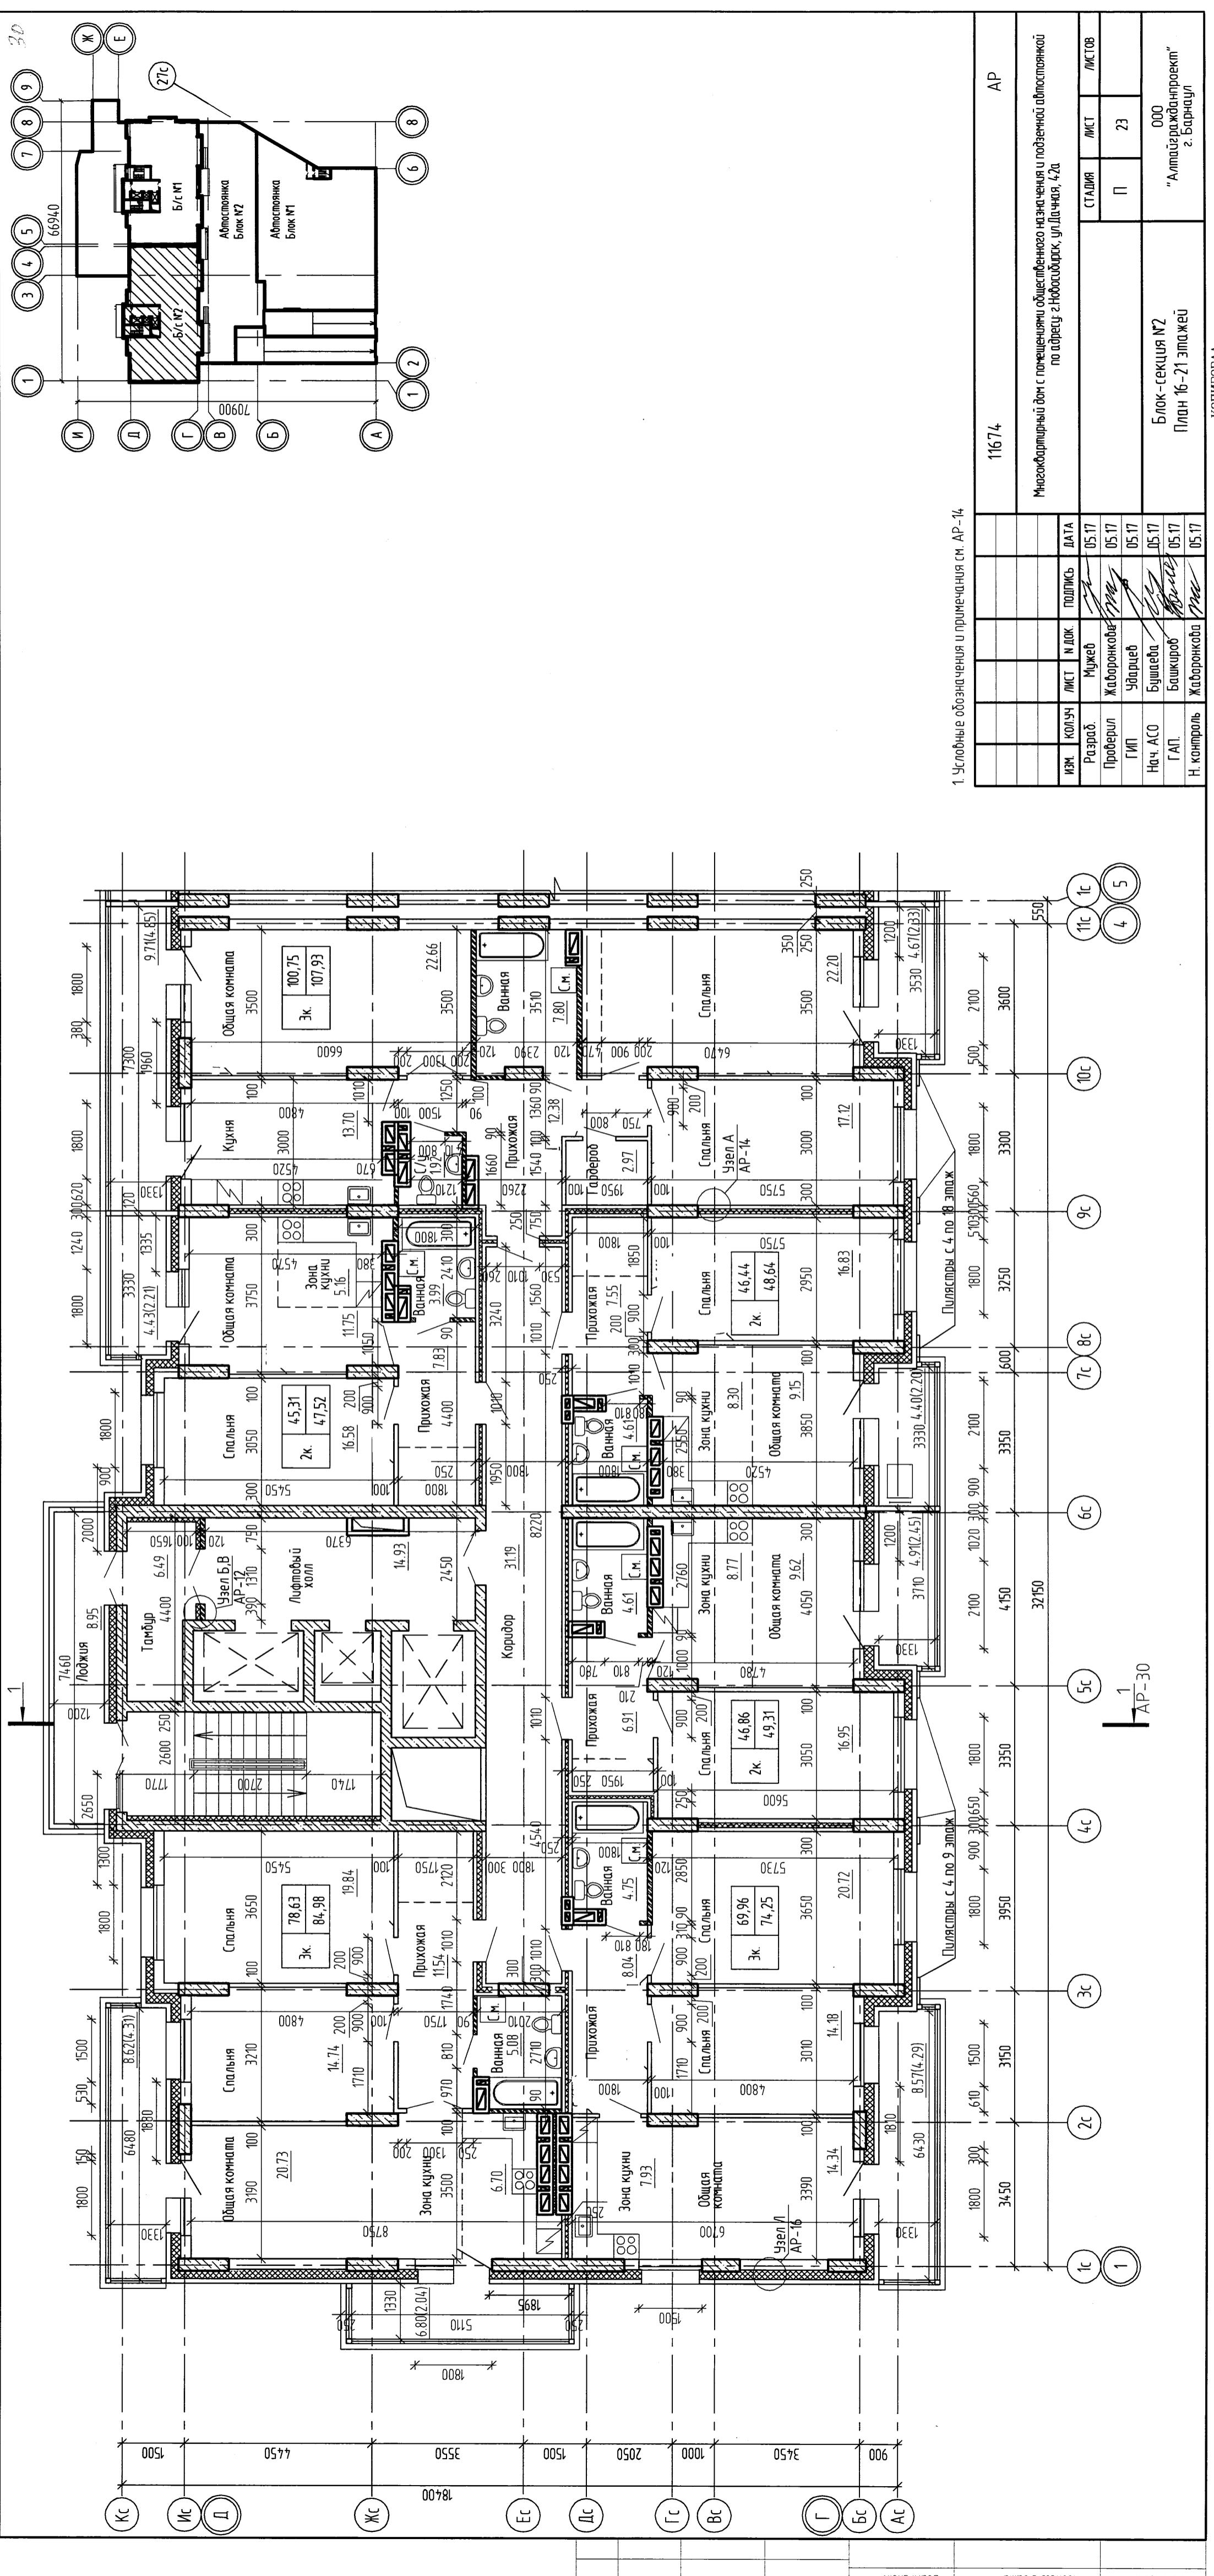

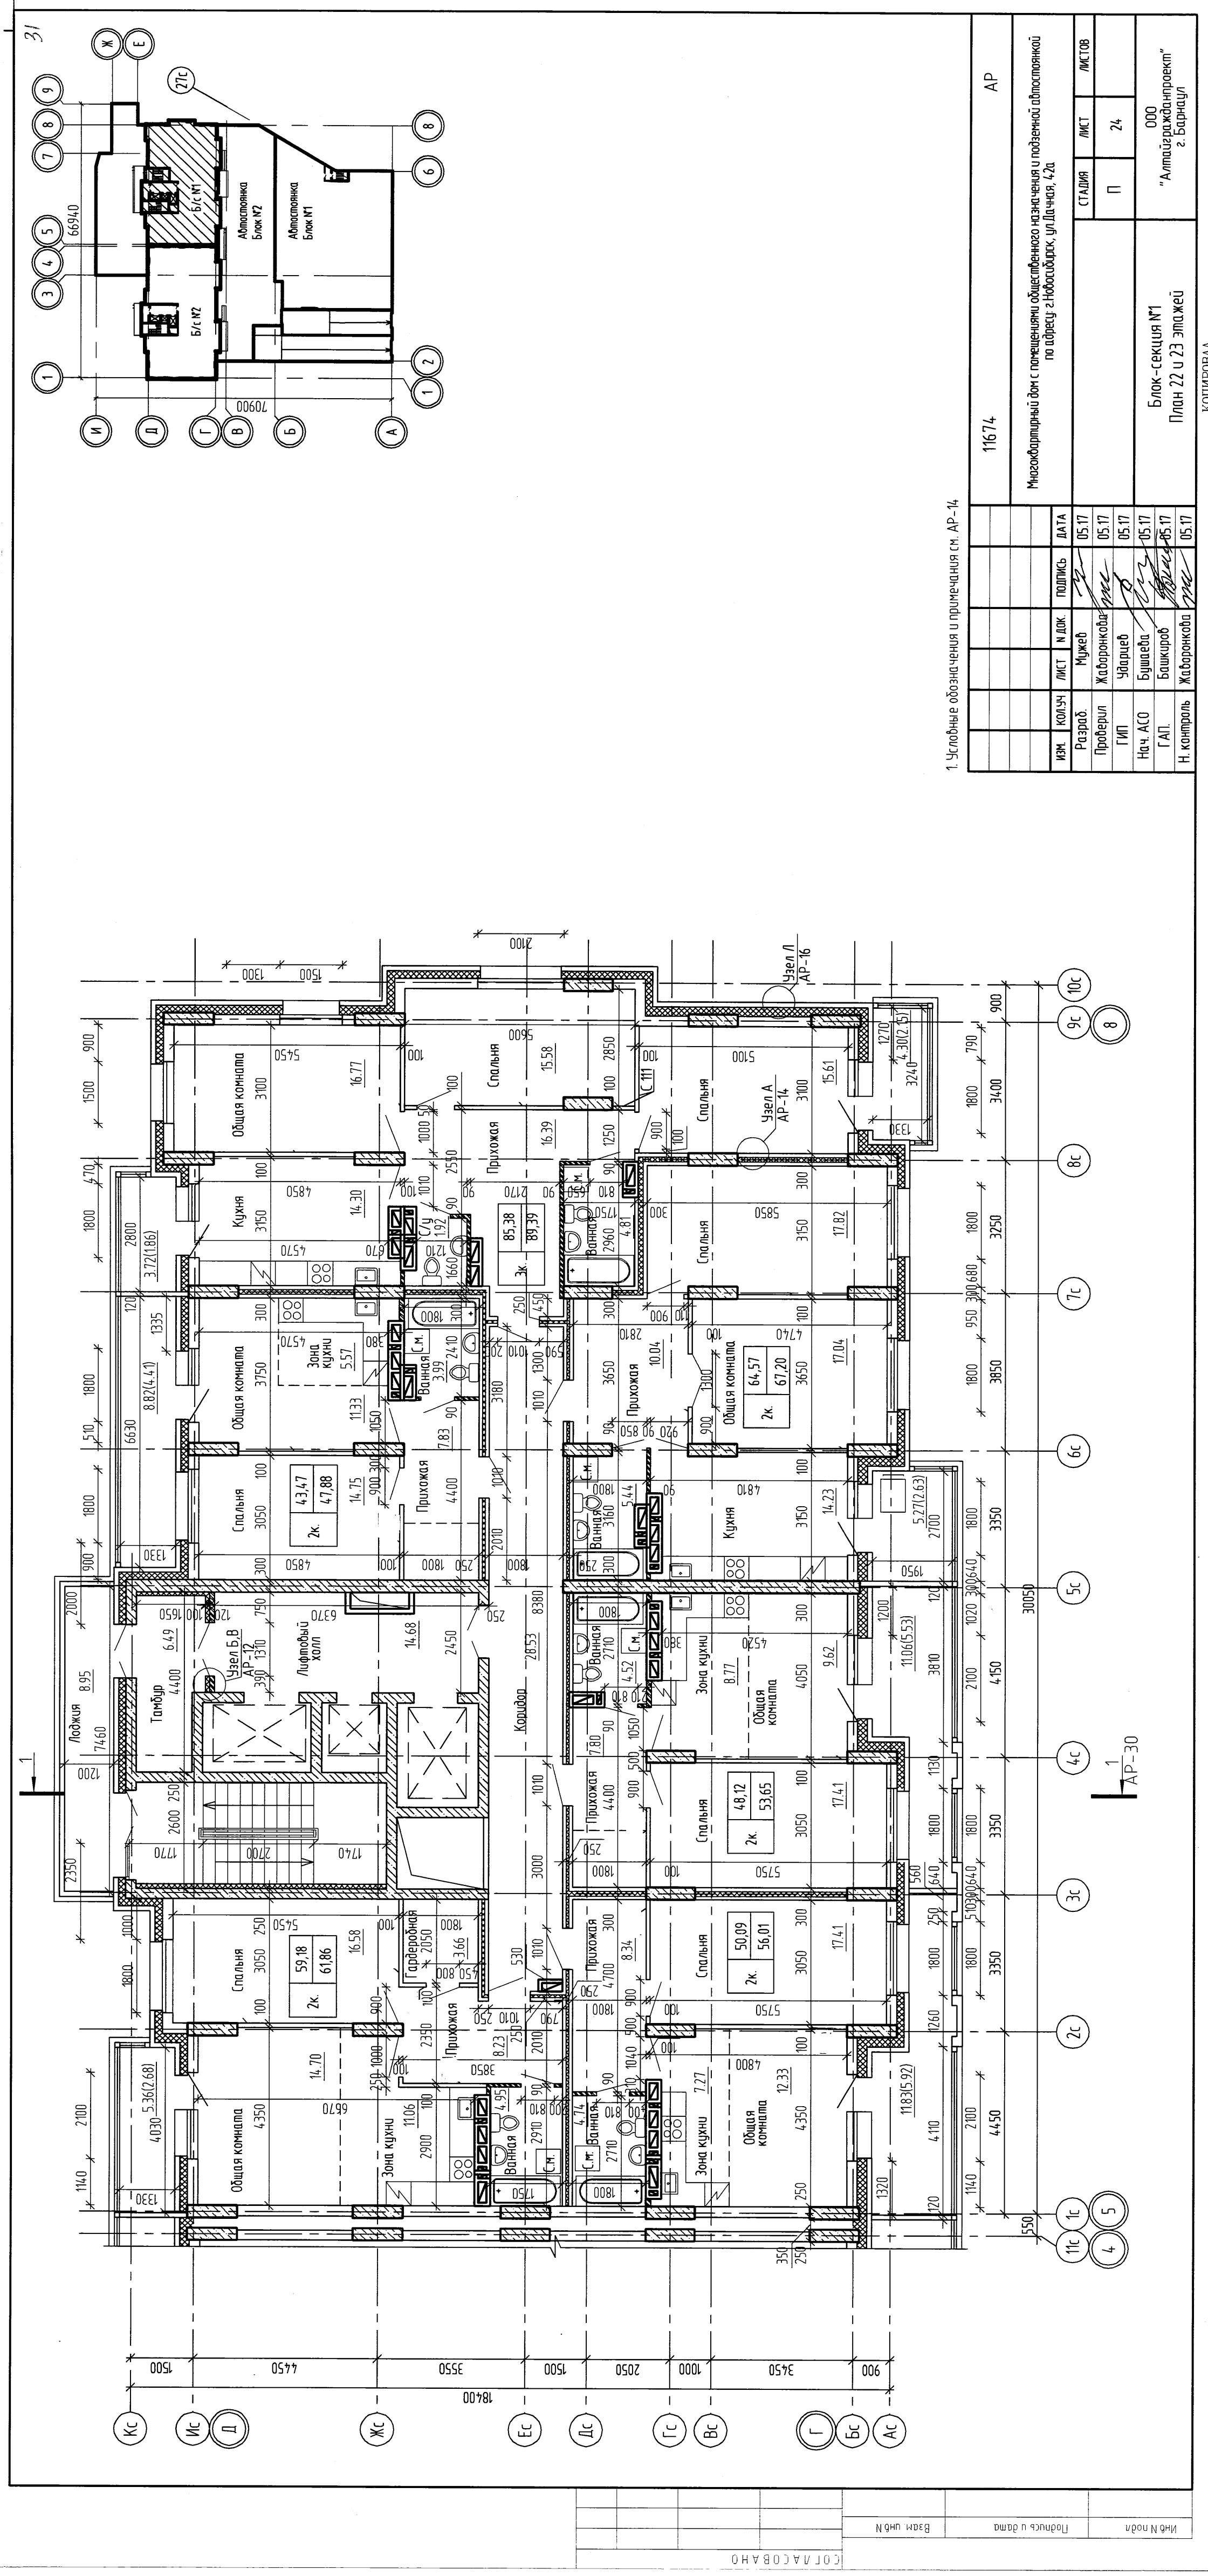

Блок-схема №2  
План 22 и 23 этажей


"Алтайградпроект"  
г. Барнаул



КОПИРОВАЛ

Многоквартирный дом с панельными облицованными наружными и подвесными перегородками  
по адресу г. Новосибирск, ул. Чкалов, 42а

1. Чертёжный лист здания и применявшийся см. АР-14  
11674


ИЗМ.	КОДЧ	Лист	№ док.	Подпись	Дата	АР		
						Стадия	МСТ	Истов
Разраб.		Мужев			05.17			
Пробеги		Жардюков			05.17			
ГИП		Уварцев			05.17			
Нач. АСО		Башаева			05.17			
ГАП.		Баракиров			05.17			
Н. контролль		Жардюков			05.17			

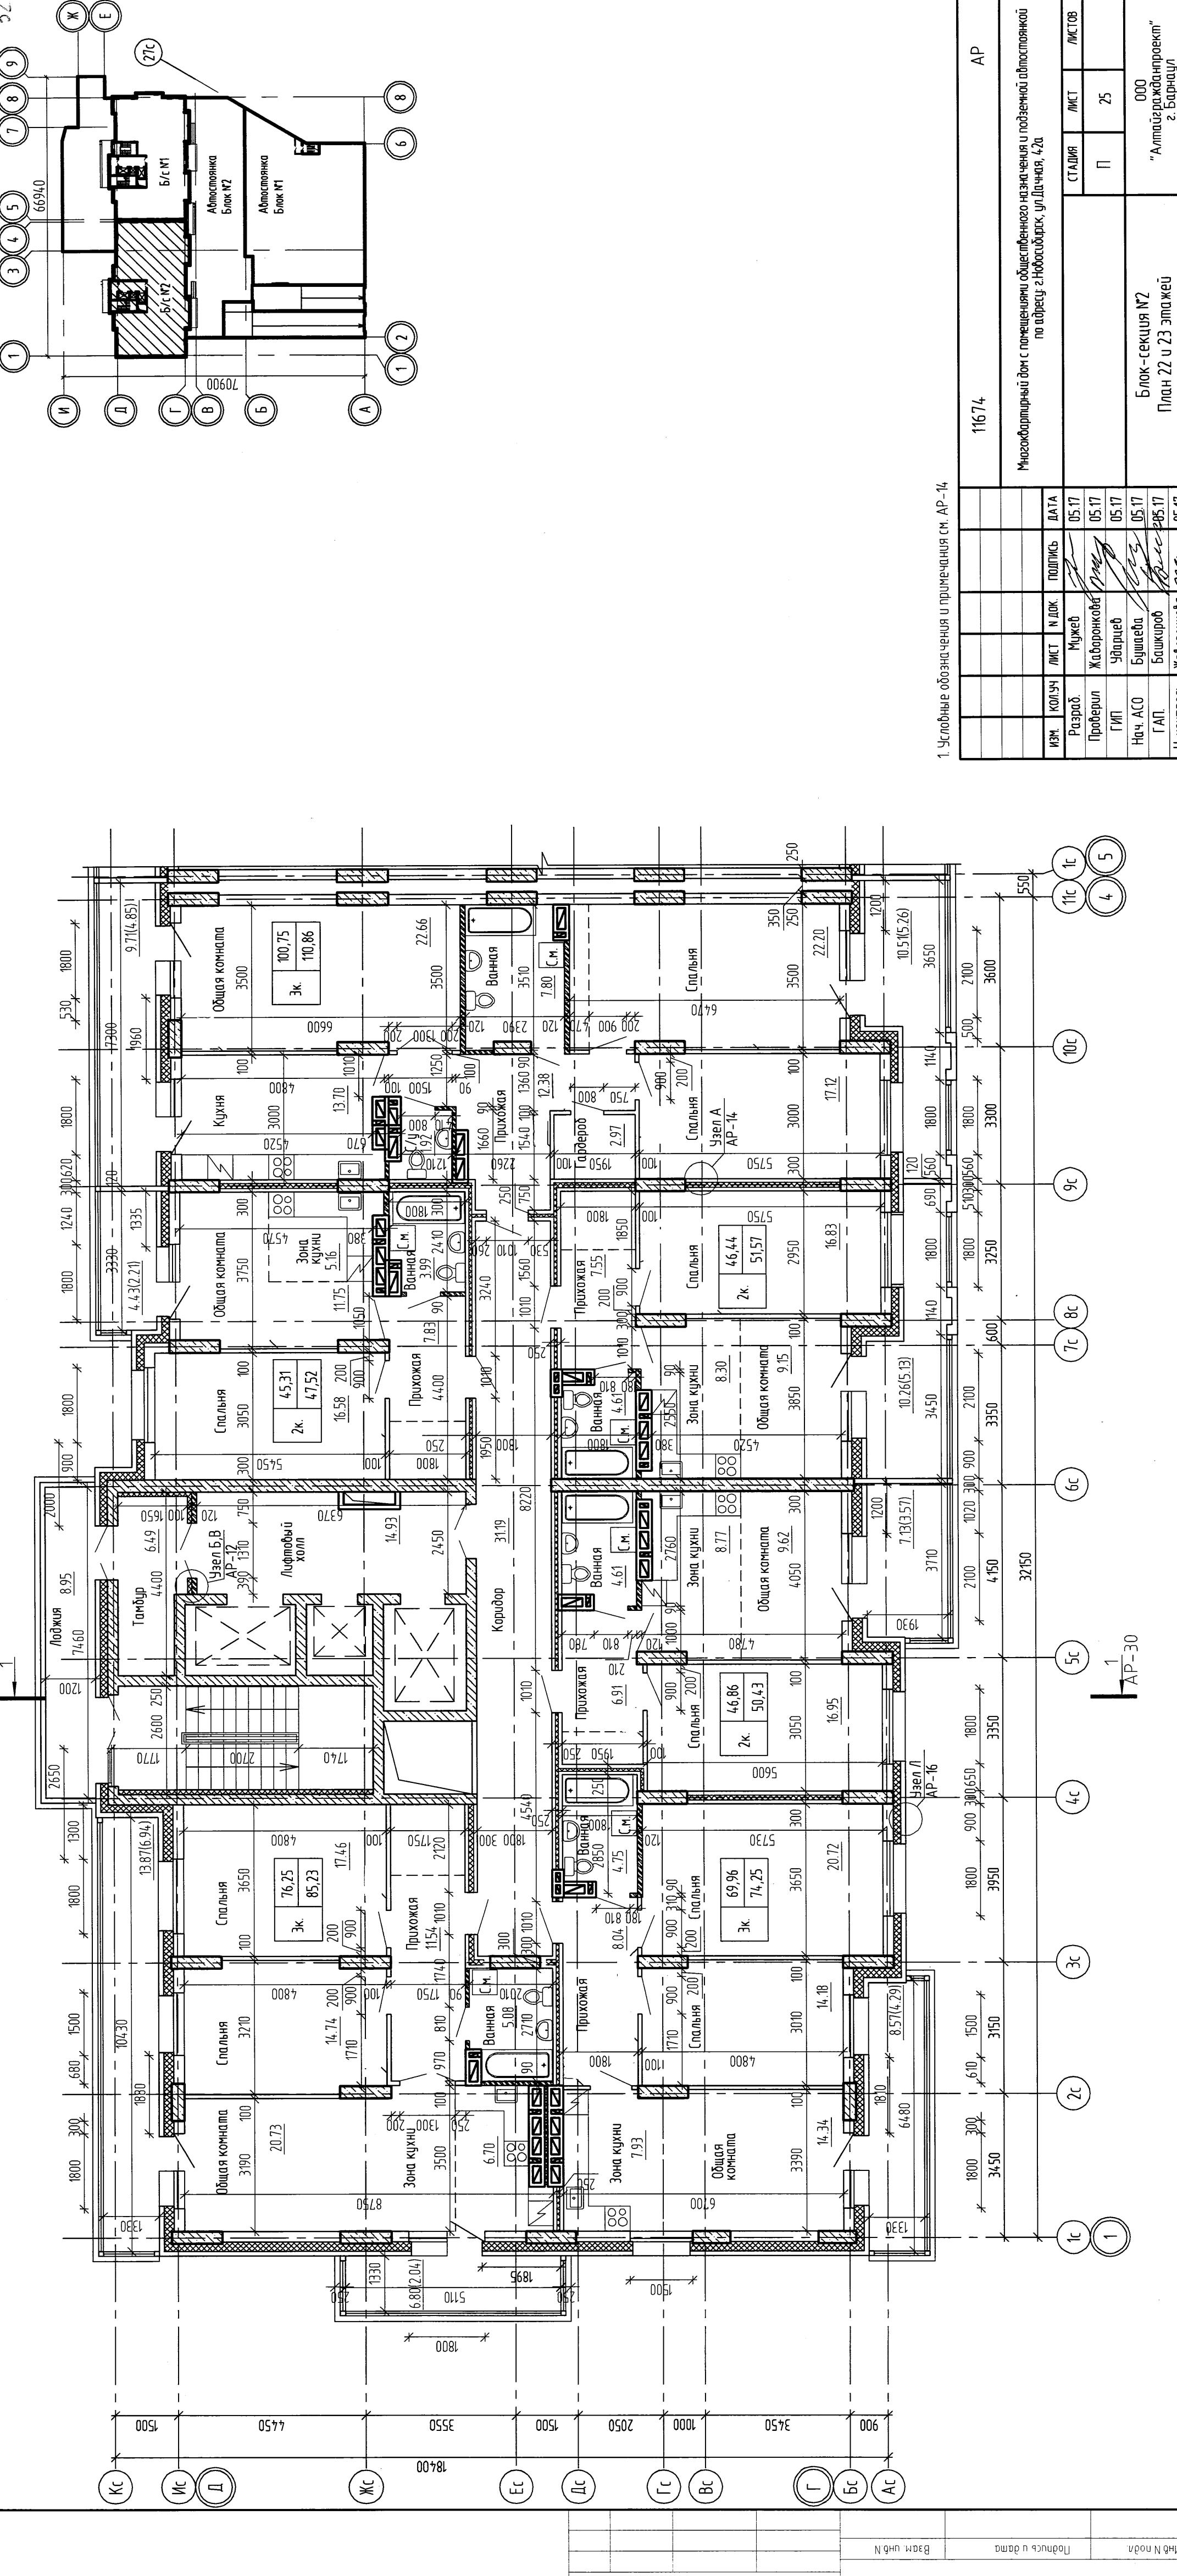


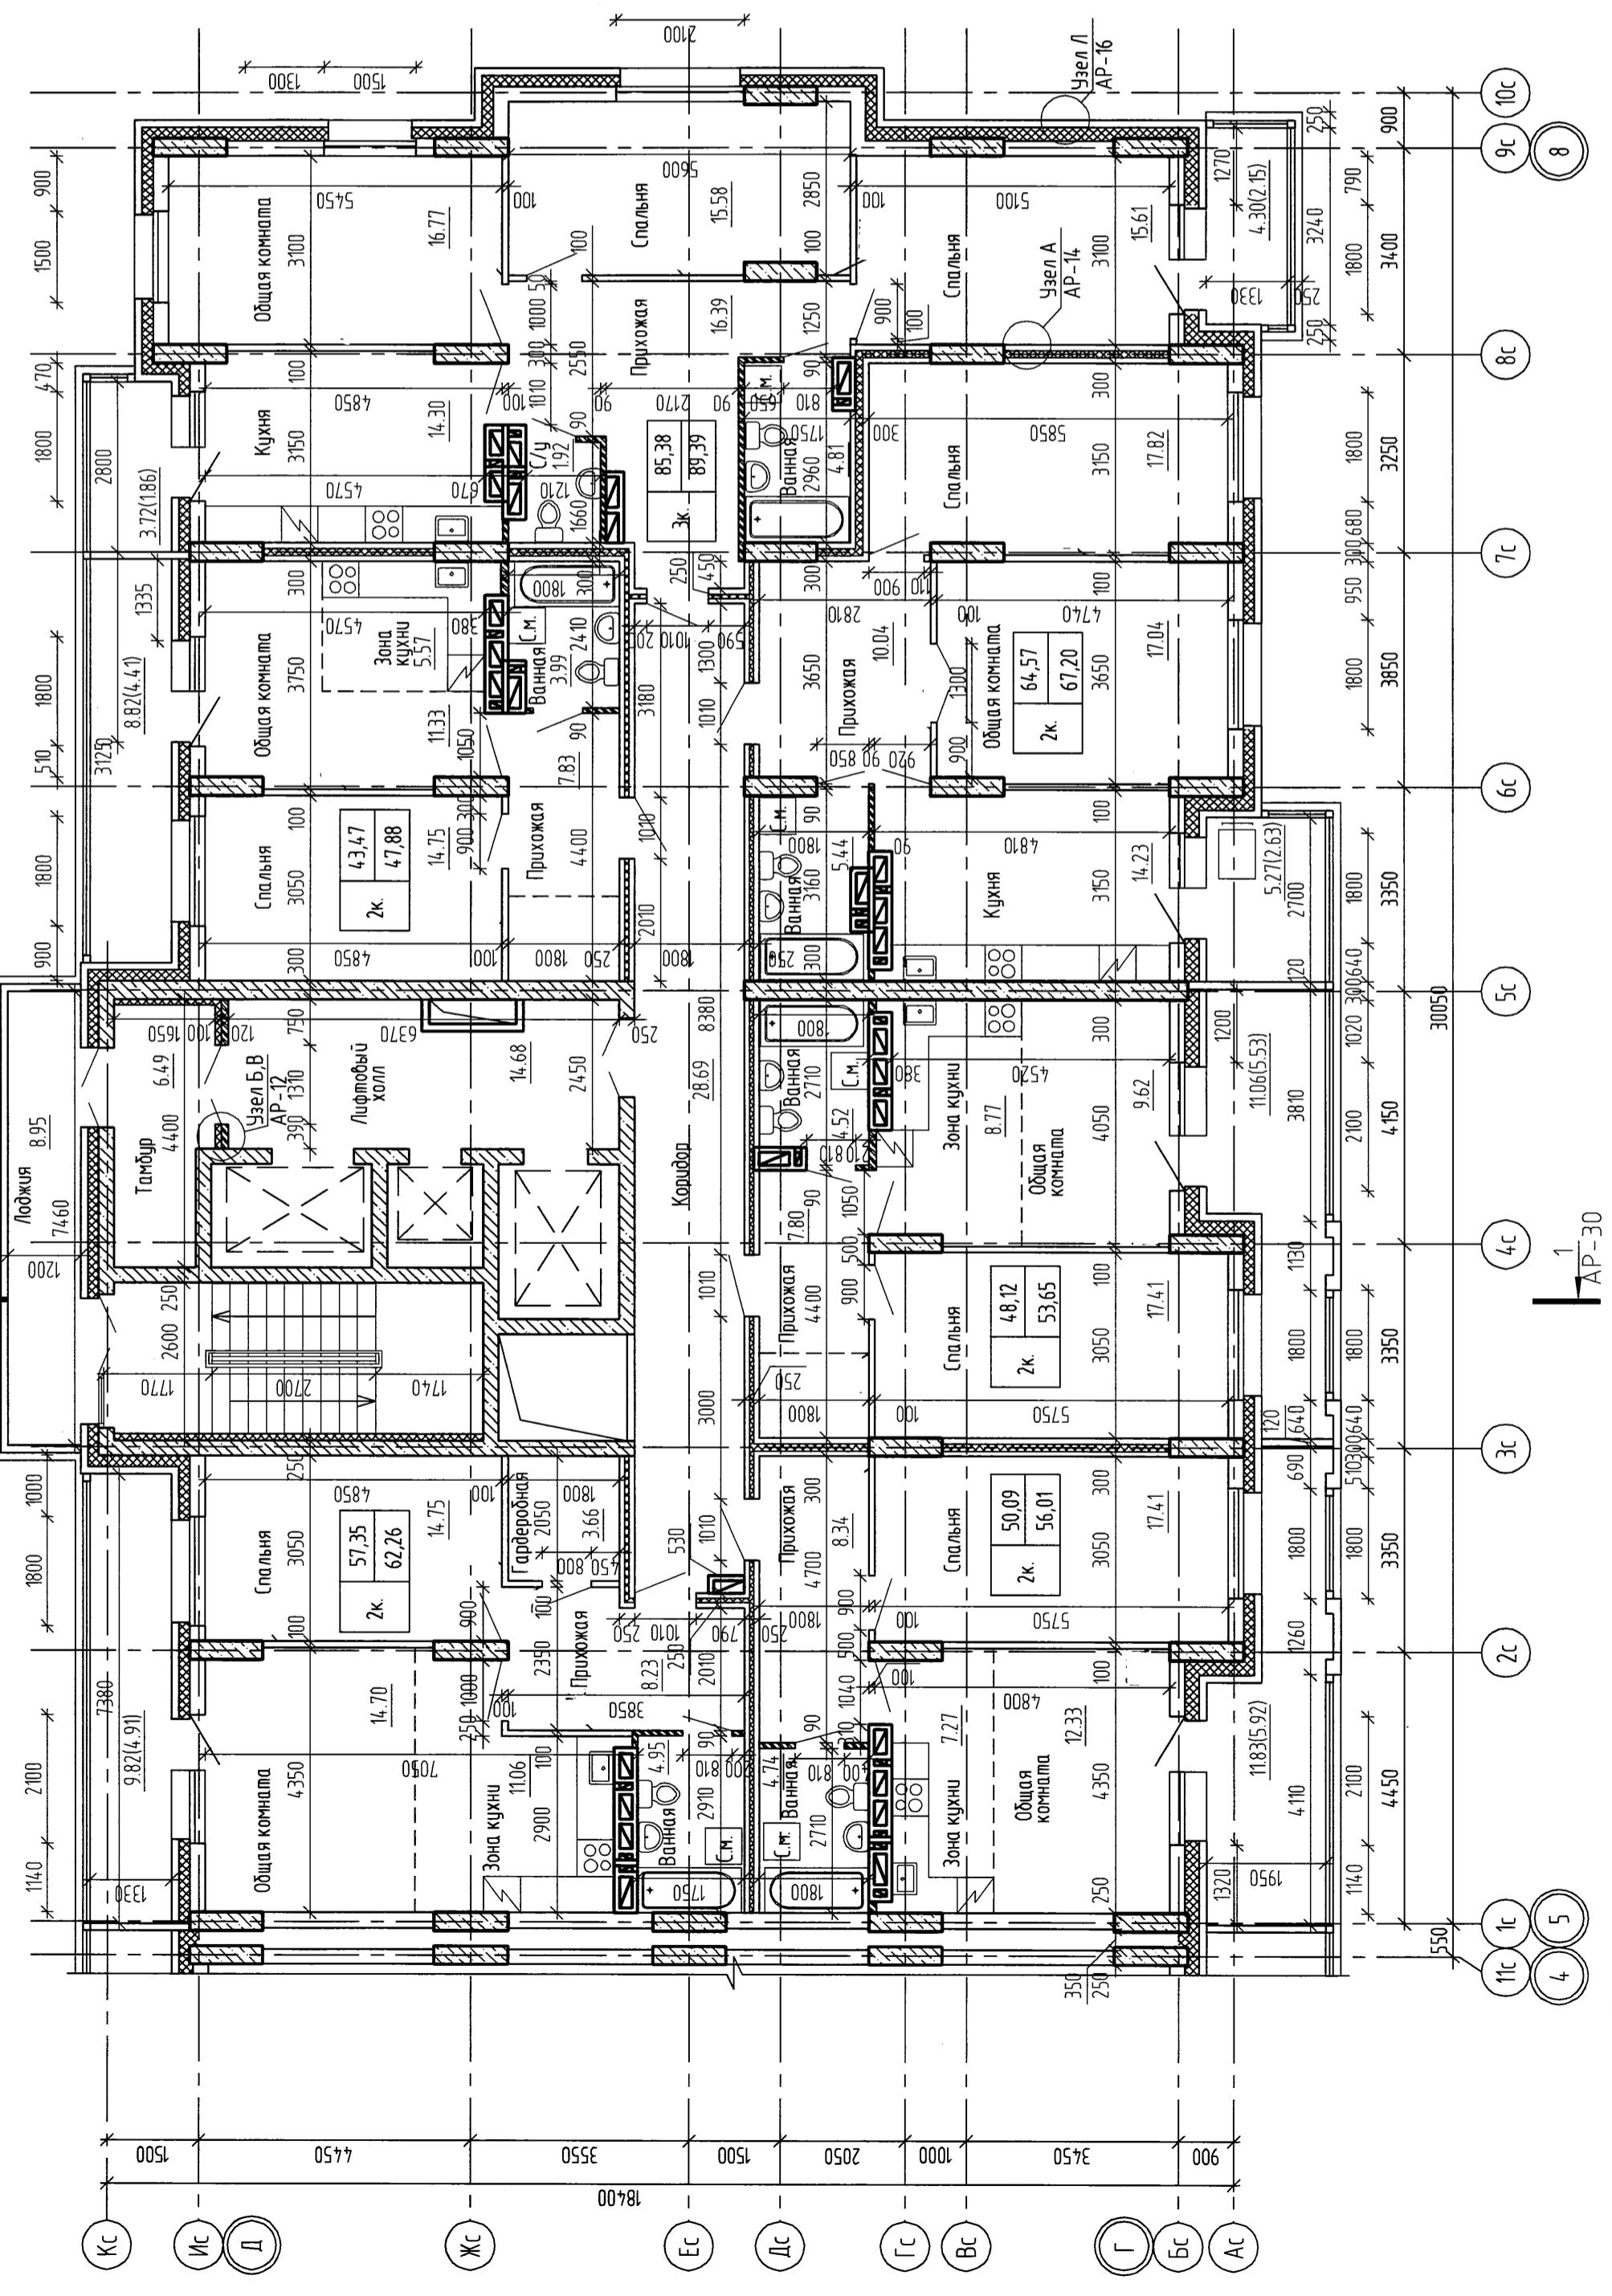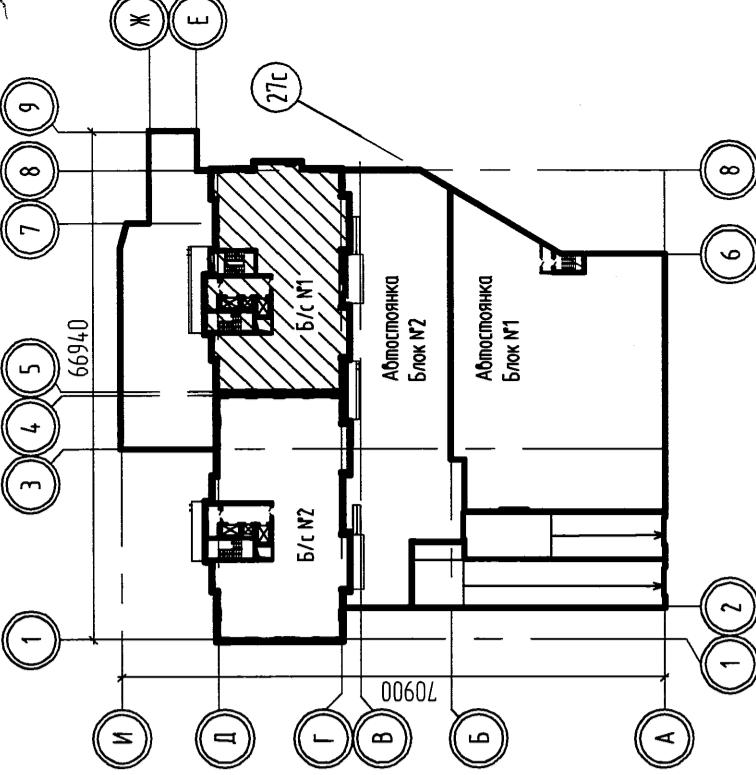


БЛОК-СЕКЦИЯ №1	План 24 и 25 этажей		
	СТАДИЯ	М/СТ	ИСТОВ
	П	26	

000  
"Аптека проект"  
г. Барнаул

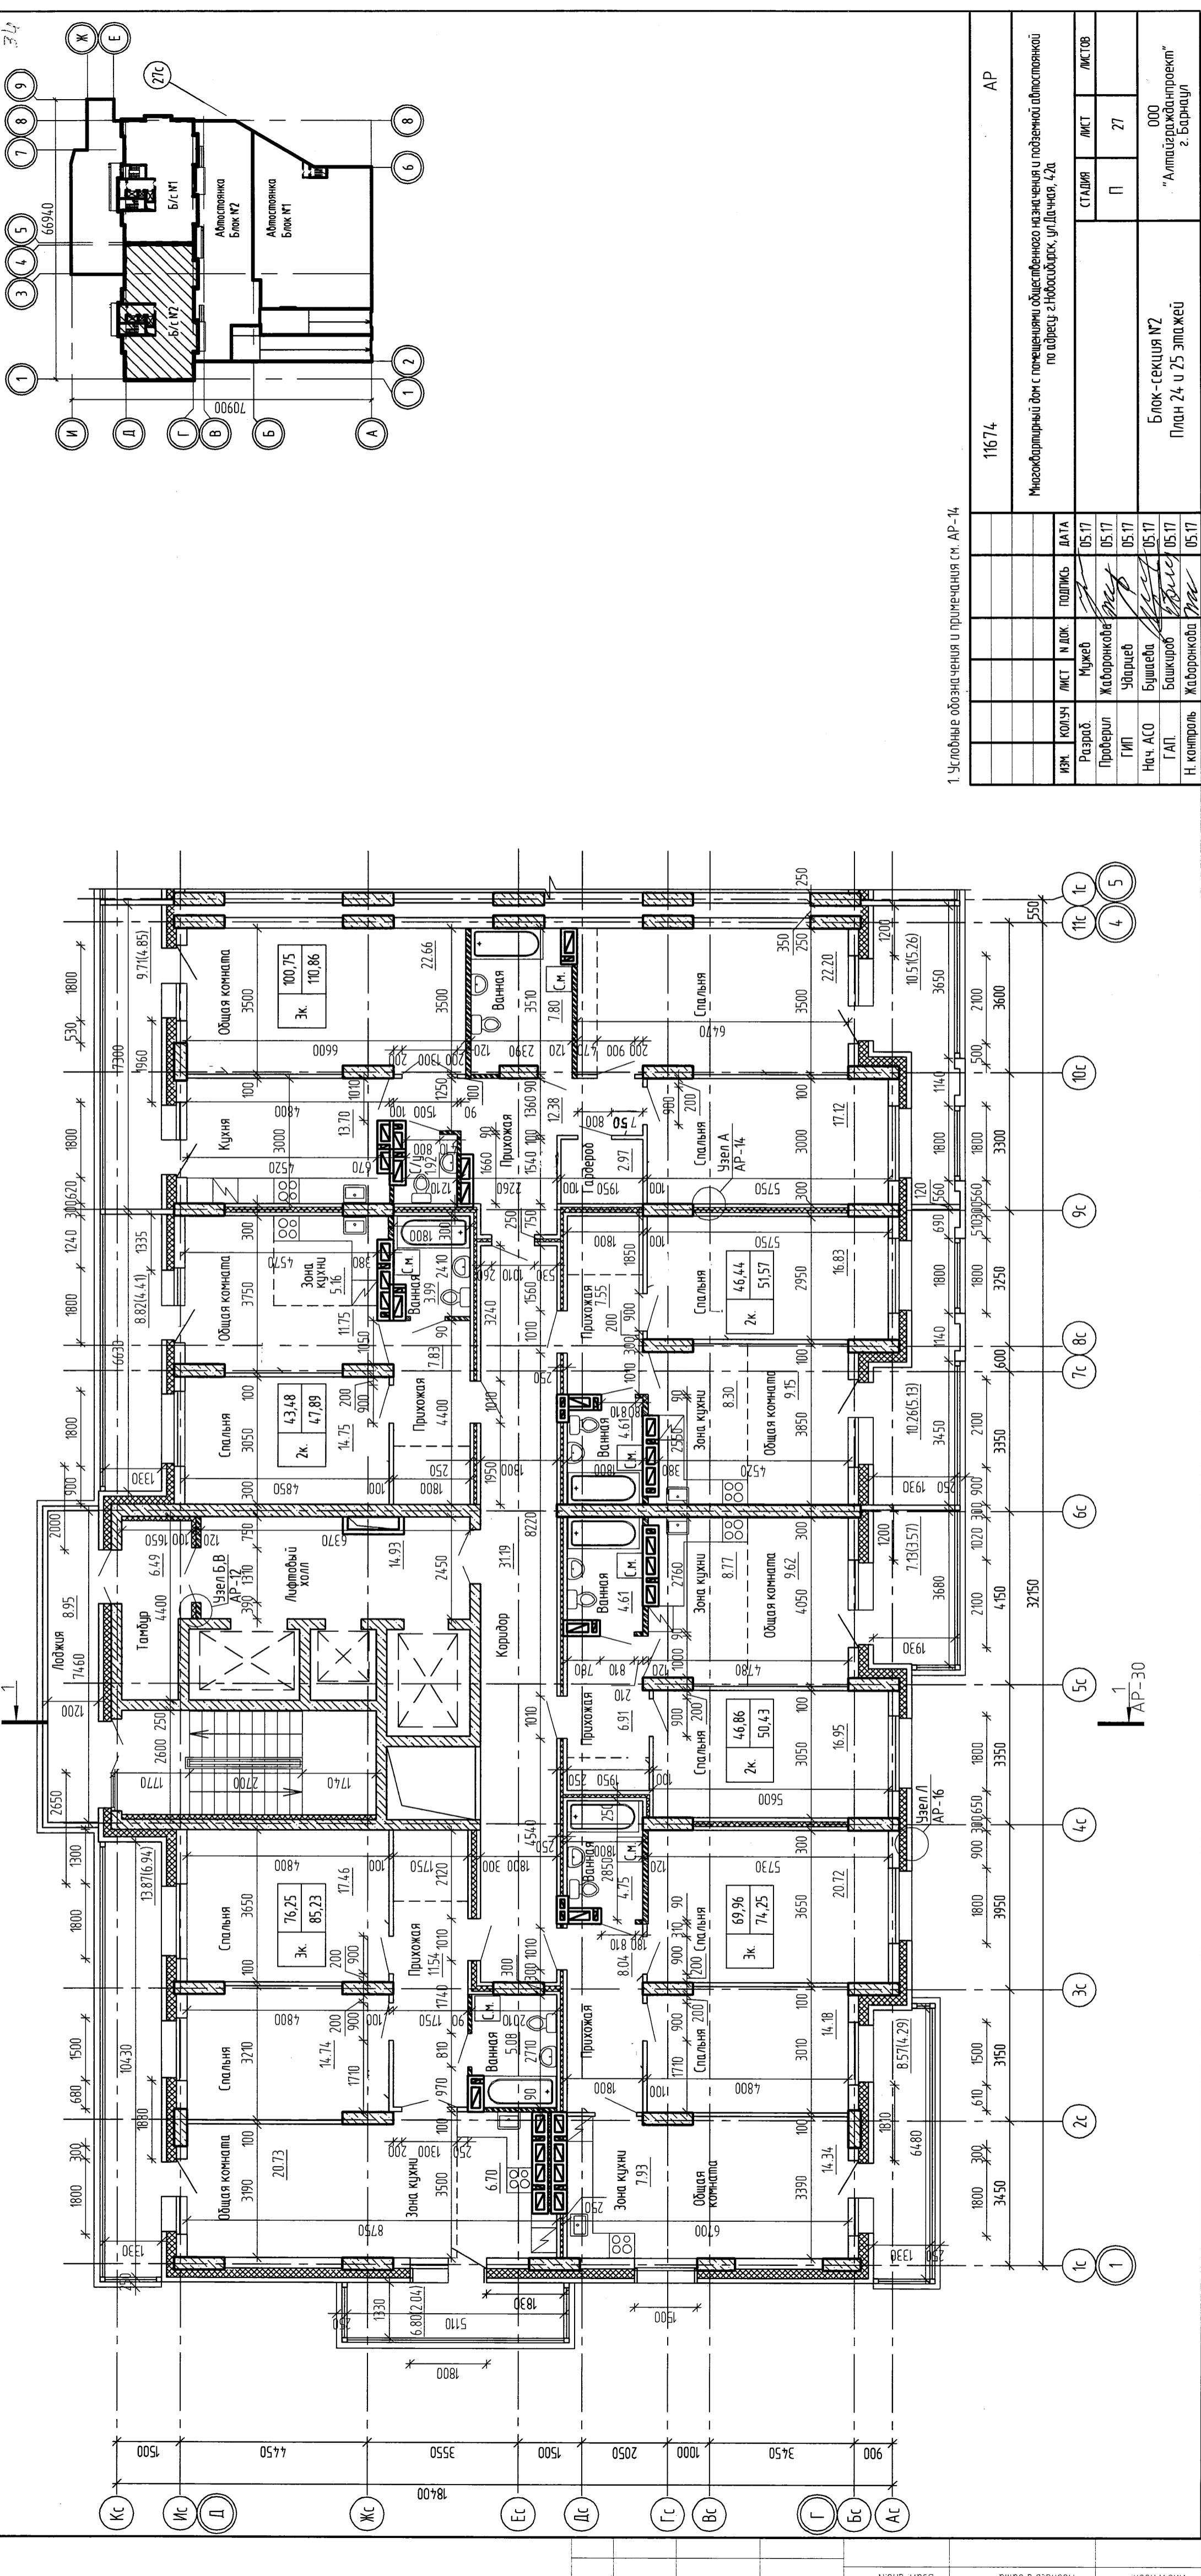

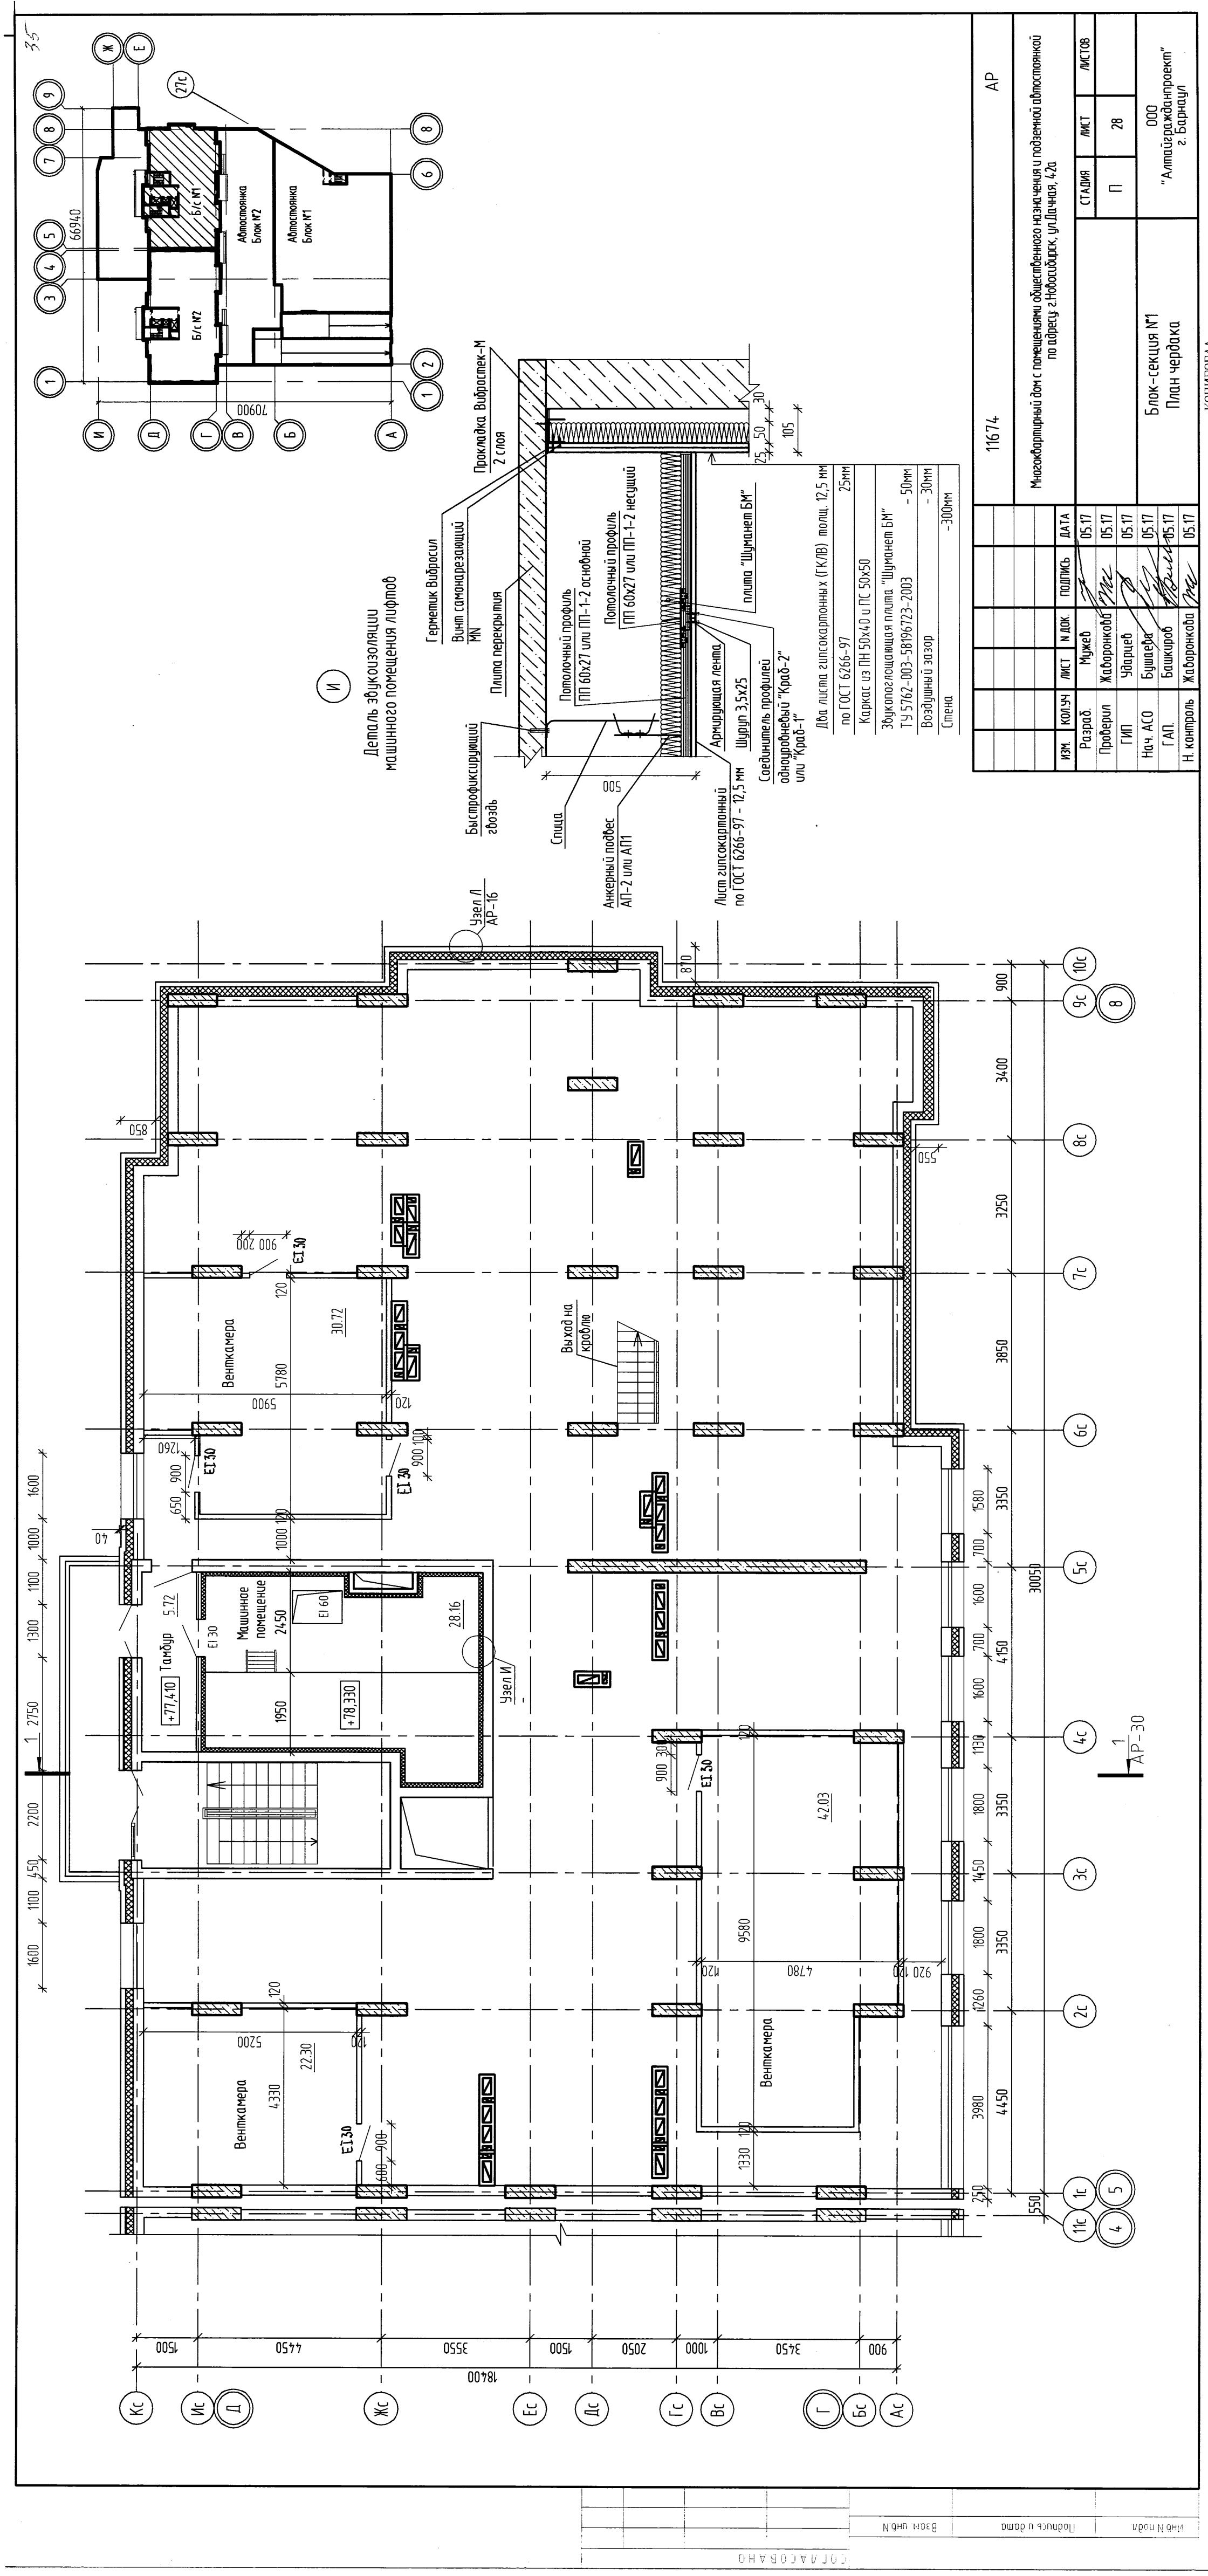


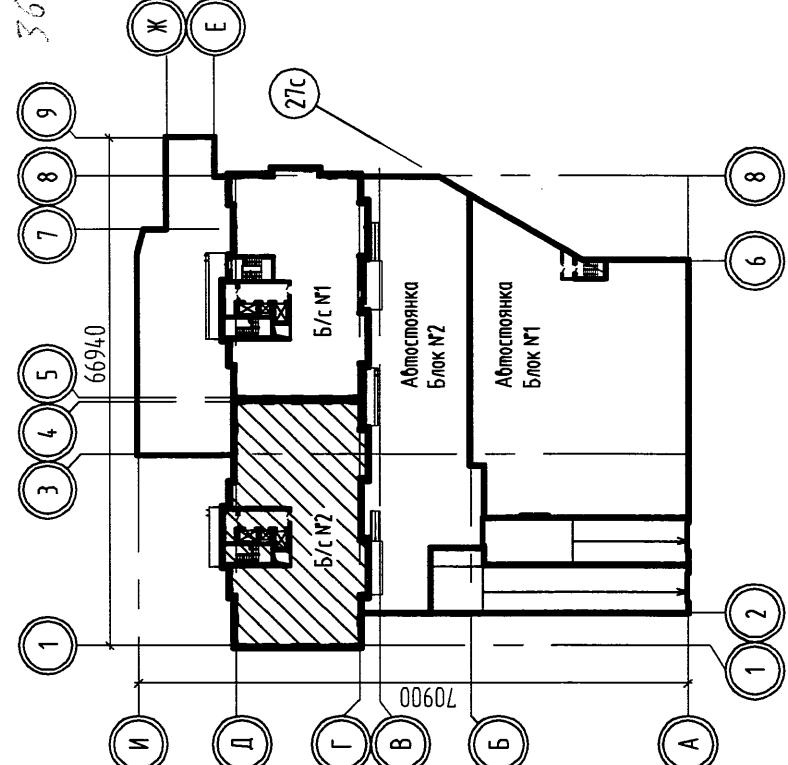

Министерство промышленности и торговли с пограничными соединениями и подстанциями АтомэнергоПроекта  
по адресу г. Новосибирск, ул. Дачная, 42а

000 "АтомэнергоПроект"  
г. Барнаул

ИЗМ.	КОЛЧ	МСТ	Н.ПОК	ДАТА	
				ПОЛУЧЬ	ПОЛУЧЬ
Разраб	Мухев	С	С	05.17	
Подпрыг	Жаборонков	С	С	05.17	
ГИП	Чубриев	С	С	05.17	
Нач. АО	Бышев	С	С	05.17	
Г.П.	Башкиров	С	С	05.17	
Н. констр	Жаборонков	С	С	05.17	

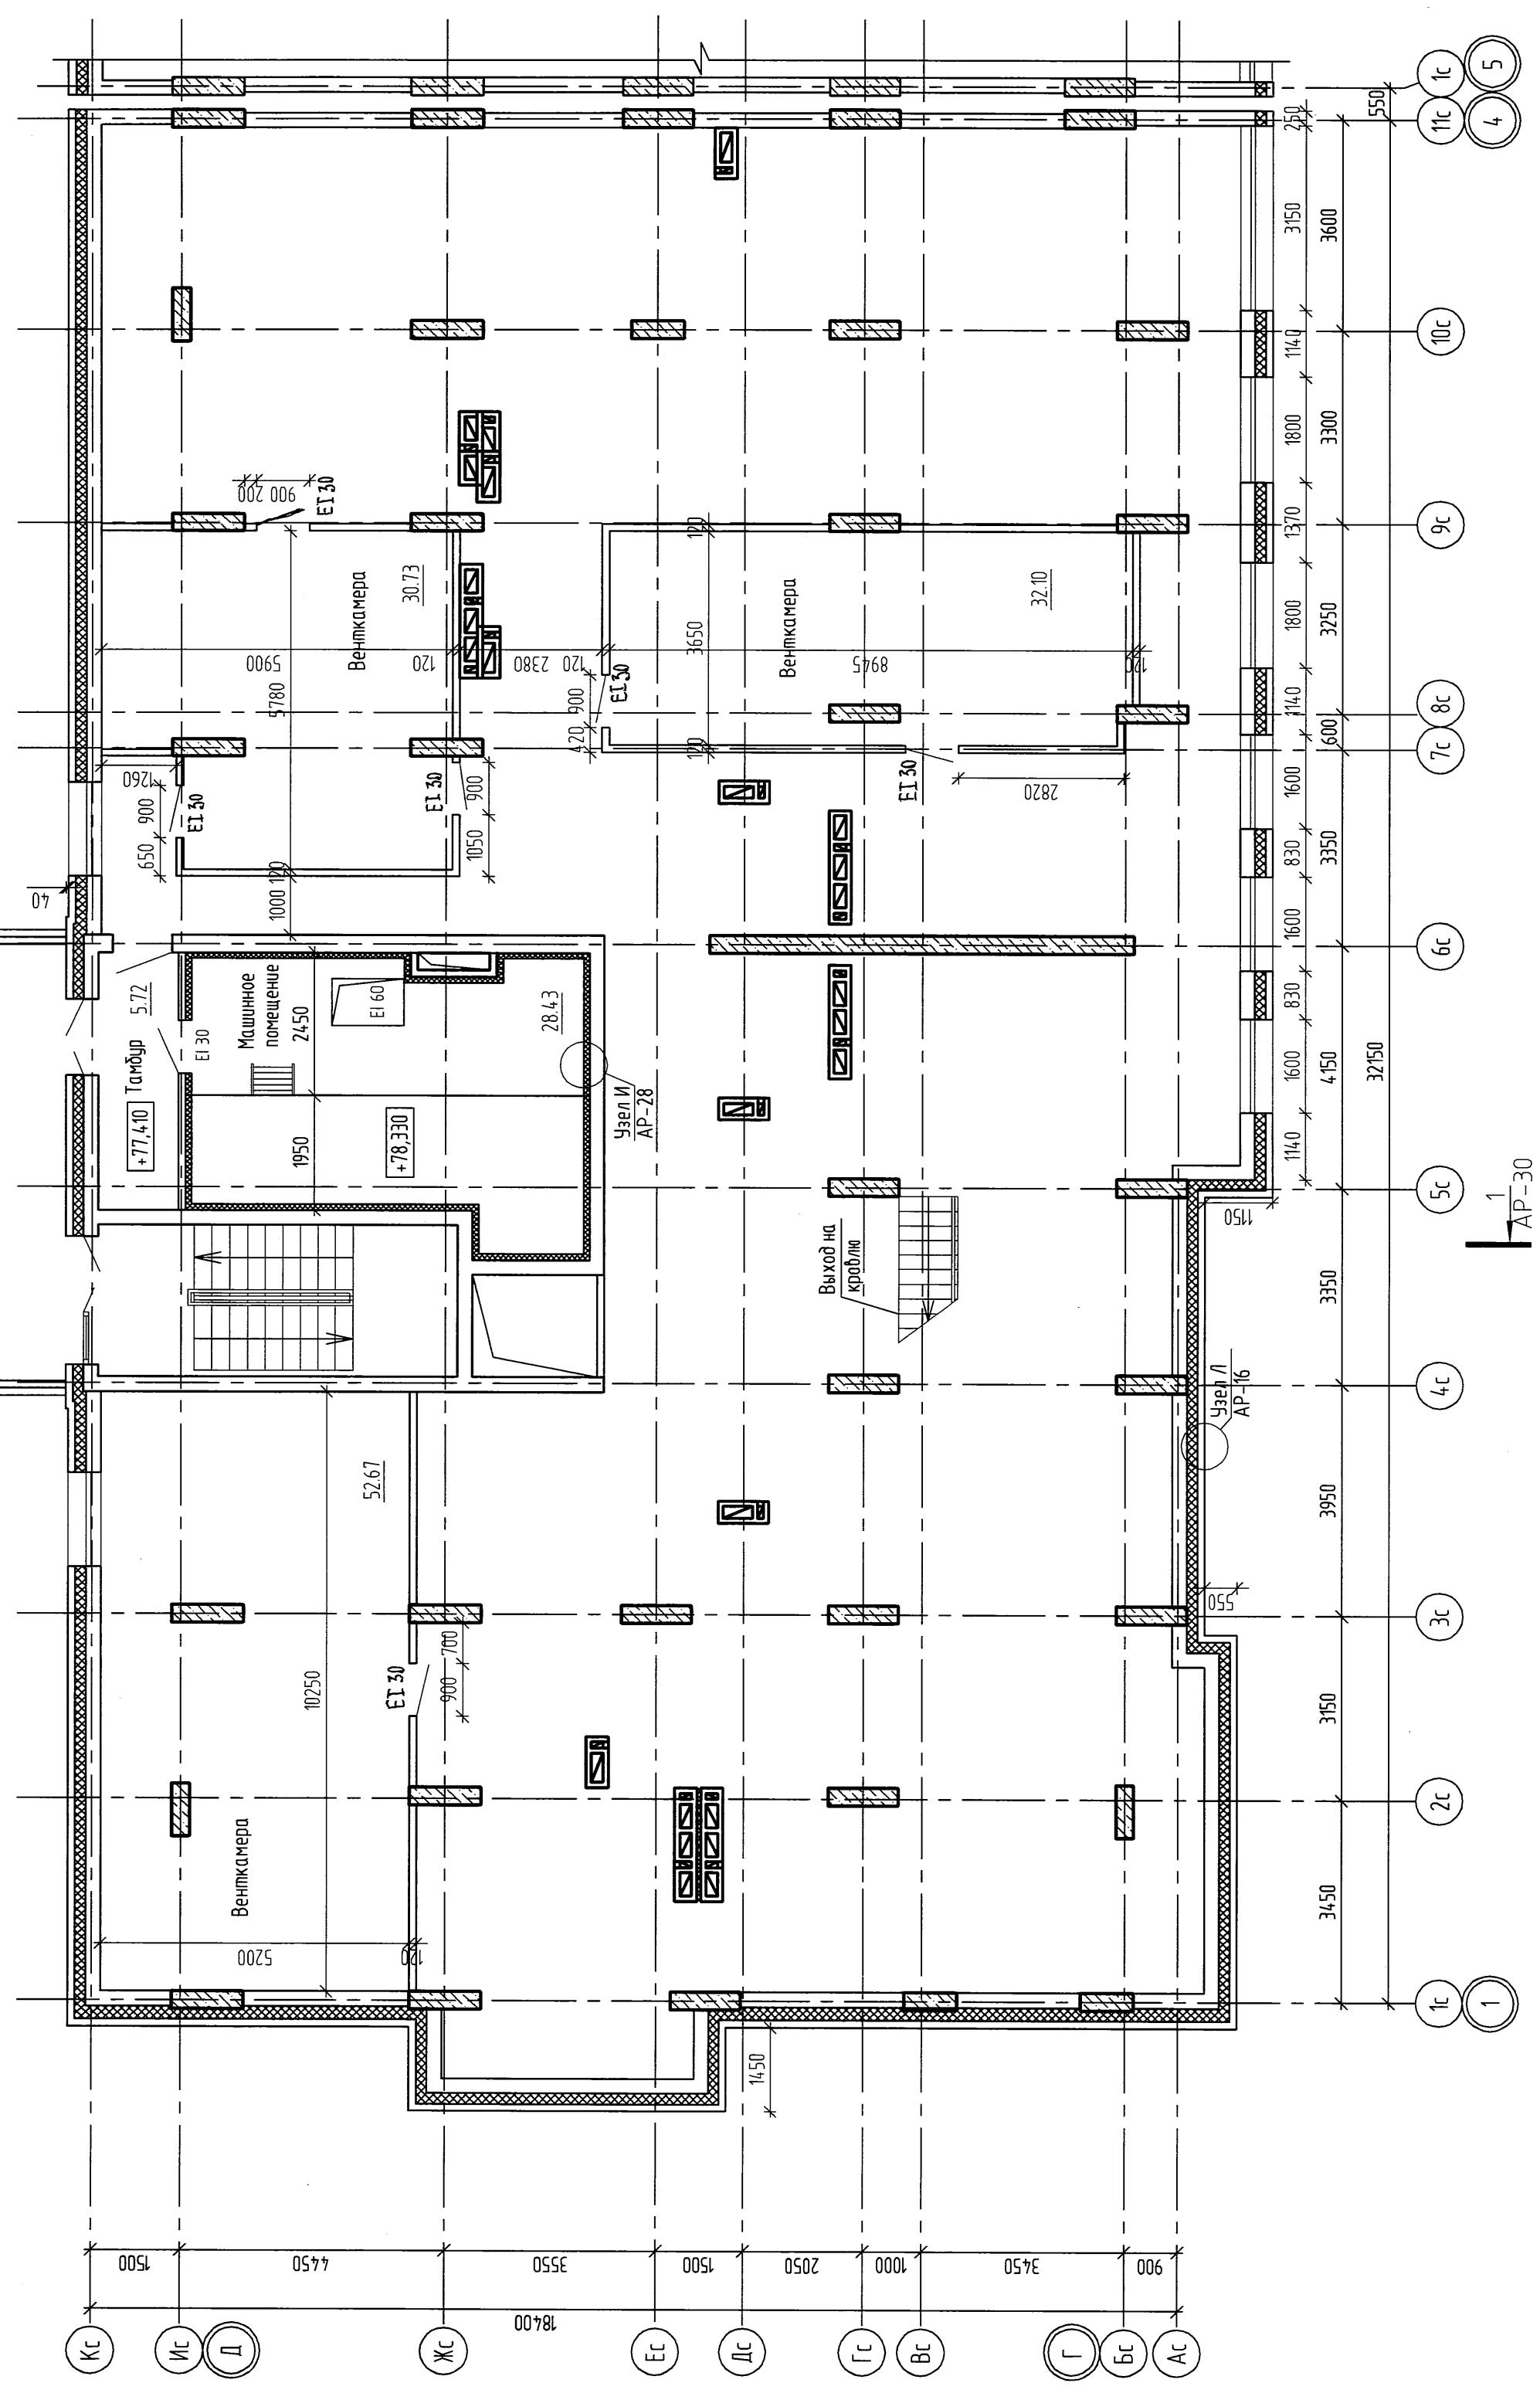


Министерство промышленности и торговли с пограничными соединениями и подстанциями АтомэнергоПроекта  
по адресу г. Новосибирск, ул. Дачная, 42а


000 "АтомэнергоПроект"  
г. Барнаул

Министерство промышленности и торговли с пограничными соединениями и подстанциями АтомэнергоПроекта  
по адресу г. Новосибирск, ул. Дачная, 42а

000 "АтомэнергоПроект"  
г. Барнаул

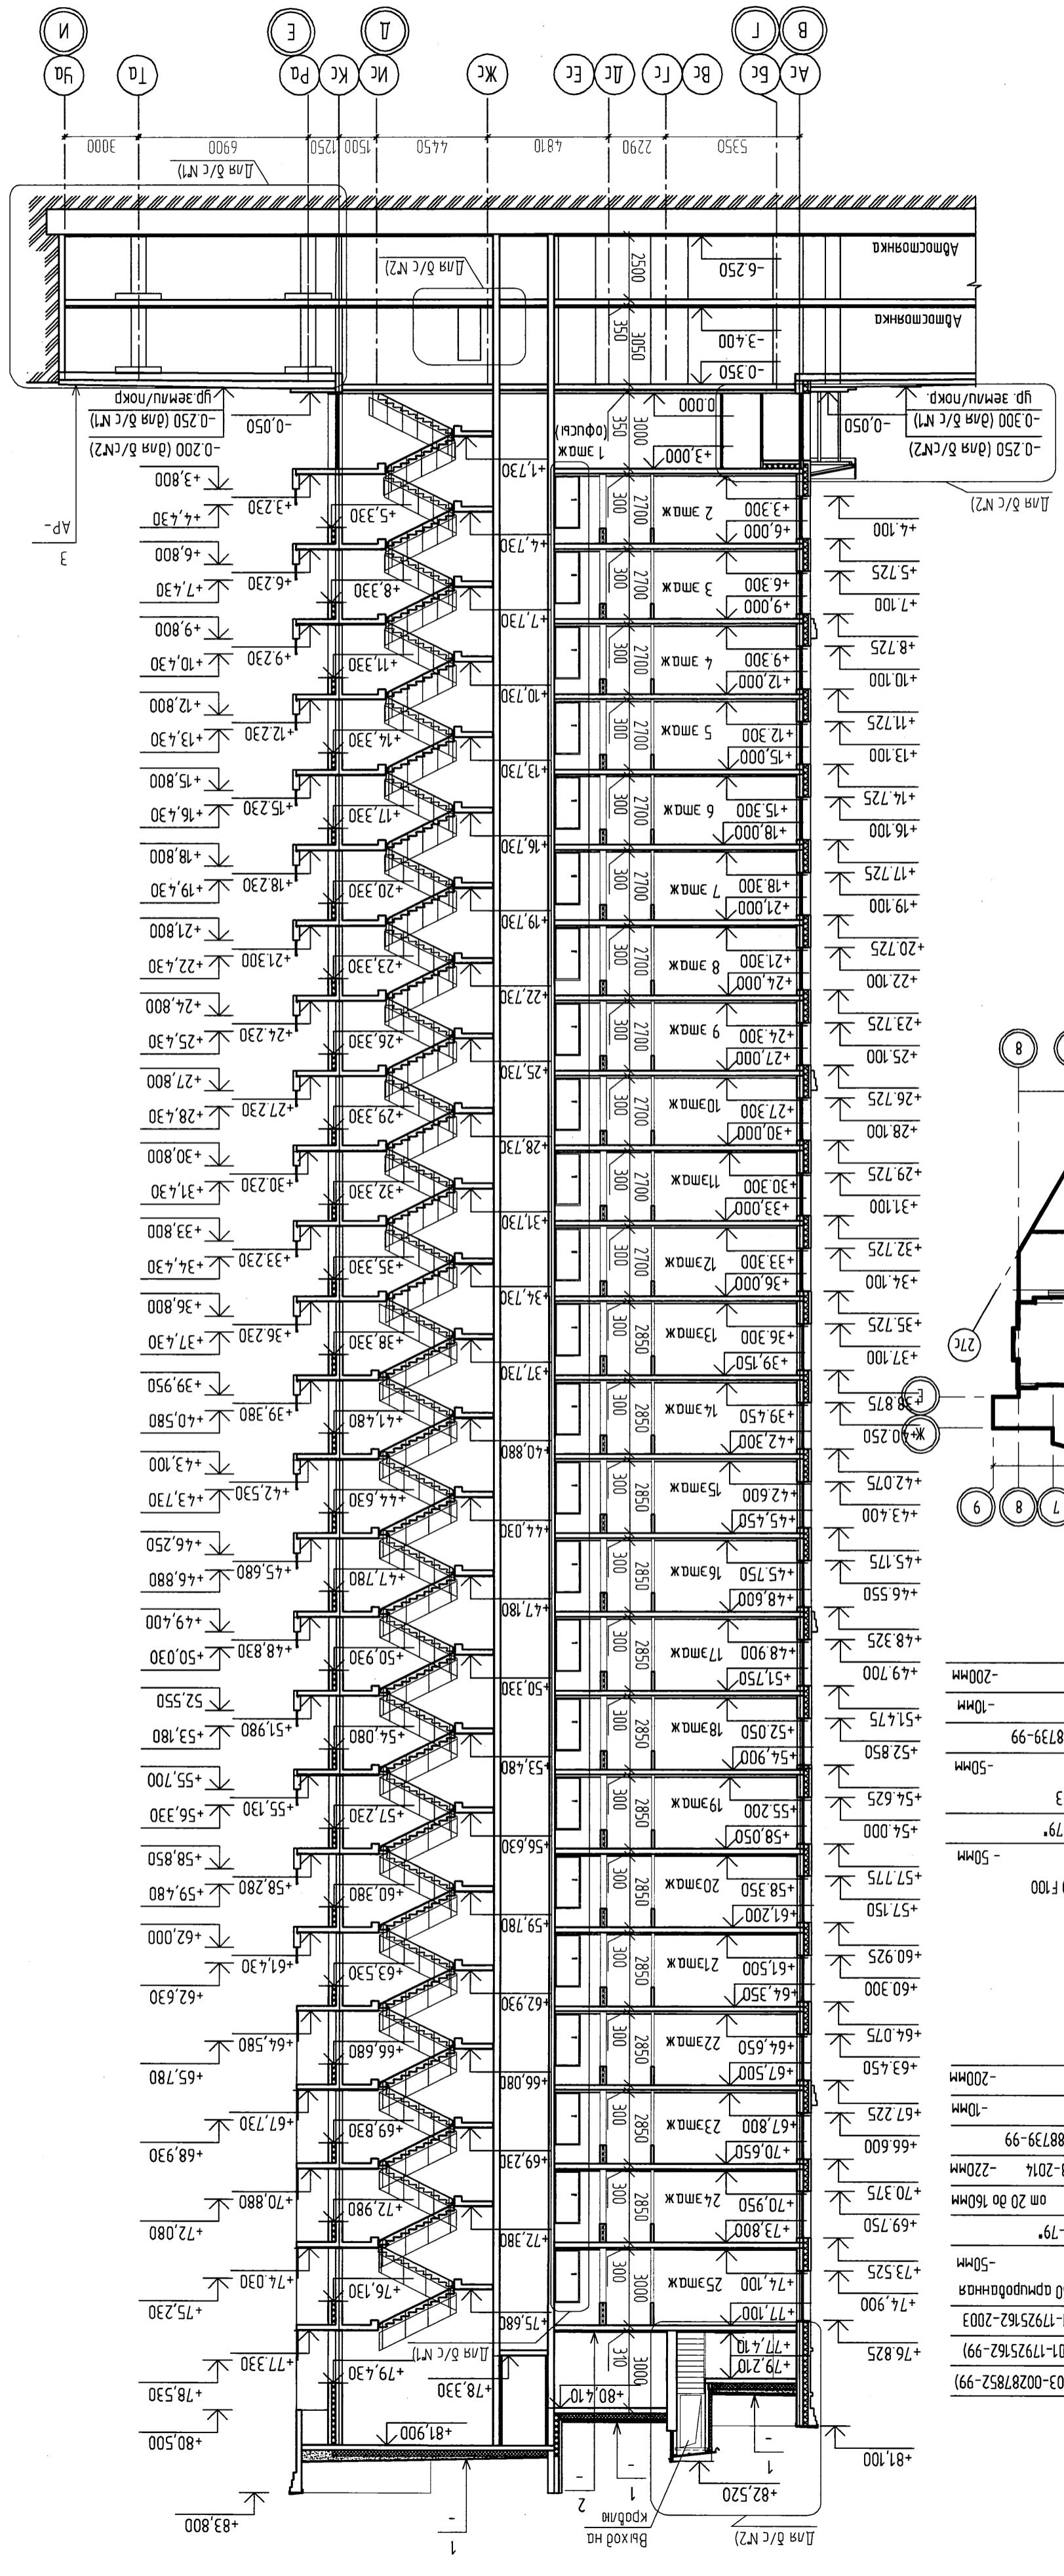

11674		АР																																																																																		
<p><b>Многоквартирный дом с помещениями общепринятого назначения и подземной автостоянкой по адресу: г. Новосибирск, ул. Дачная, 42а</b></p> <table border="1"> <tr> <td rowspan="2">ИЗМ.</td> <td rowspan="2">КОЛ.УЧ</td> <td rowspan="2">ЛИСТ</td> <td rowspan="2">Н.ДОК</td> <td rowspan="2">ПОДПИСЬ</td> <td rowspan="2">ДАТА</td> <td colspan="2">СТАДИЯ</td> <td colspan="2">ЛИСТ</td> <td rowspan="2">Листов</td> </tr> <tr> <td>1</td> <td>2</td> <td>1</td> <td>30</td> </tr> <tr> <td>Разраб.</td> <td>Моисеева</td> <td>Сергей</td> <td>05.17</td> <td></td> <td></td> <td></td> <td></td> <td></td> <td></td> <td></td> </tr> <tr> <td>Продерил</td> <td>Жадоронкова</td> <td>Илья</td> <td>05.17</td> <td></td> <td></td> <td></td> <td></td> <td></td> <td></td> <td></td> </tr> <tr> <td>ГИП</td> <td>Чадарцев</td> <td></td> <td>05.17</td> <td></td> <td></td> <td></td> <td></td> <td></td> <td></td> <td></td> </tr> <tr> <td>Нач. АСО</td> <td>Бышаева</td> <td></td> <td>05.17</td> <td></td> <td></td> <td></td> <td></td> <td></td> <td></td> <td></td> </tr> <tr> <td>ГА</td> <td>Башкиров</td> <td></td> <td>05.17</td> <td></td> <td></td> <td></td> <td></td> <td></td> <td></td> <td></td> </tr> <tr> <td>Н. контр.</td> <td>Жадоронкова</td> <td>Сергей</td> <td>05.17</td> <td></td> <td></td> <td></td> <td></td> <td></td> <td></td> <td></td> </tr> </table>				ИЗМ.	КОЛ.УЧ	ЛИСТ	Н.ДОК	ПОДПИСЬ	ДАТА	СТАДИЯ		ЛИСТ		Листов	1	2	1	30	Разраб.	Моисеева	Сергей	05.17								Продерил	Жадоронкова	Илья	05.17								ГИП	Чадарцев		05.17								Нач. АСО	Бышаева		05.17								ГА	Башкиров		05.17								Н. контр.	Жадоронкова	Сергей	05.17							
ИЗМ.	КОЛ.УЧ	ЛИСТ	Н.ДОК							ПОДПИСЬ	ДАТА	СТАДИЯ			ЛИСТ		Листов																																																																			
				1	2	1	30																																																																													
Разраб.	Моисеева	Сергей	05.17																																																																																	
Продерил	Жадоронкова	Илья	05.17																																																																																	
ГИП	Чадарцев		05.17																																																																																	
Нач. АСО	Бышаева		05.17																																																																																	
ГА	Башкиров		05.17																																																																																	
Н. контр.	Жадоронкова	Сергей	05.17																																																																																	
				Разрез 1-1						"Алтайграджампроект"																																																																										
										2. Барнаул																																																																										

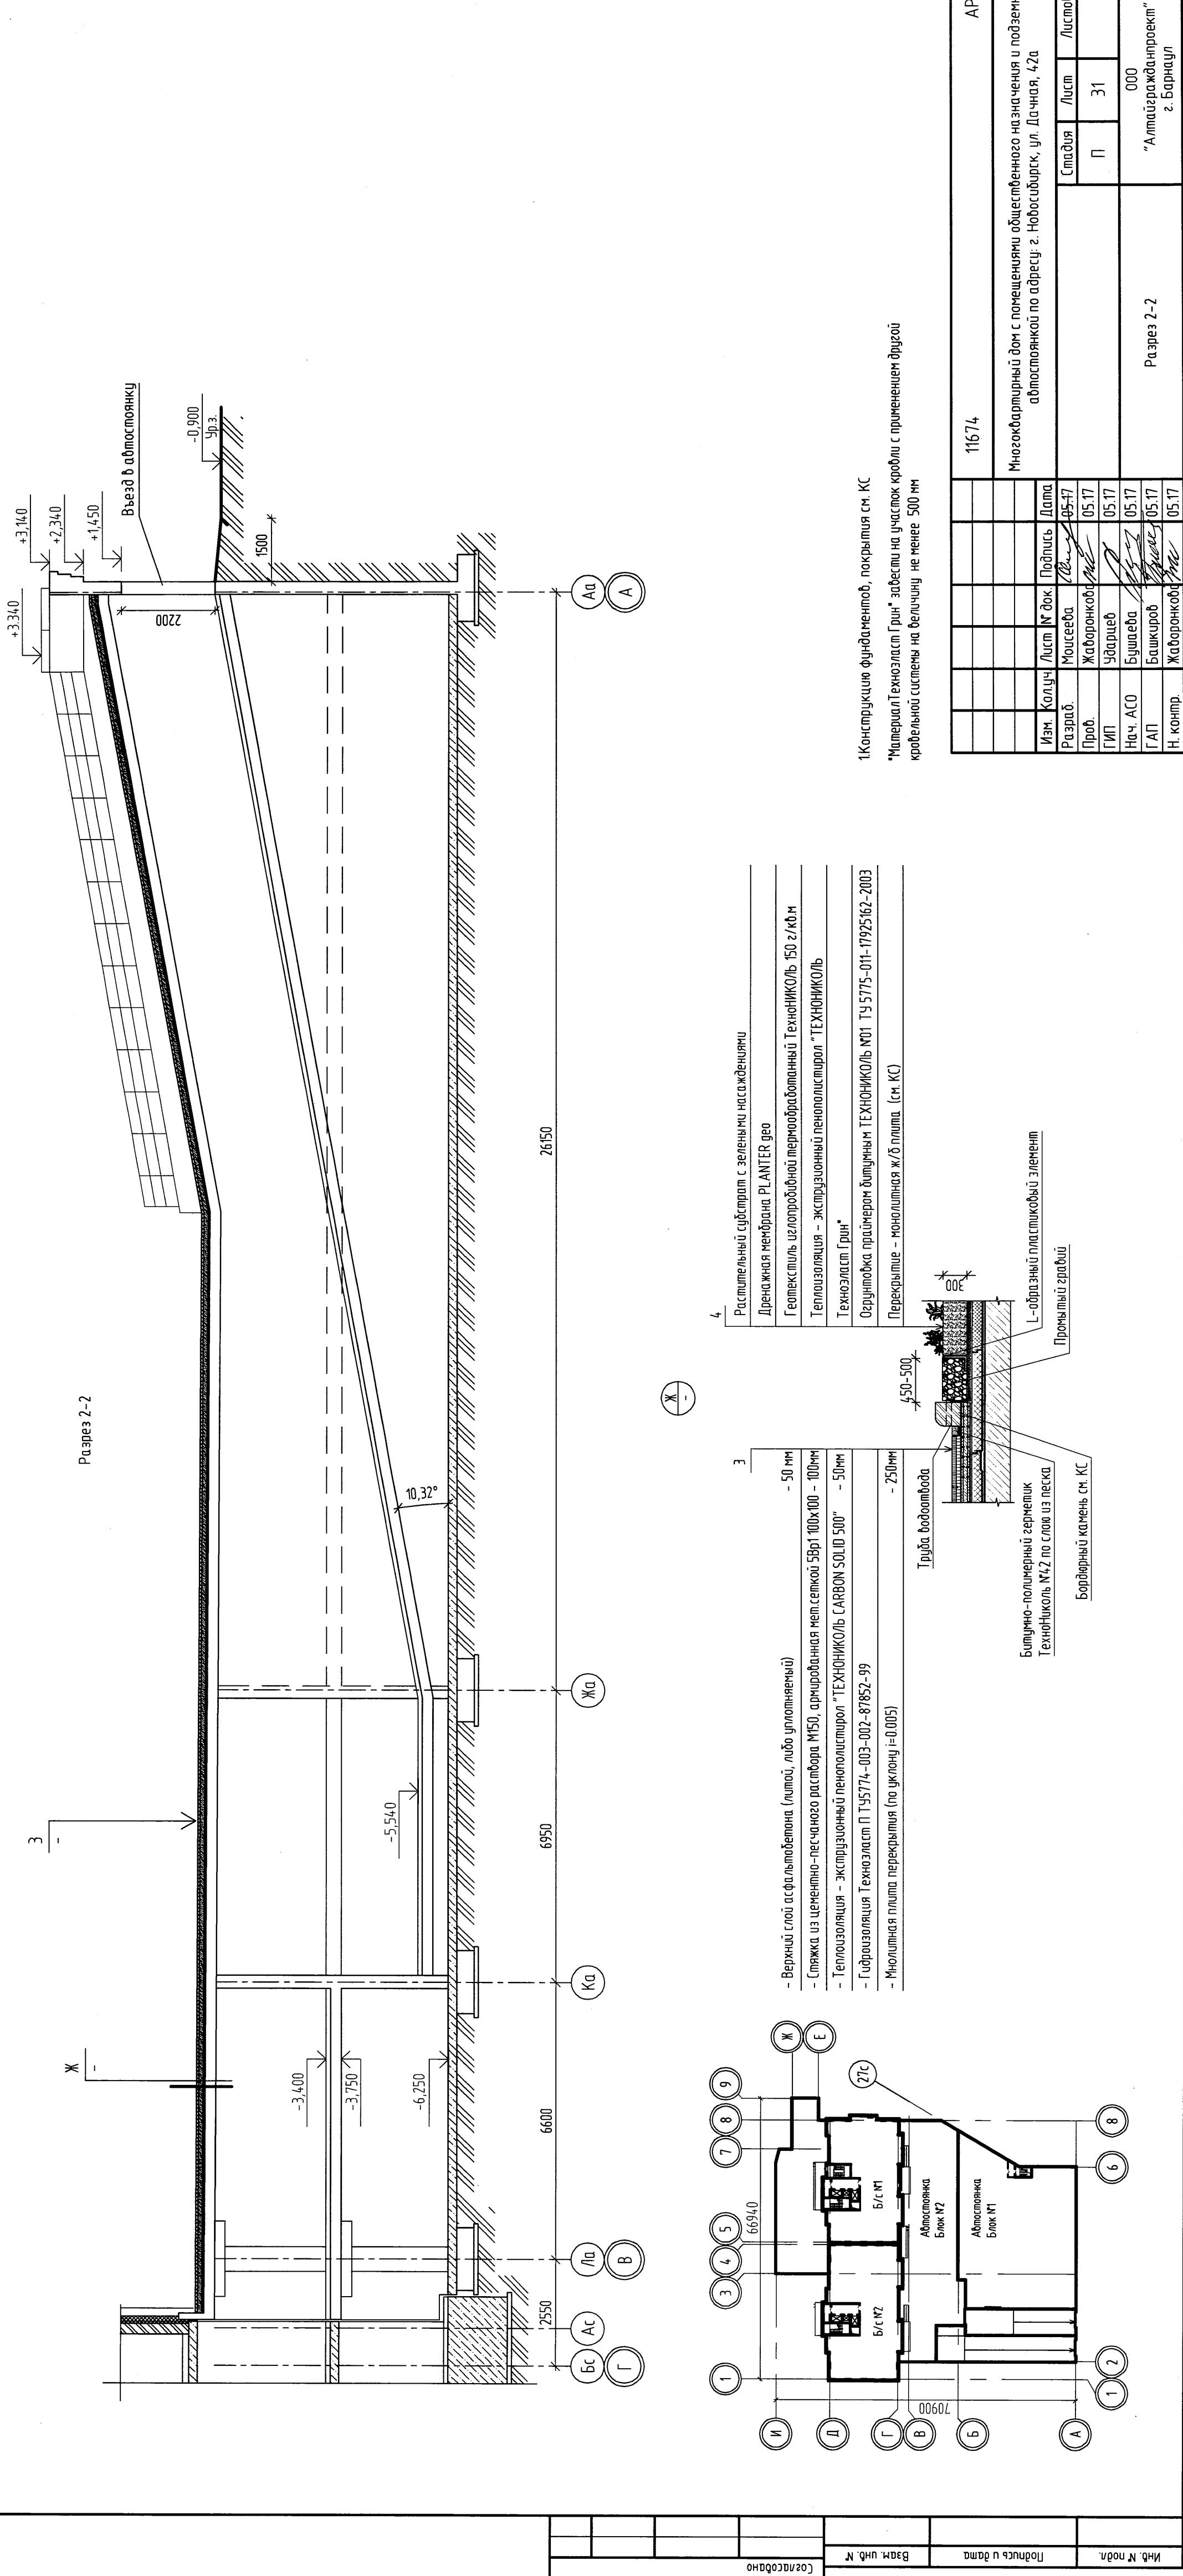


АР  
11674  
Блок-секция №1  
Фасад 5-8  
"Альбус-разработка"  
г. Барнаул

Многоквартирный дом с подземным крытым переходом по адресу г. Новосибирск, ул. Дачная, 42а

СТАДИЯ ИМСТ ПЛ 32 ИМСТ

изм	кодич	имст	н.док	подпись	дата
арх.	макеева			сл	05.17
пробирщик:	жданович			татья	05.17
гип	чмидичев			чч	05.17
нач.ад	бушевна			бушевна	05.17
гад	башкиров			башкиров	05.17
н.контроль	жданович			жданович	05.17

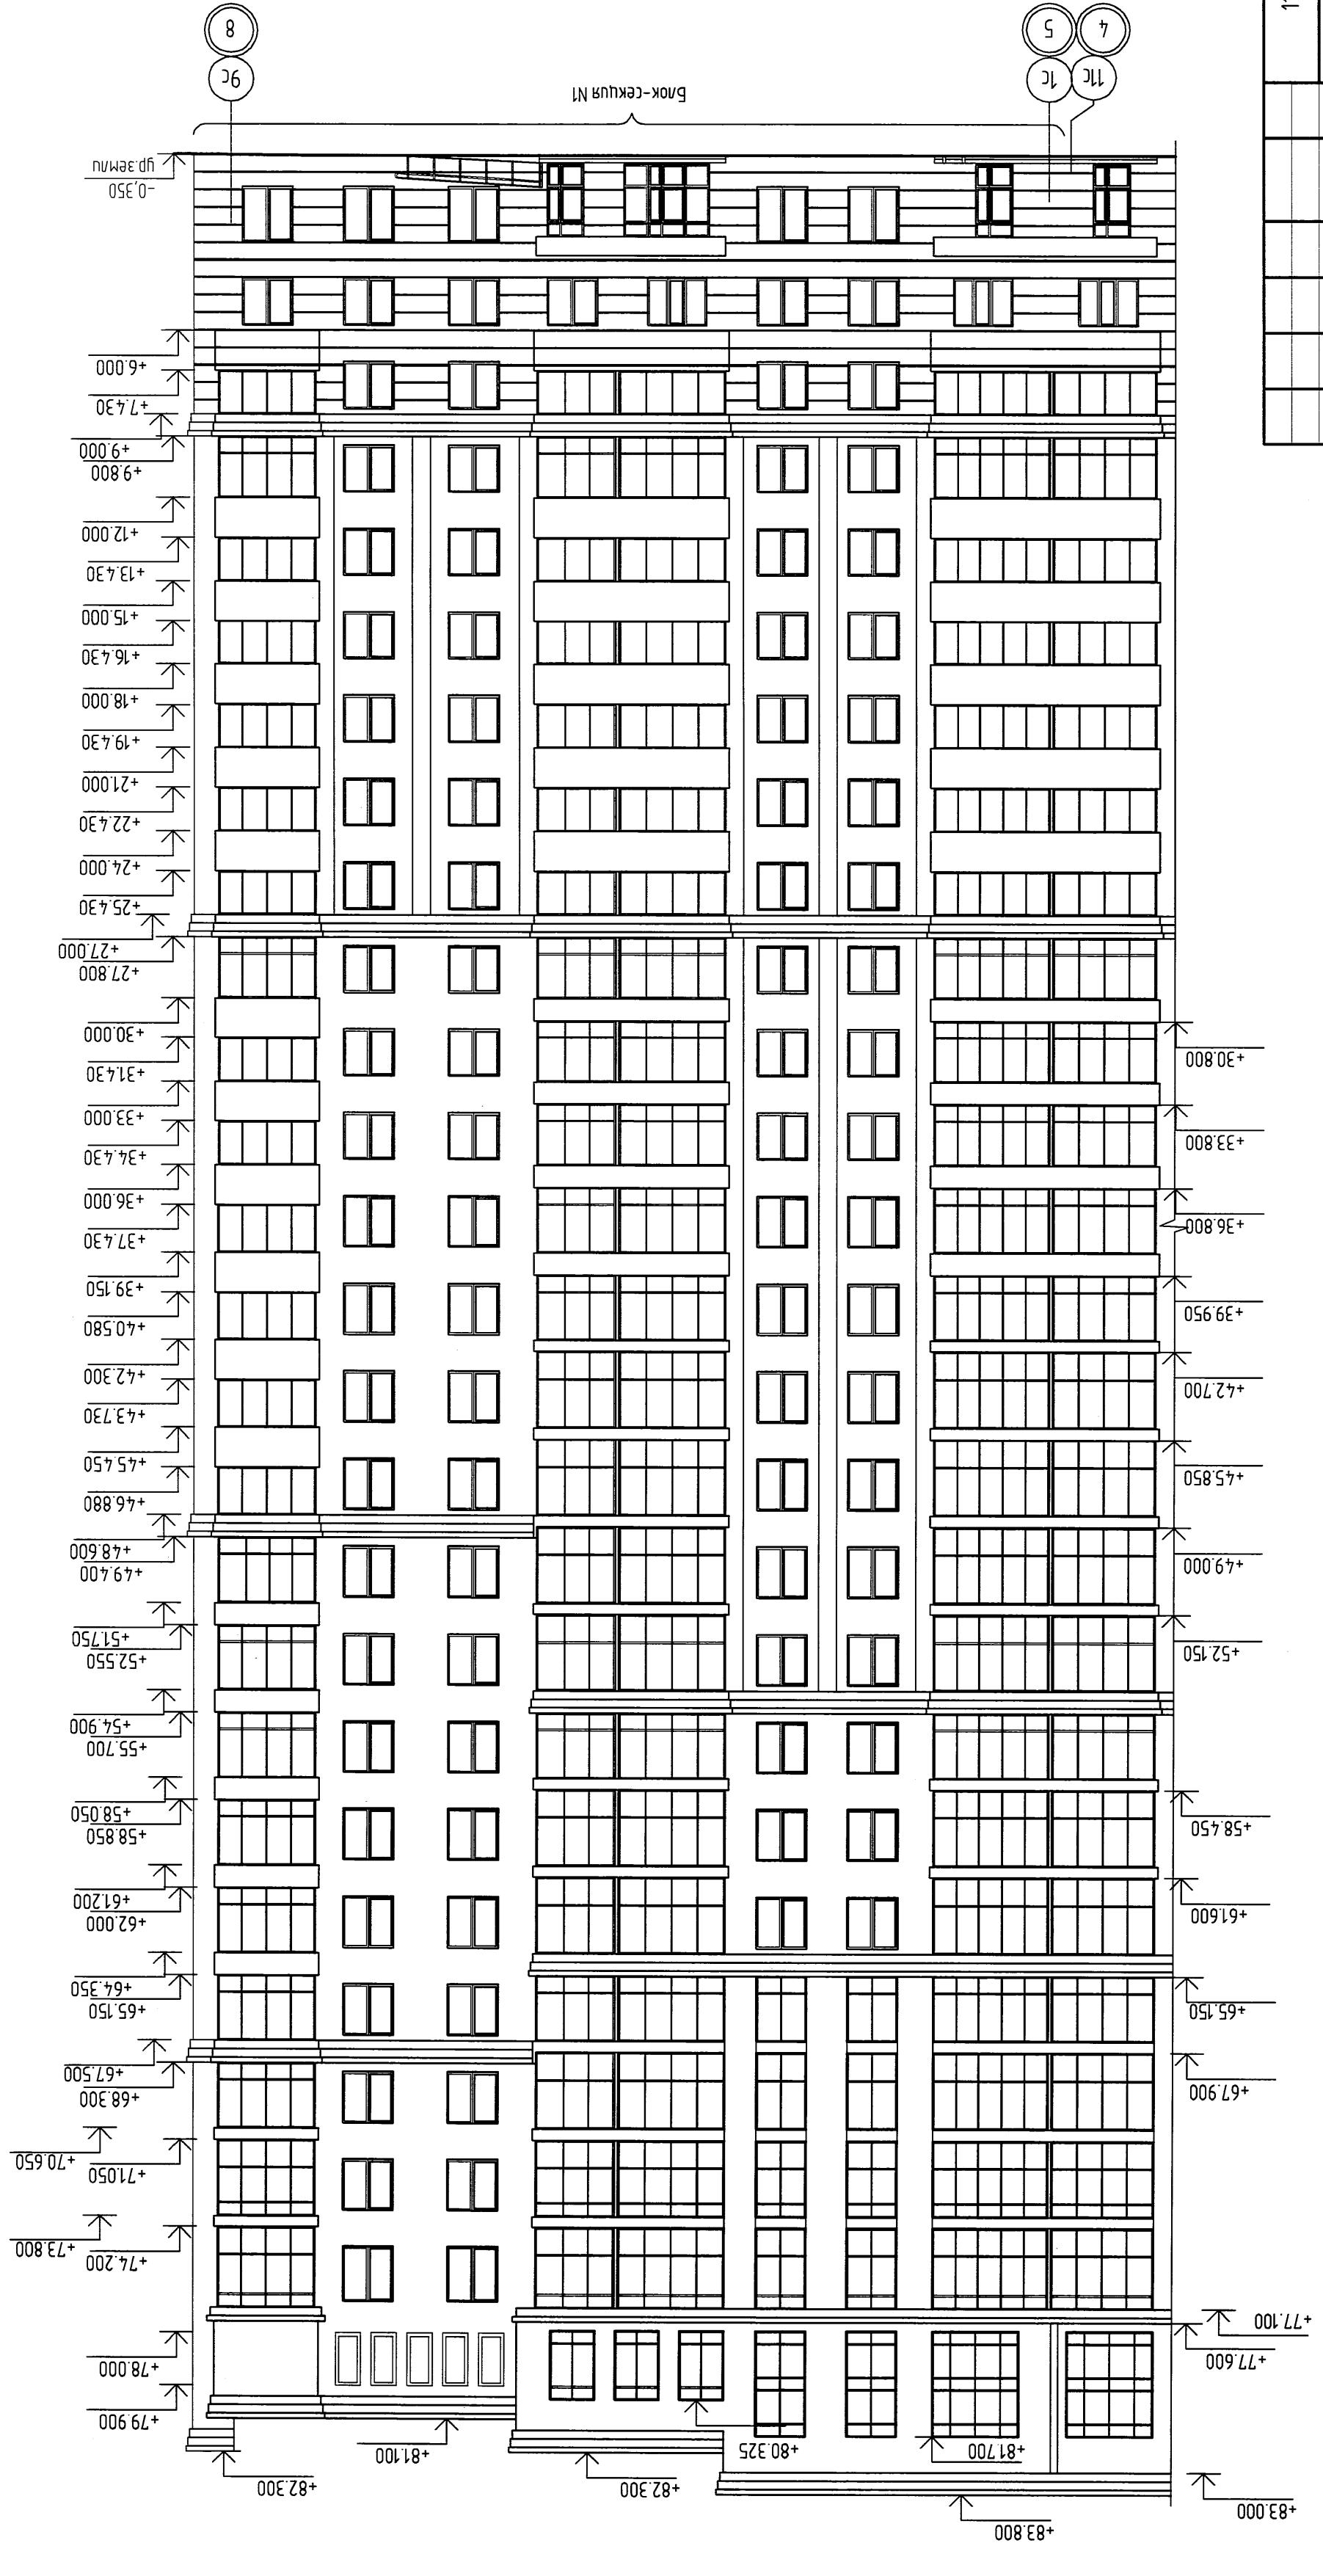

Лінійна номенклатура, діаметр експлуатації 3 ампульної фасада CM AP-35


Масовий картографічний збір з підвищеною точністю та погодою відповідної  
до сектору г. Новосибирськ, ул. Дончак, 420

СТАДІЯ ПІСЛІДОВОСТІ

Блок-секція №1  
Фасад 8-5


000  
"Алюмінієвий профіль"  
2. Барндул


ІД	КОДЧУ	ІДСТ	Н.ДОК	ПОДІЛІТЬ	ДАТА
Арх.	Молчанова	Генн.	05.17		
Проєкт.	Жаборонко	Роман.	05.17		
ГИП	Чубриков	Роман.	05.17		
Нач. АСО	Бушев	Роман.	05.17		
Г.АП.	Башкиров	Роман.	05.17		
Н. Контроль	Жаборонко	Роман.	05.17		

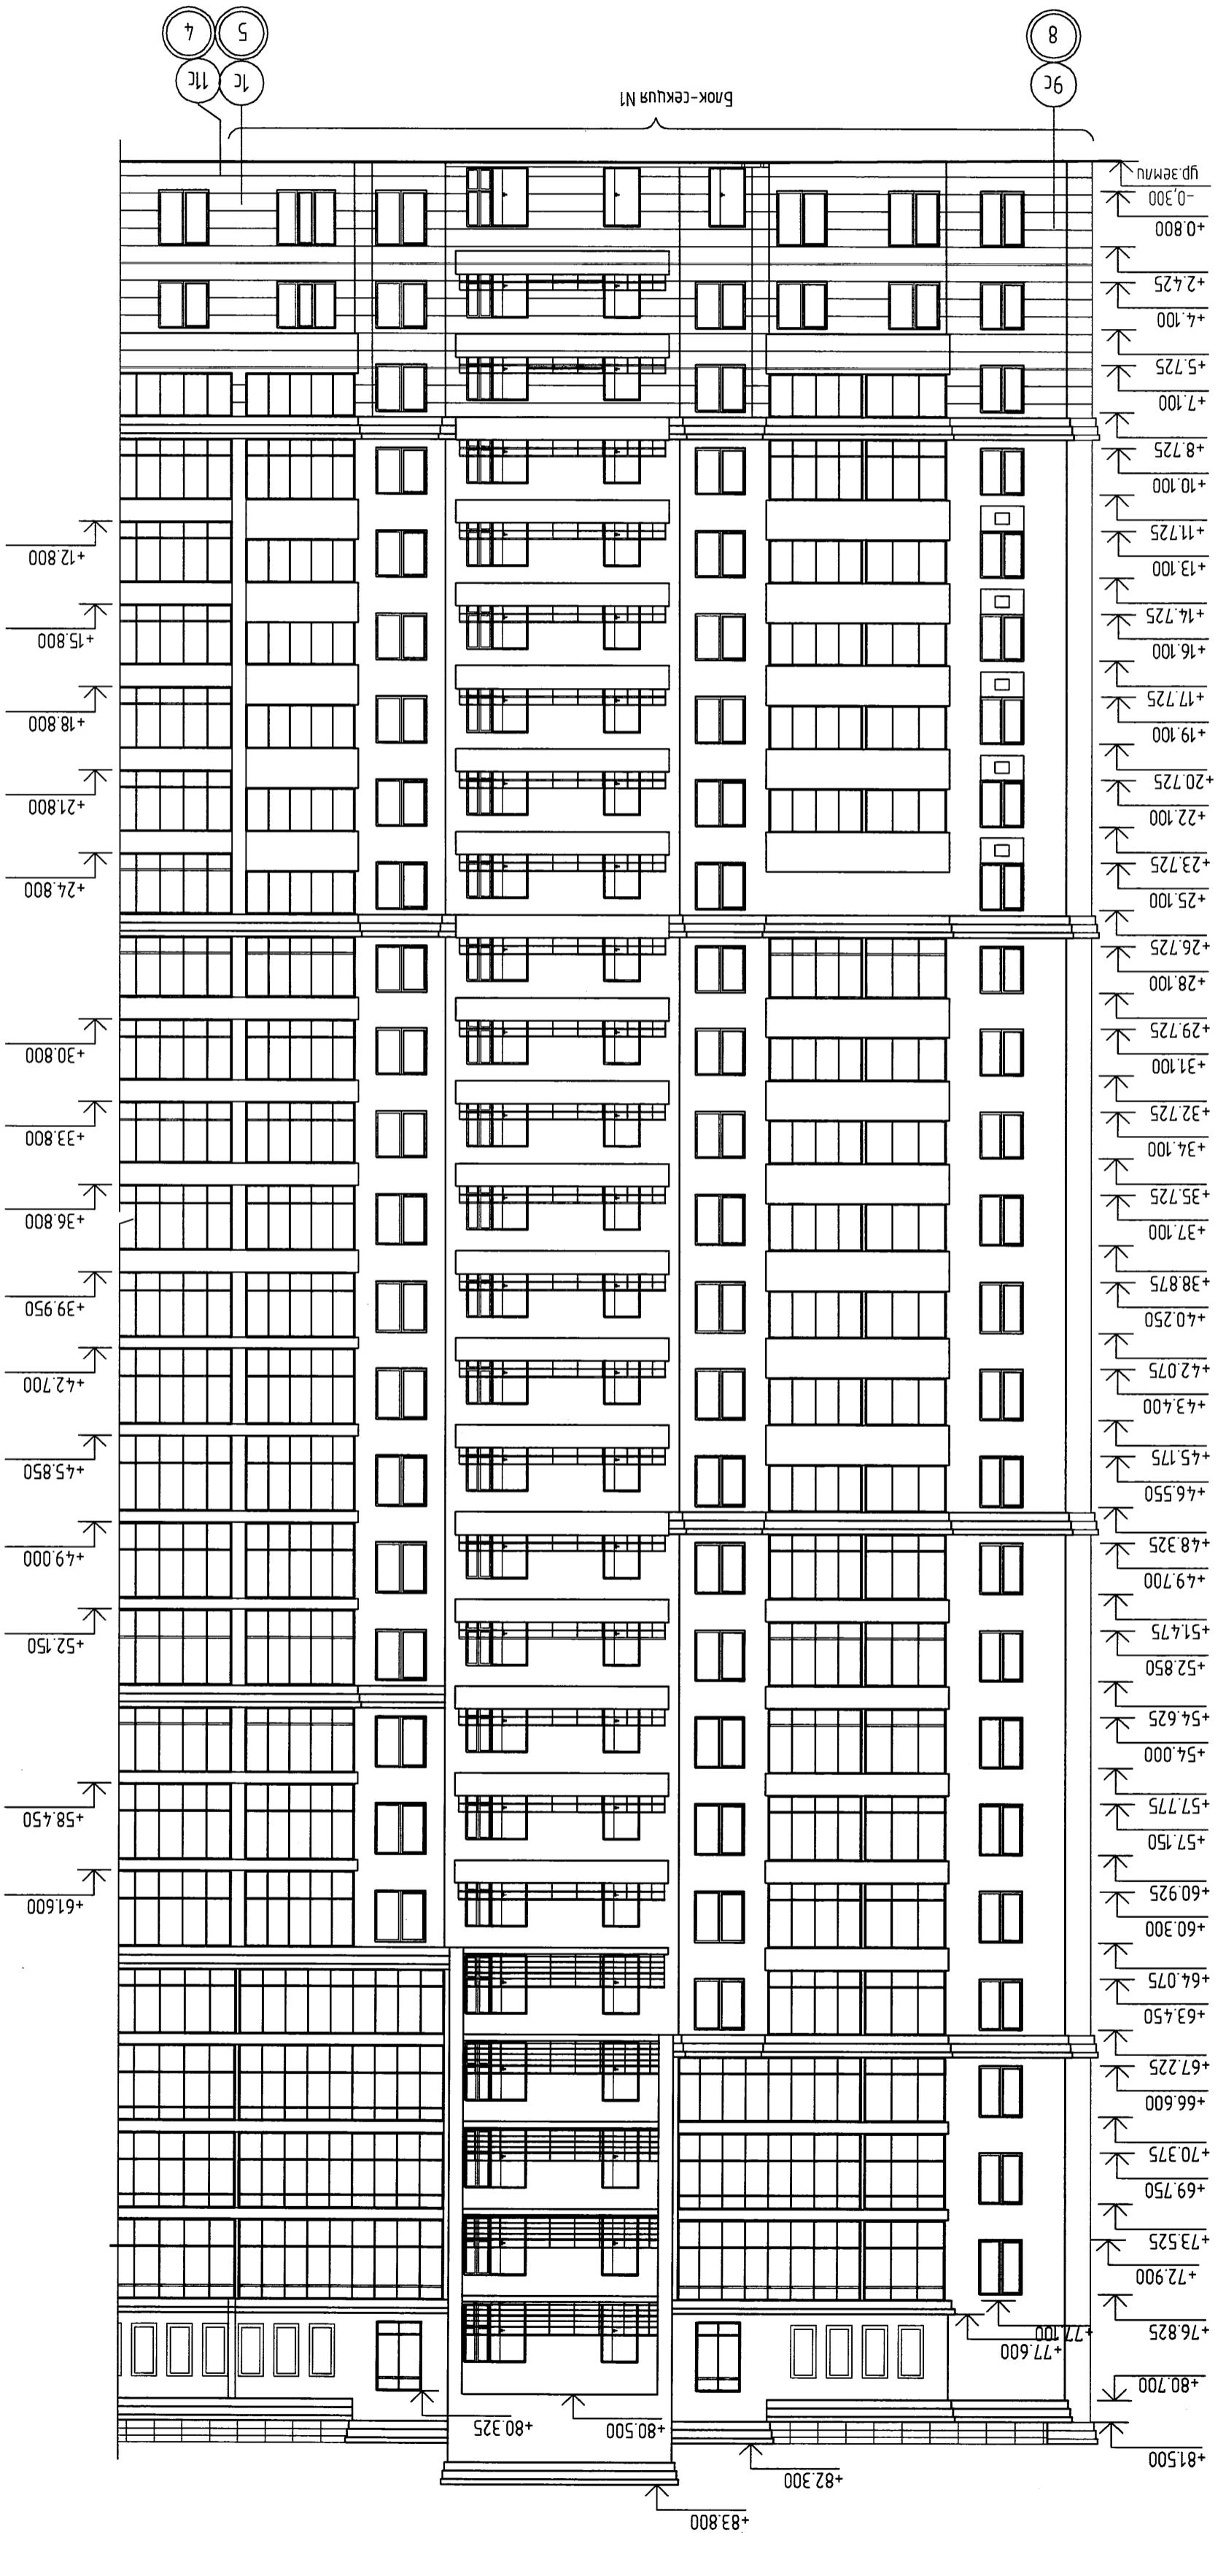


АР  
 11674  
 Многоэтажный дом с подвалом для склада и подземной парковкой  
 по адресу: г. Новосибирск, ул. Дачная, 42а  
 Блок-секция № 1  
 Фасад 1-й  
 "Альянсстройпроект"  
 г. Барнаул

1. План настройки замка с креплениями из нержавеющей стали и подвеской замка  
 2. Вид на замок

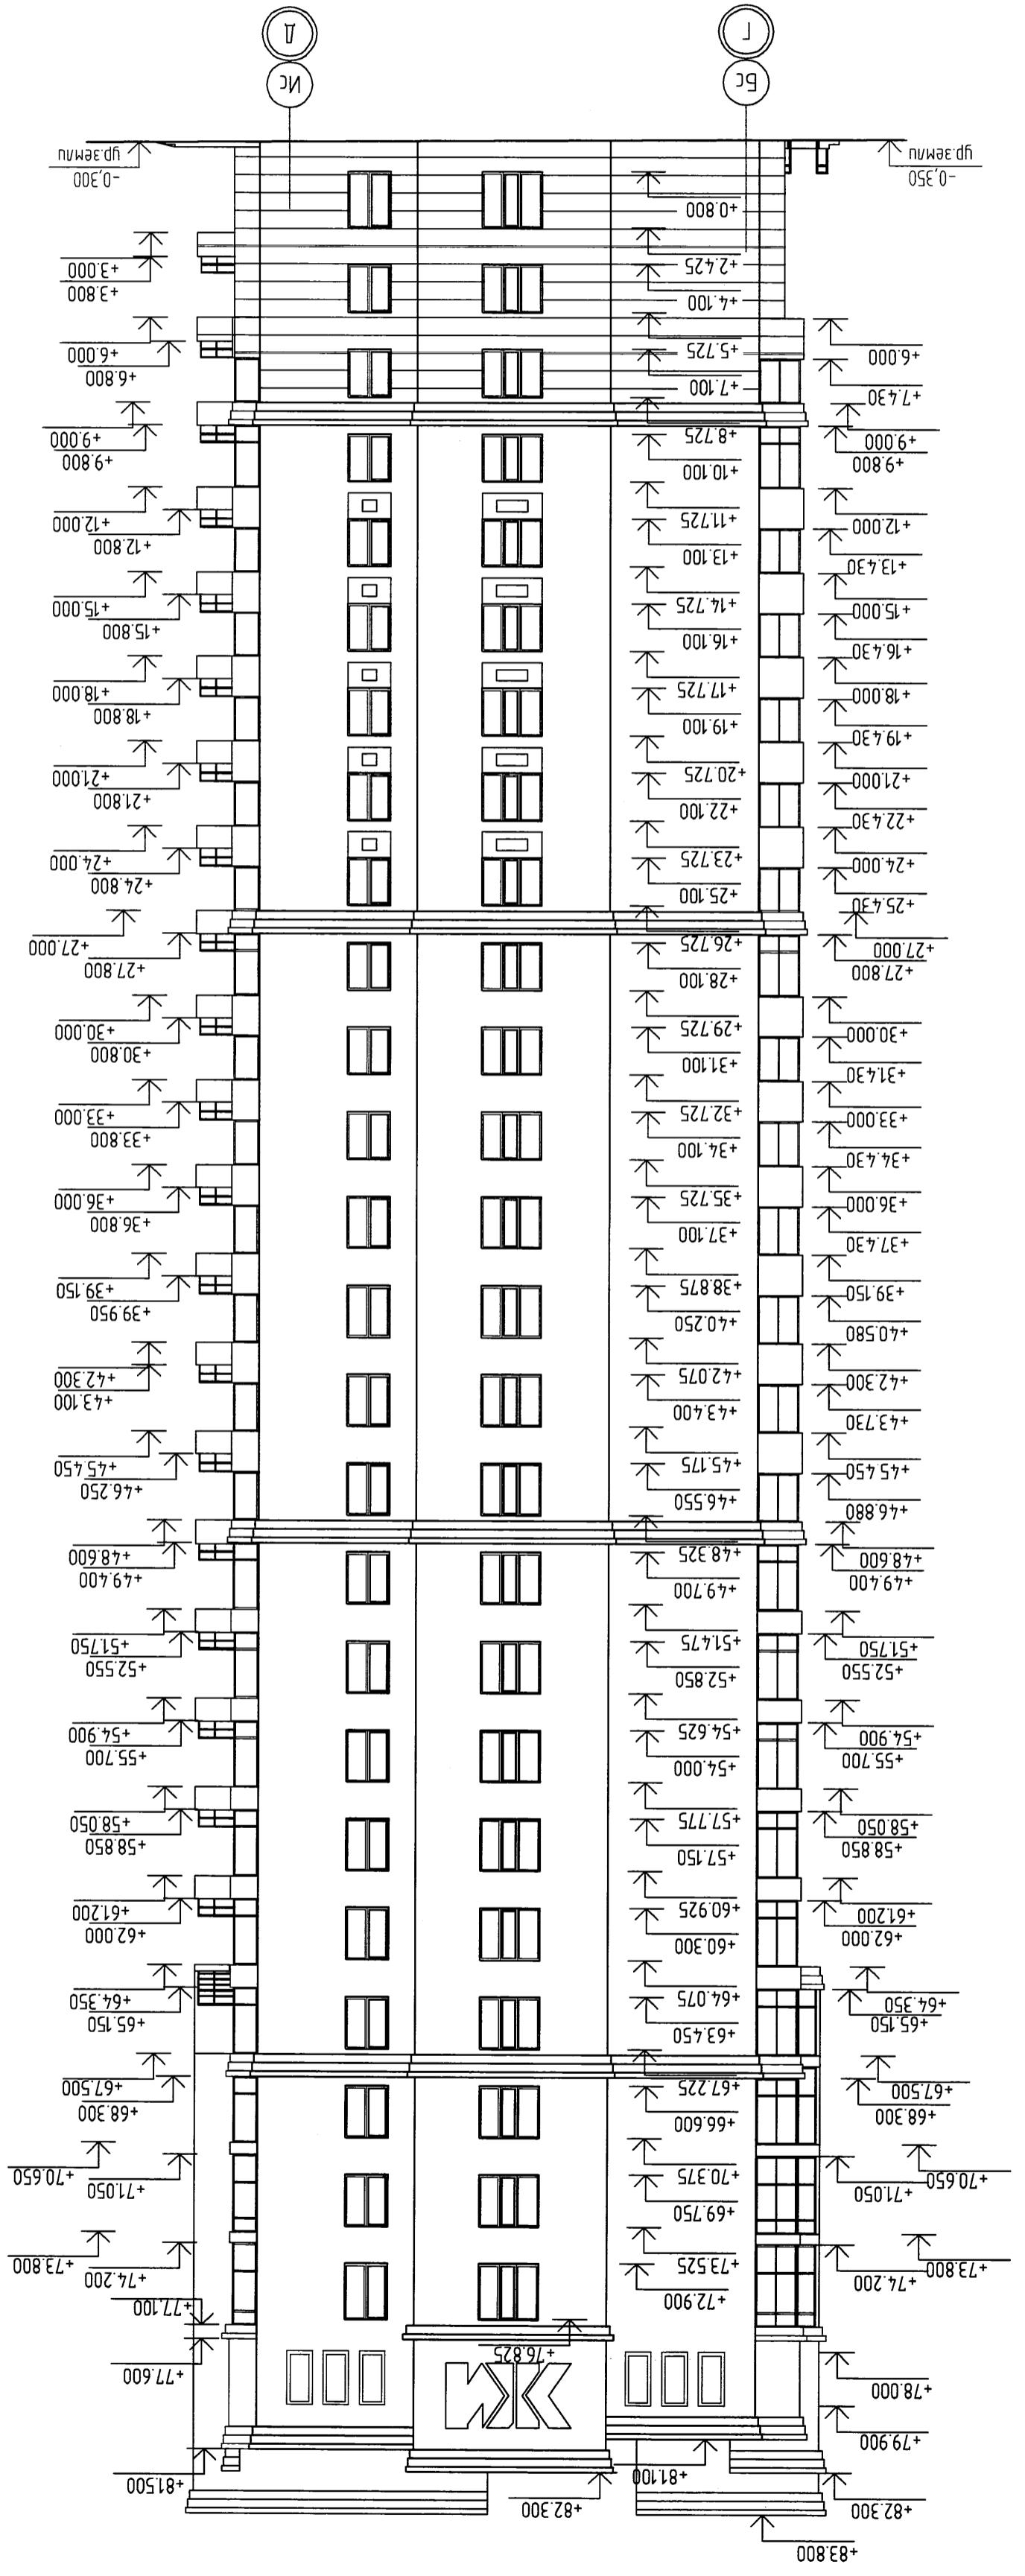

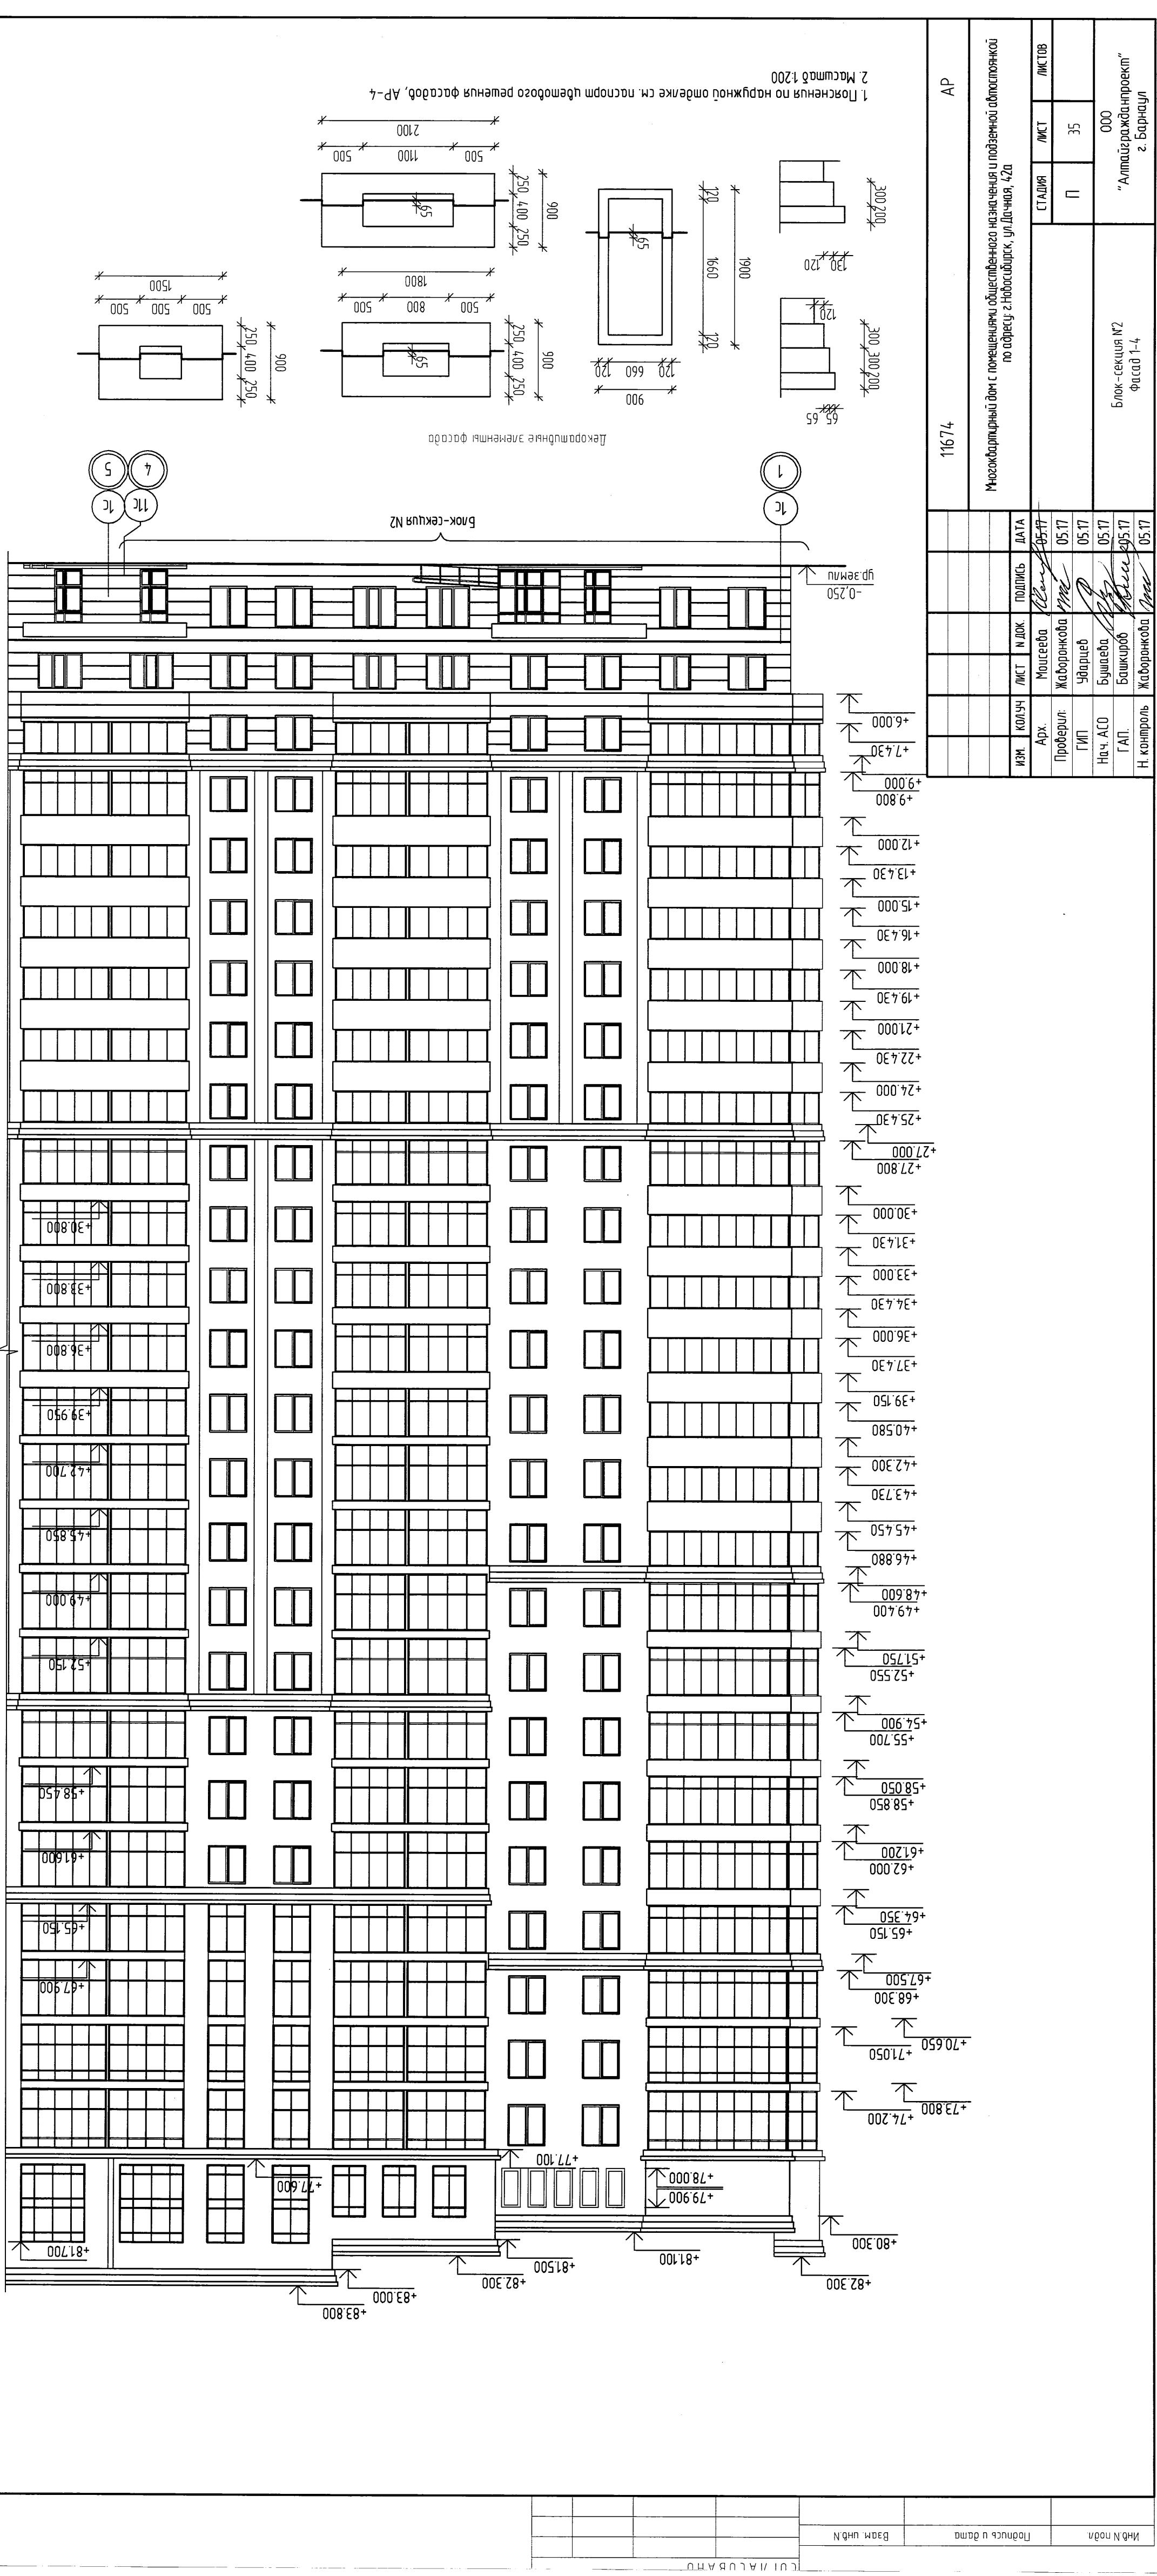


ЛПДМЕАЧНУА, РА3МЕРЛ ГЕКОПАМУХИХ 3АМЕММОД ФАСДО СМ АР-35

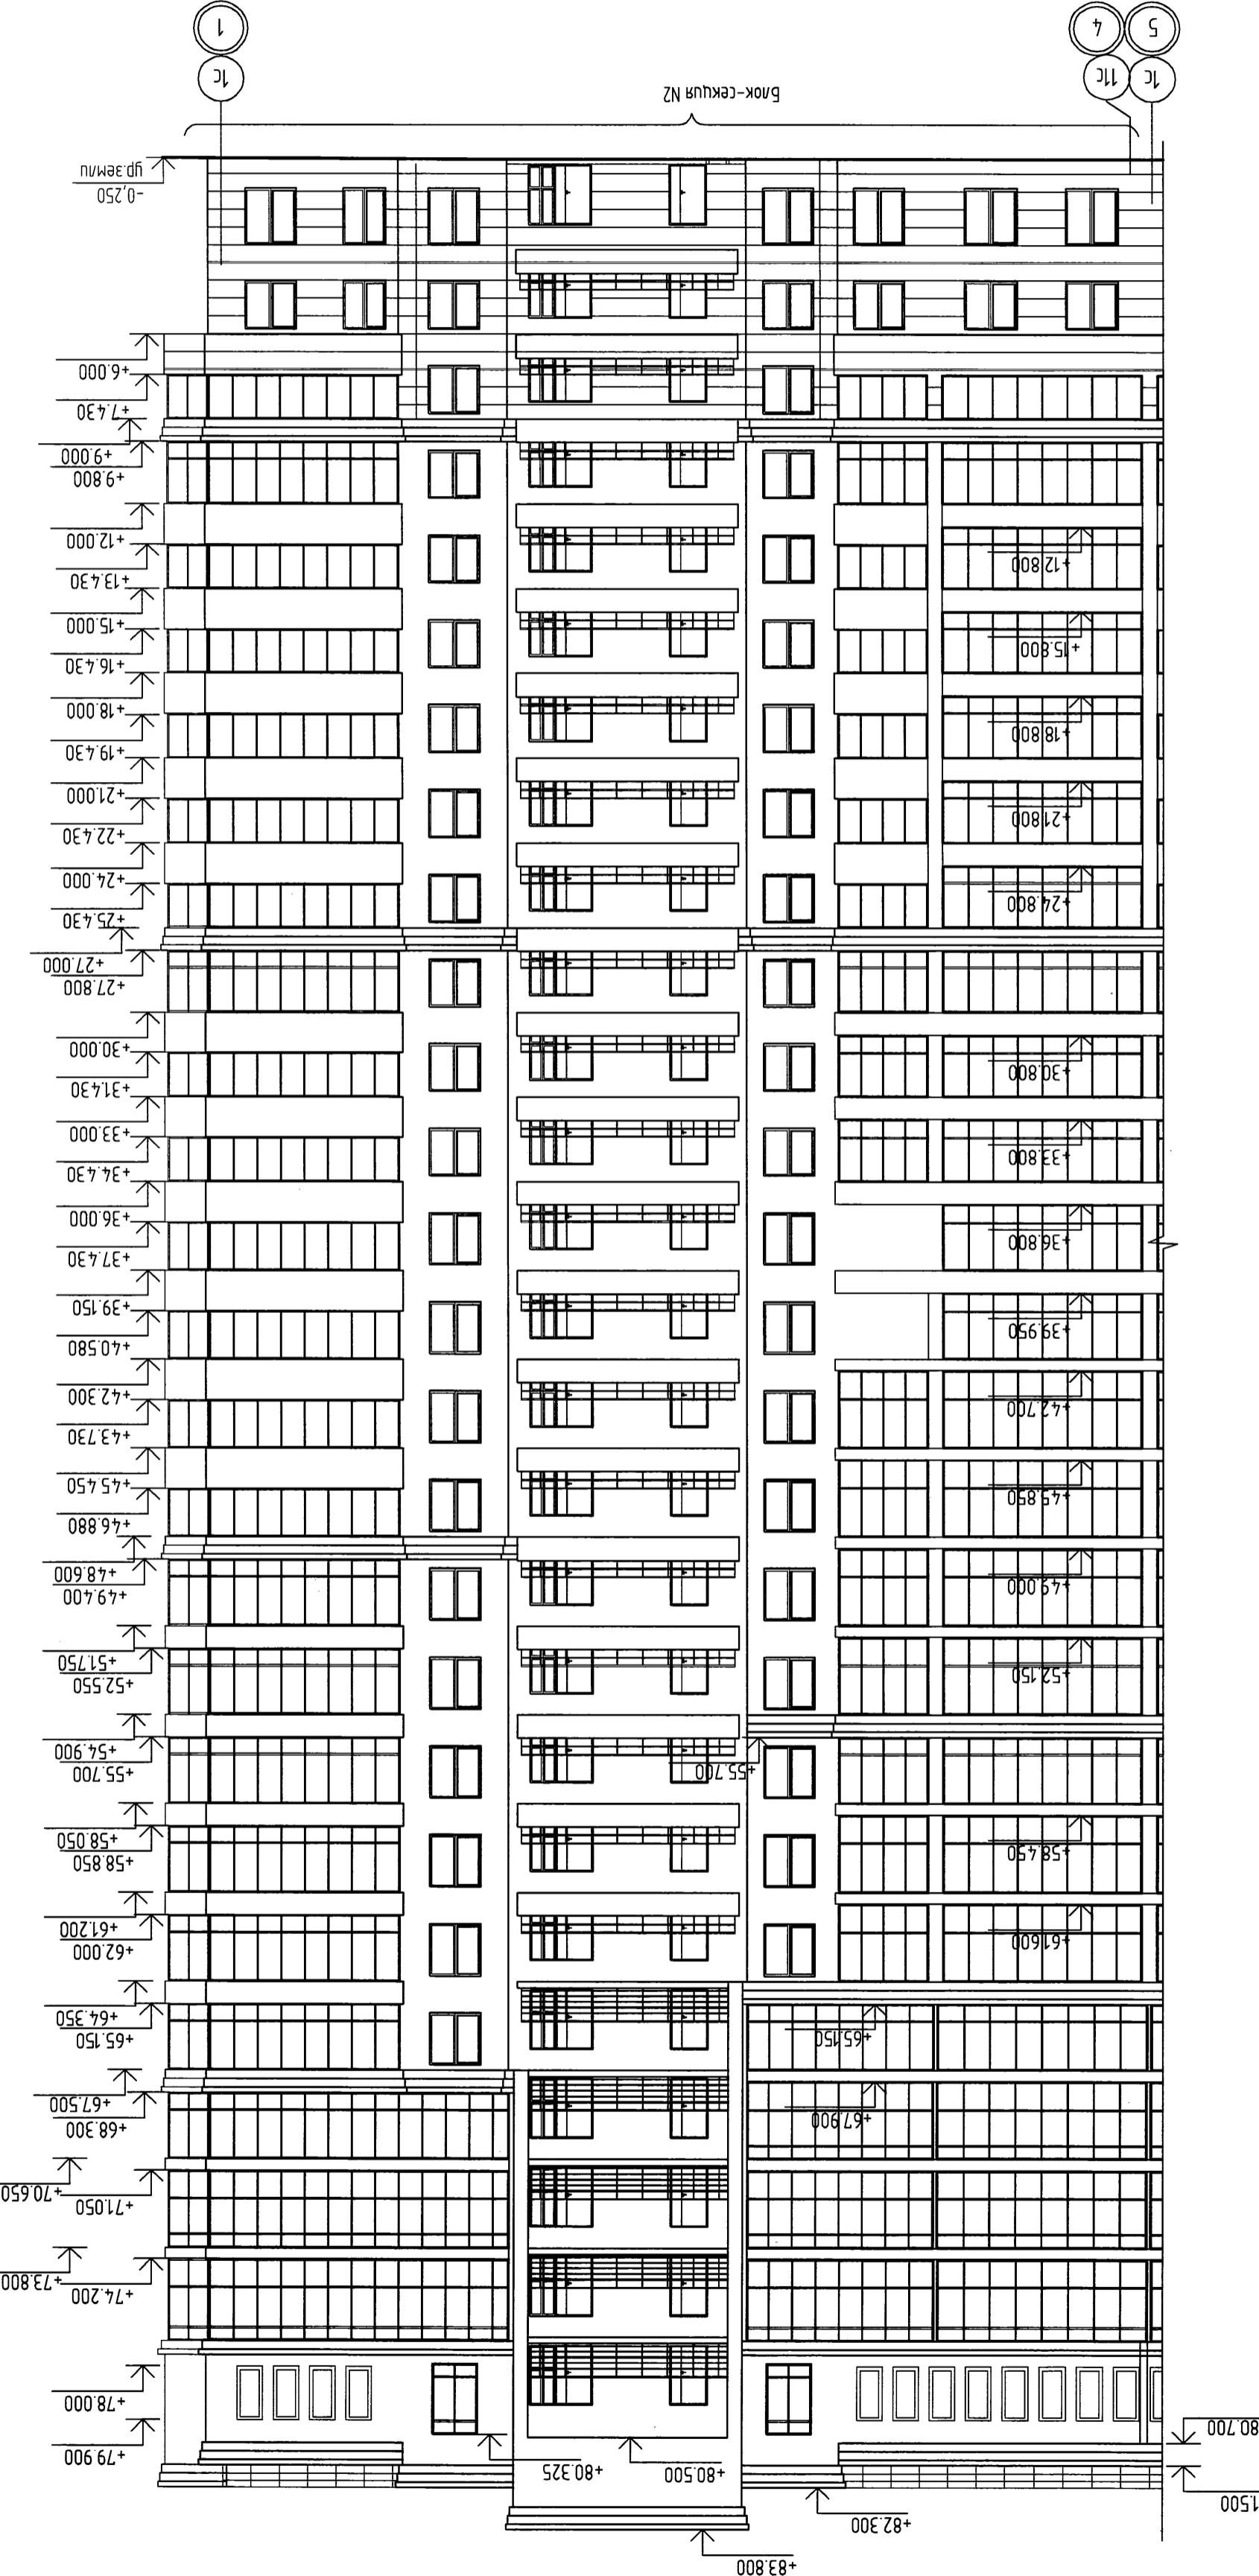


АР					
Многоквартирный дом с коммуникацией и изоляцией и подземной парковкой по адресу: г. Новосибирск, ул. Дачная, 42а					
Н/З	Код/ч	ИМСТ	Н/Док	Подпись	Дата
Арх.	Моисеева	Сергей	05.11		
Продерил.	Жадоронкова	Мария	05.11		
ГИП	Чубрицев	Сергей	05.11		
Нач. АСО	Бушевы	Сергей	05.11		
ГАП	Башкиров	Сергей	05.11		
Н контролль	Жадоронкова	Мария	05.11		


11674  
"Амурградпроект"  
000  
г. Барнаул

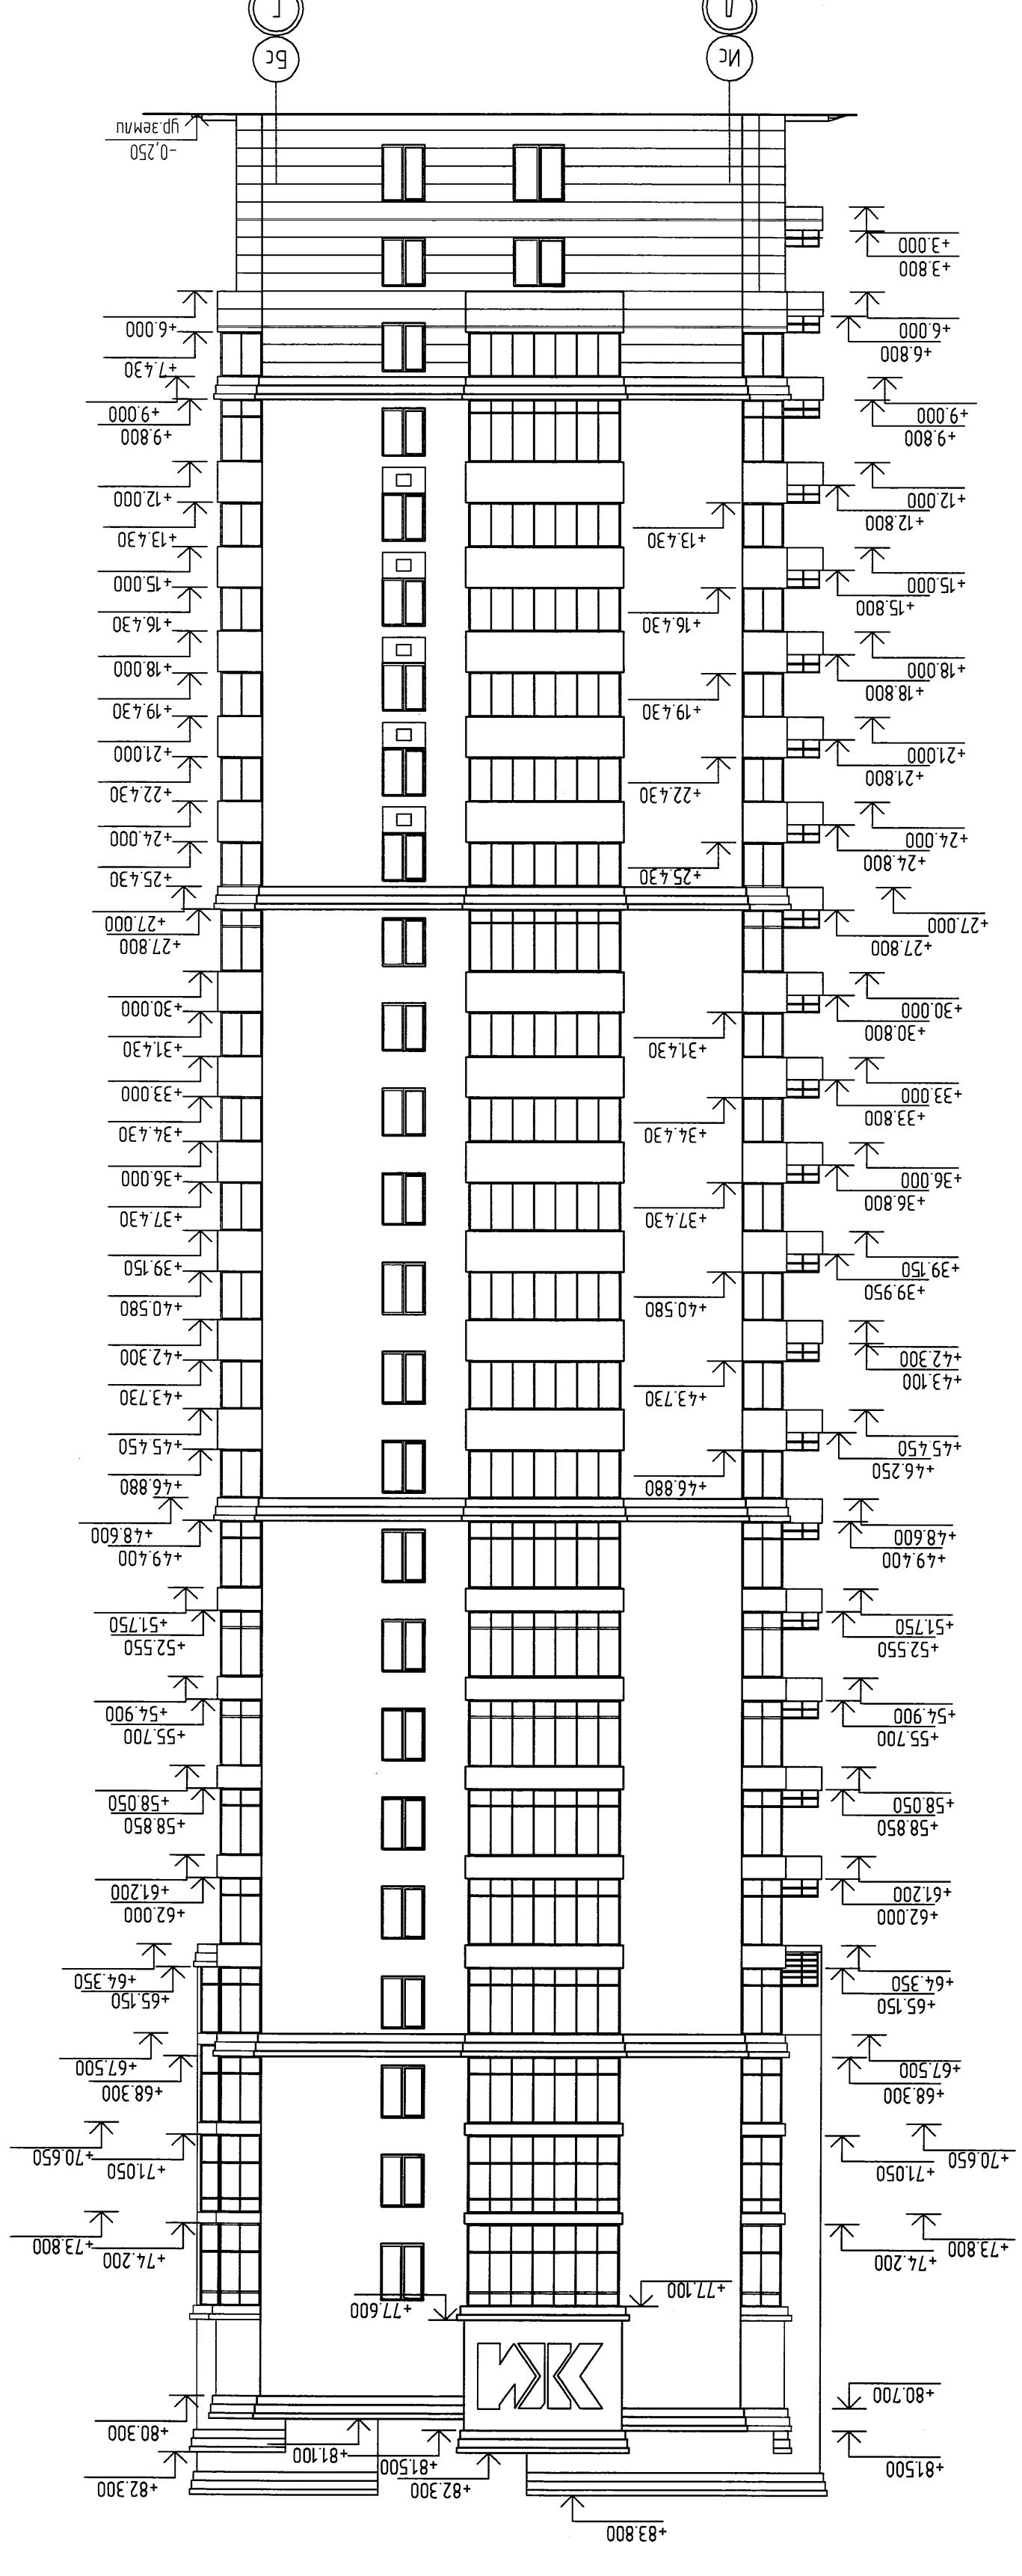


11674				AP			
Многоэтажный дом с подвалом и мансардой				Блок-секция №2 фасад Д-Г			
ИЗМ.	КОДЧУ	Лист	Н.Док.	Подпись			
				Макеева	Ж.Воронкова	Чубриков	Бушаева
				Григорьев	Т.М.	Башкиров	ГАП.

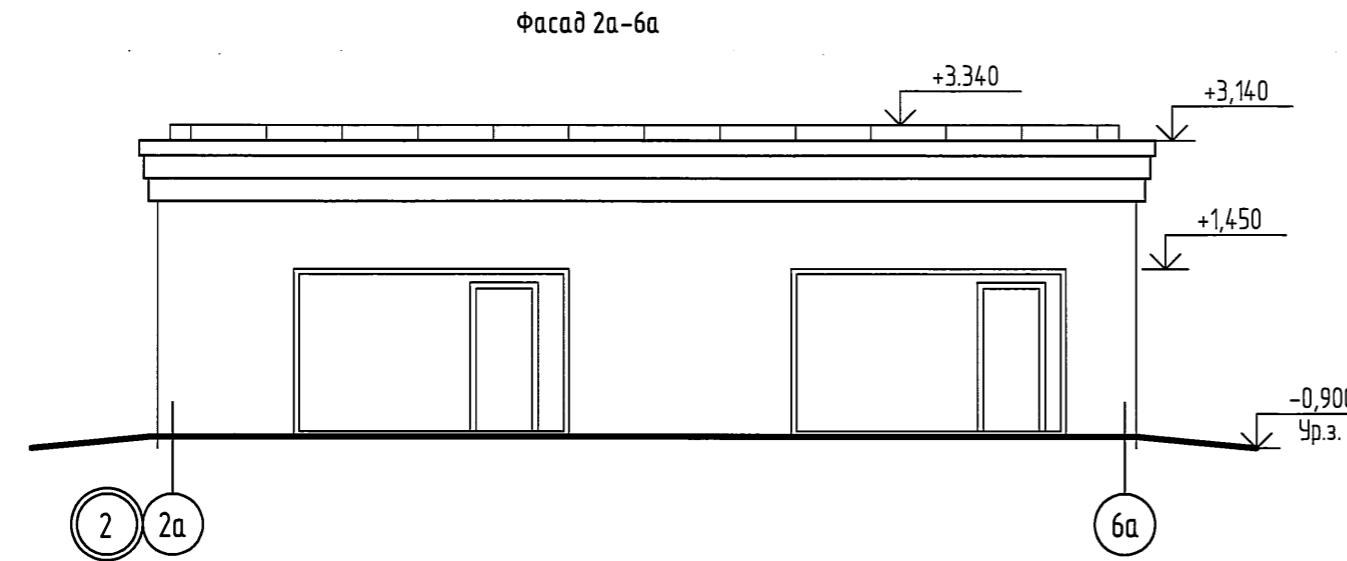

Фасад Жа-Аа

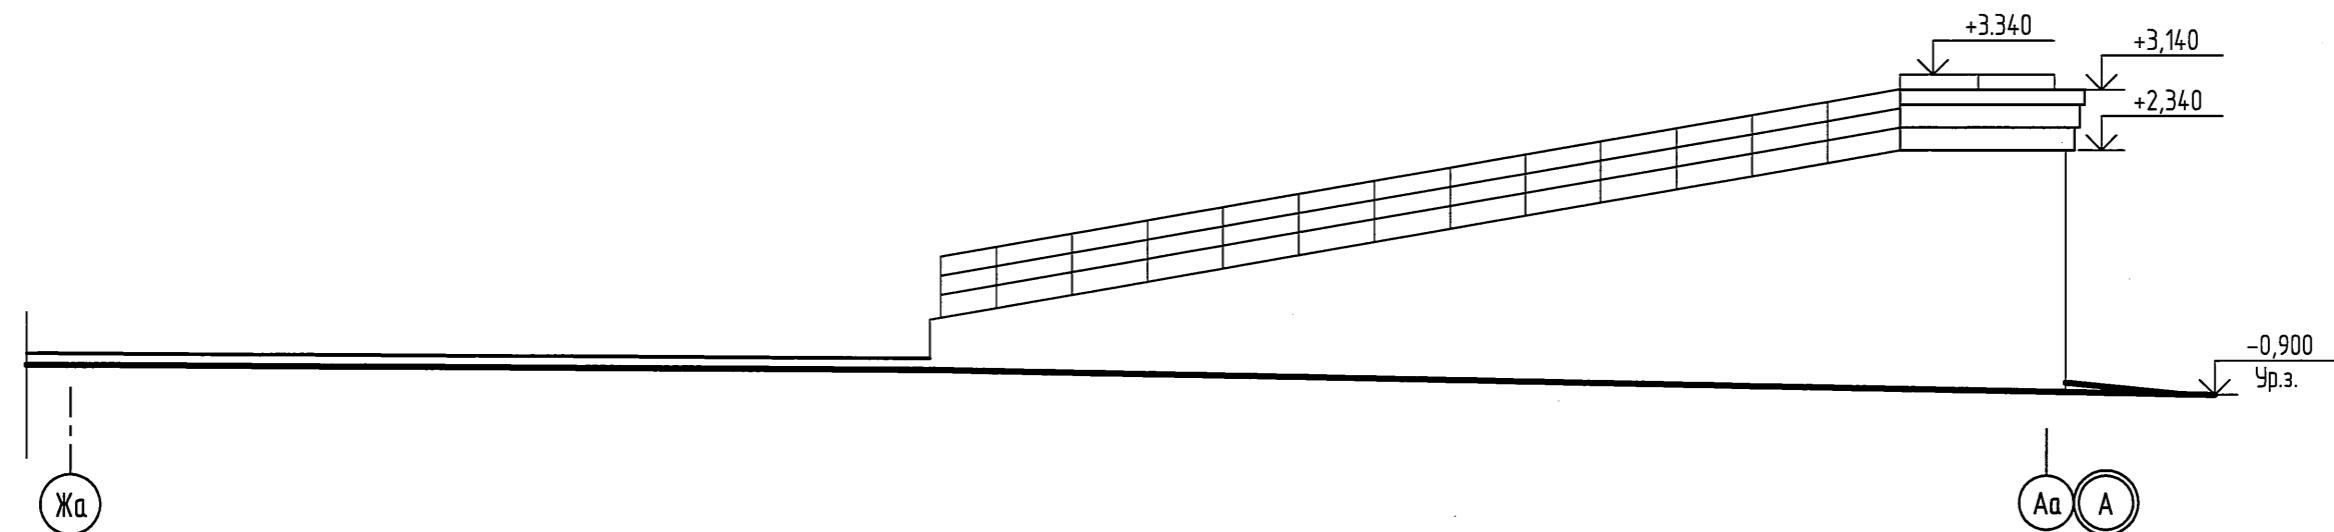

Фасад по оси Га


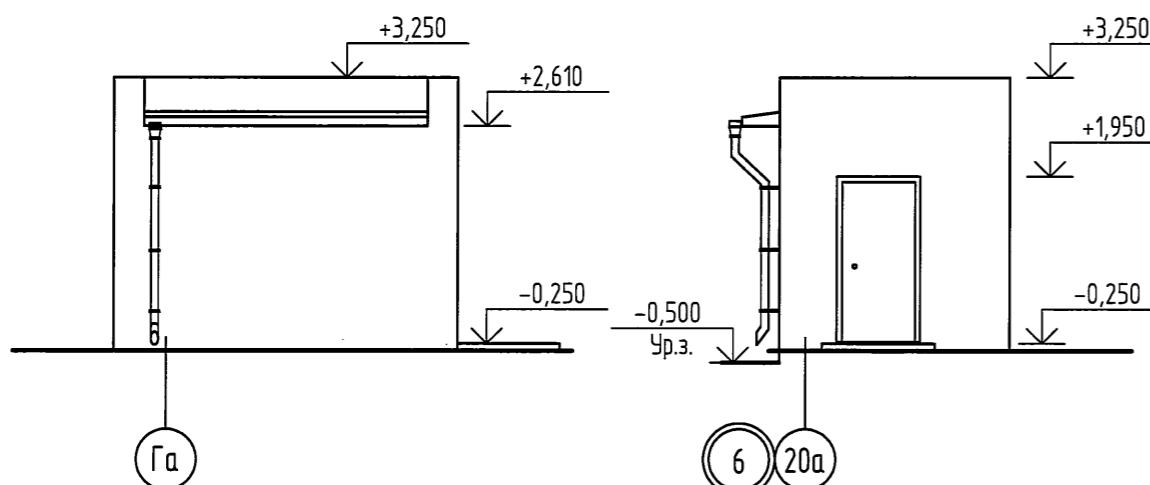


Фасад по оси 20а

1. Примечания, размеры декоративных элементов фасада см. АР-35

						11674	АР
Многоквартирный дом с помещениями общественного назначения и подземной автостоянкой по адресу: г. Новосибирск, ул. Дачная, 42а							
Изм.	Кол.уч	Лист	№ док.	Подпись	Дата		
Разраб.	Моисеева				05.17		
Проф.	Жаворонков				05.17		
ГИП	Ударцев				05.17		
Нач. АСО	Бушаева				05.17		
ГАП	Башкиров				05.17		
Н. контр.	Жаворонков				05.17		
Автостоянка. Фасад 2а-6а. Фасад Жа-Аа Фасад по оси Га. Фасад по оси 20а						000 "Алтайгражданпроект" г. Барнаул	
Стадия	Лист	Листов					
П	38						

Согласовано	
Взам. инд. №	
Подпись у дата	
Инд. № подп.	

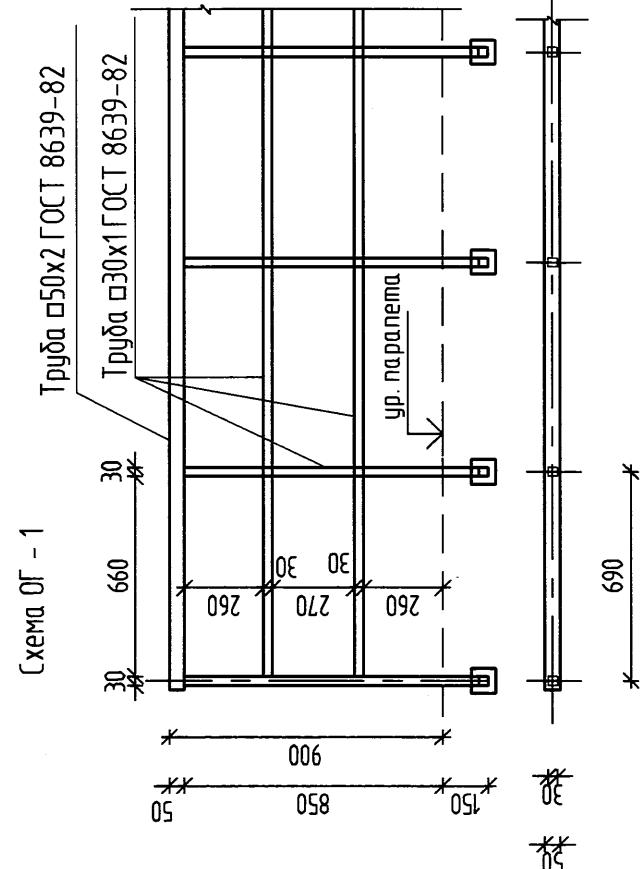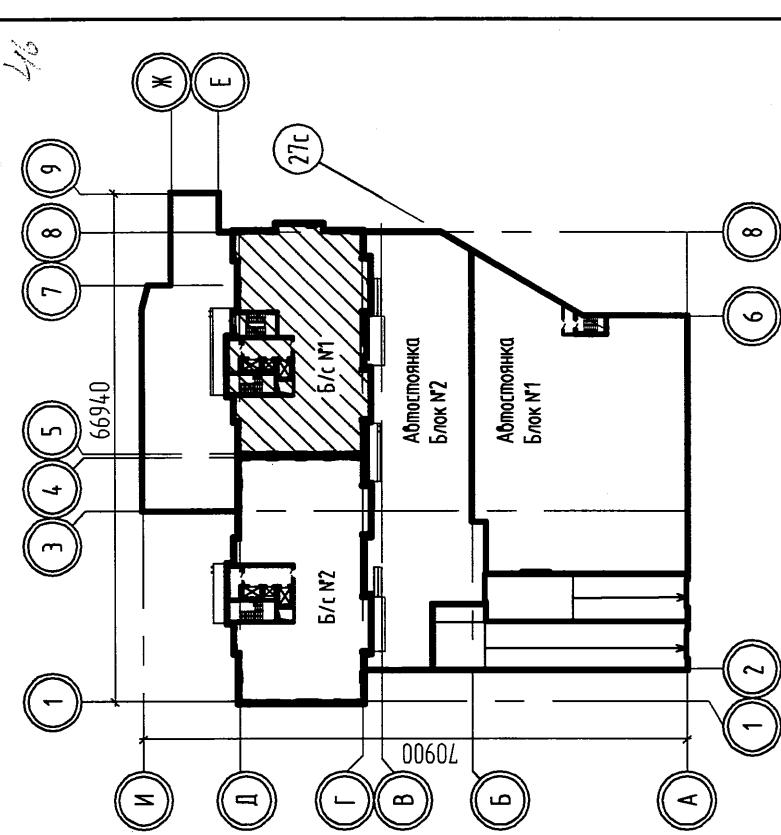

1. Поверхности стены паропаджей, вентканалов, выступающих над кровлей, оштукатурить цем.-песчаным раствором М150 на высоту захвата края кровельного кобба, но ненее 300 мм.  
2. В местах переходов крыши с кровли на полукруглую ф100 с боком дополнительными болтами золоченными скобами покрытия под бокосточкой пригните.

Многократный щит с пневматичной дверью и подземной шахтой по адресу: г. Новосибирск, ул. Дзержинского, 420

ИЗМ.	КОДЧ	ИМСТ	Н. ДОК.	ПОДПИСЬ	ДАТА	СТАДИЯ			ИМСТ	ИМСТОВ
						Разраб.	Мужев	Проверил		
ГИП					05.17					
Нач. АО					05.17					
ГАП					05.17					
Н. контроль					05.17					
Блок-секция №1									000	
План кровли									"Ампир" жилой проект"	
									г. Барнаул	

